


附 図

【国土交通省管理区間】

堤防の整備、河道の掘削等の施行場所(国土交通省)

縮尺 1:8,000

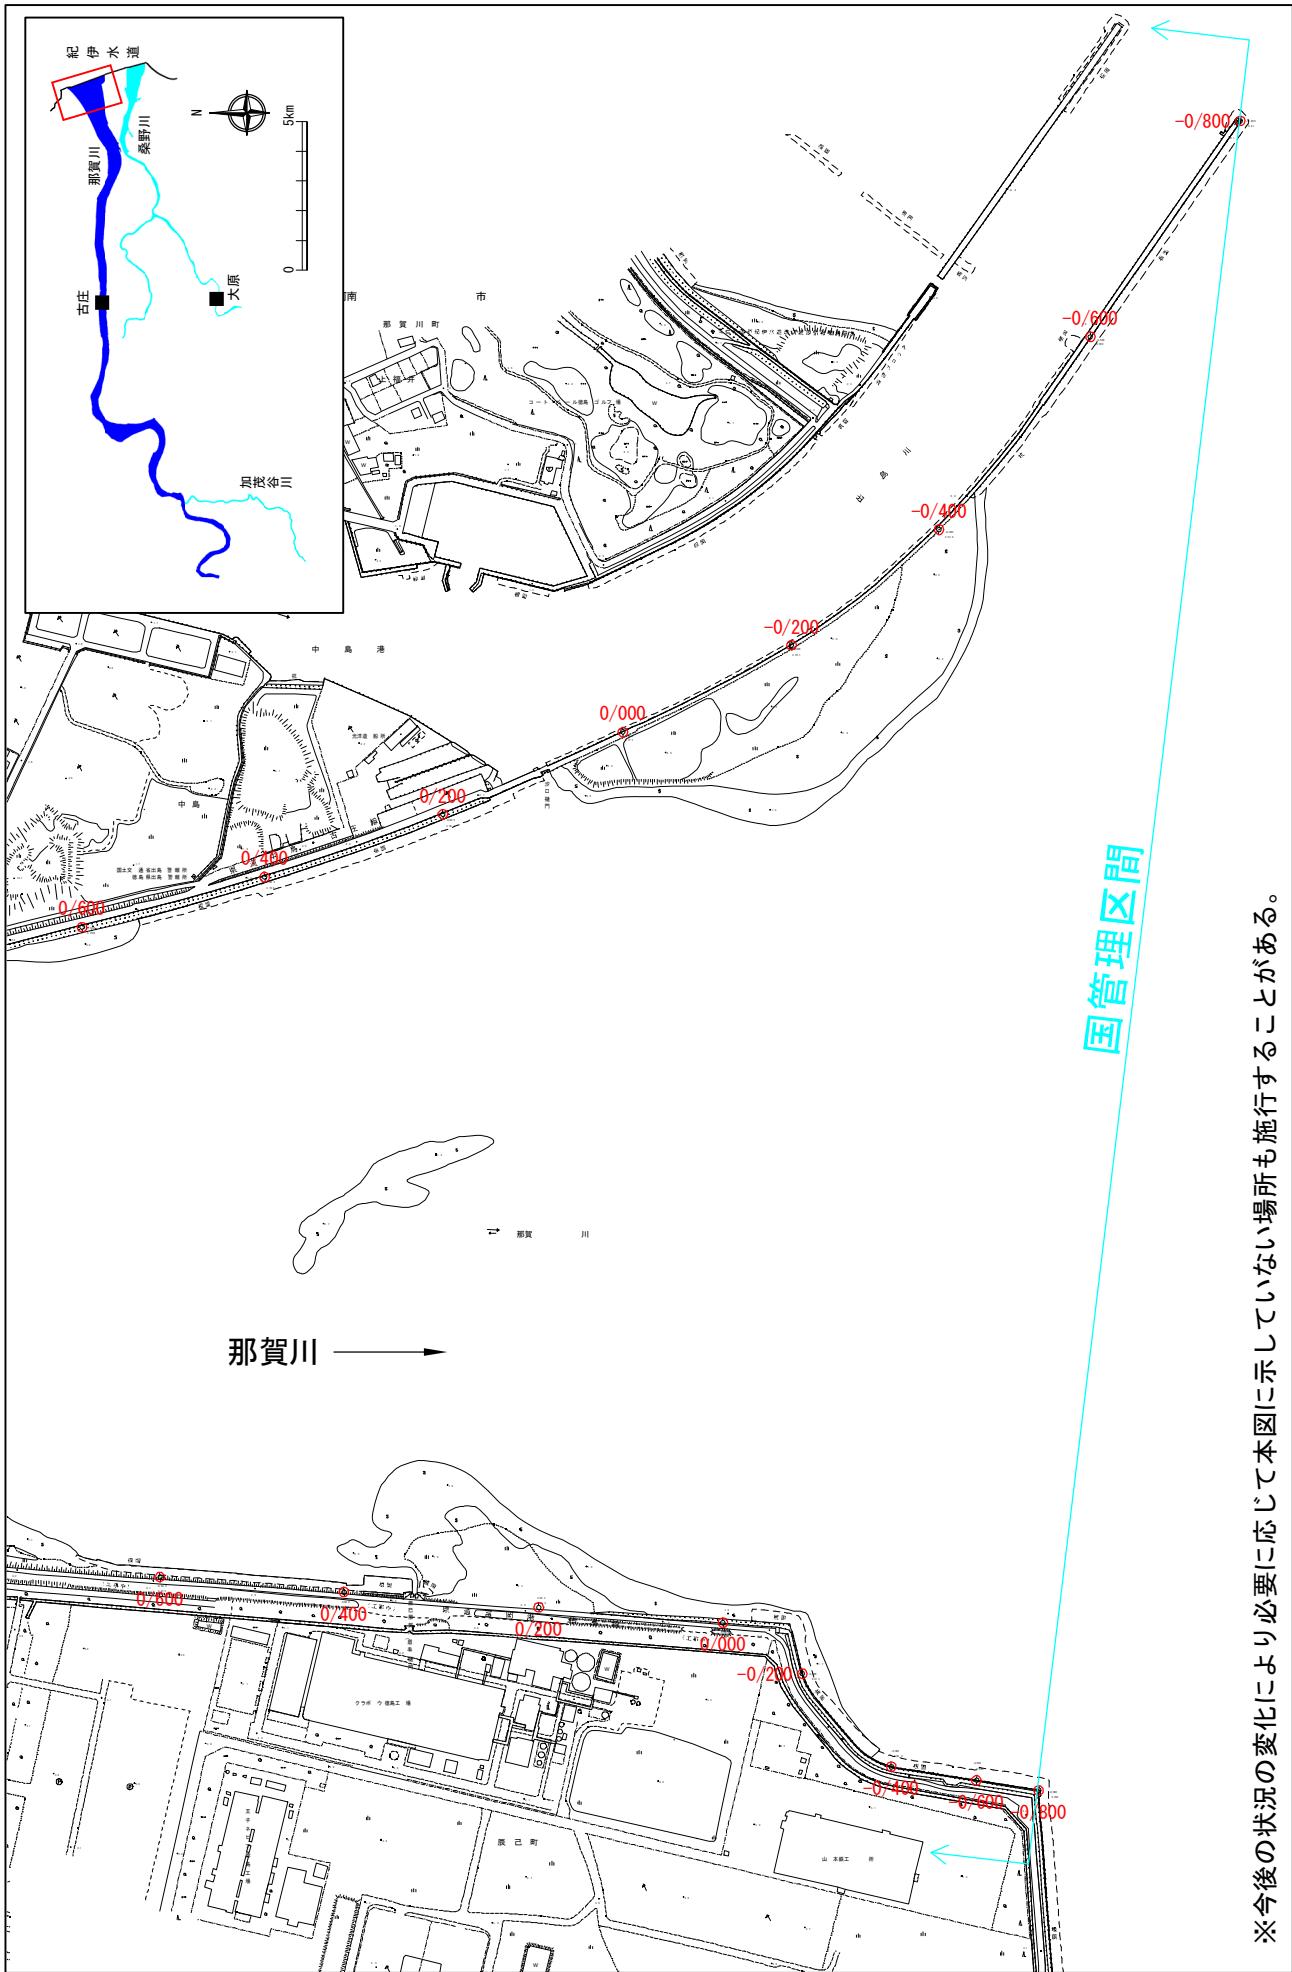

※今後の状況の変化により必要に応じて本図に示していない場所も施行することがある。

※実行の場所の起終点及び法線位置については、地形の変化等に伴い微細な変更が生じる場合があります。


※基図は、平成18年1月測量の河川平面図をもとに素堤区間の地形を微修正しています。

※赤線については、堤防川側の法肩位置を示しています。

※施工の場所は平成30年12月時点で整備が完了している箇所は除外しています。

附図-1


堤防の整備、河道の掘削等の施行場所（国土交通省）

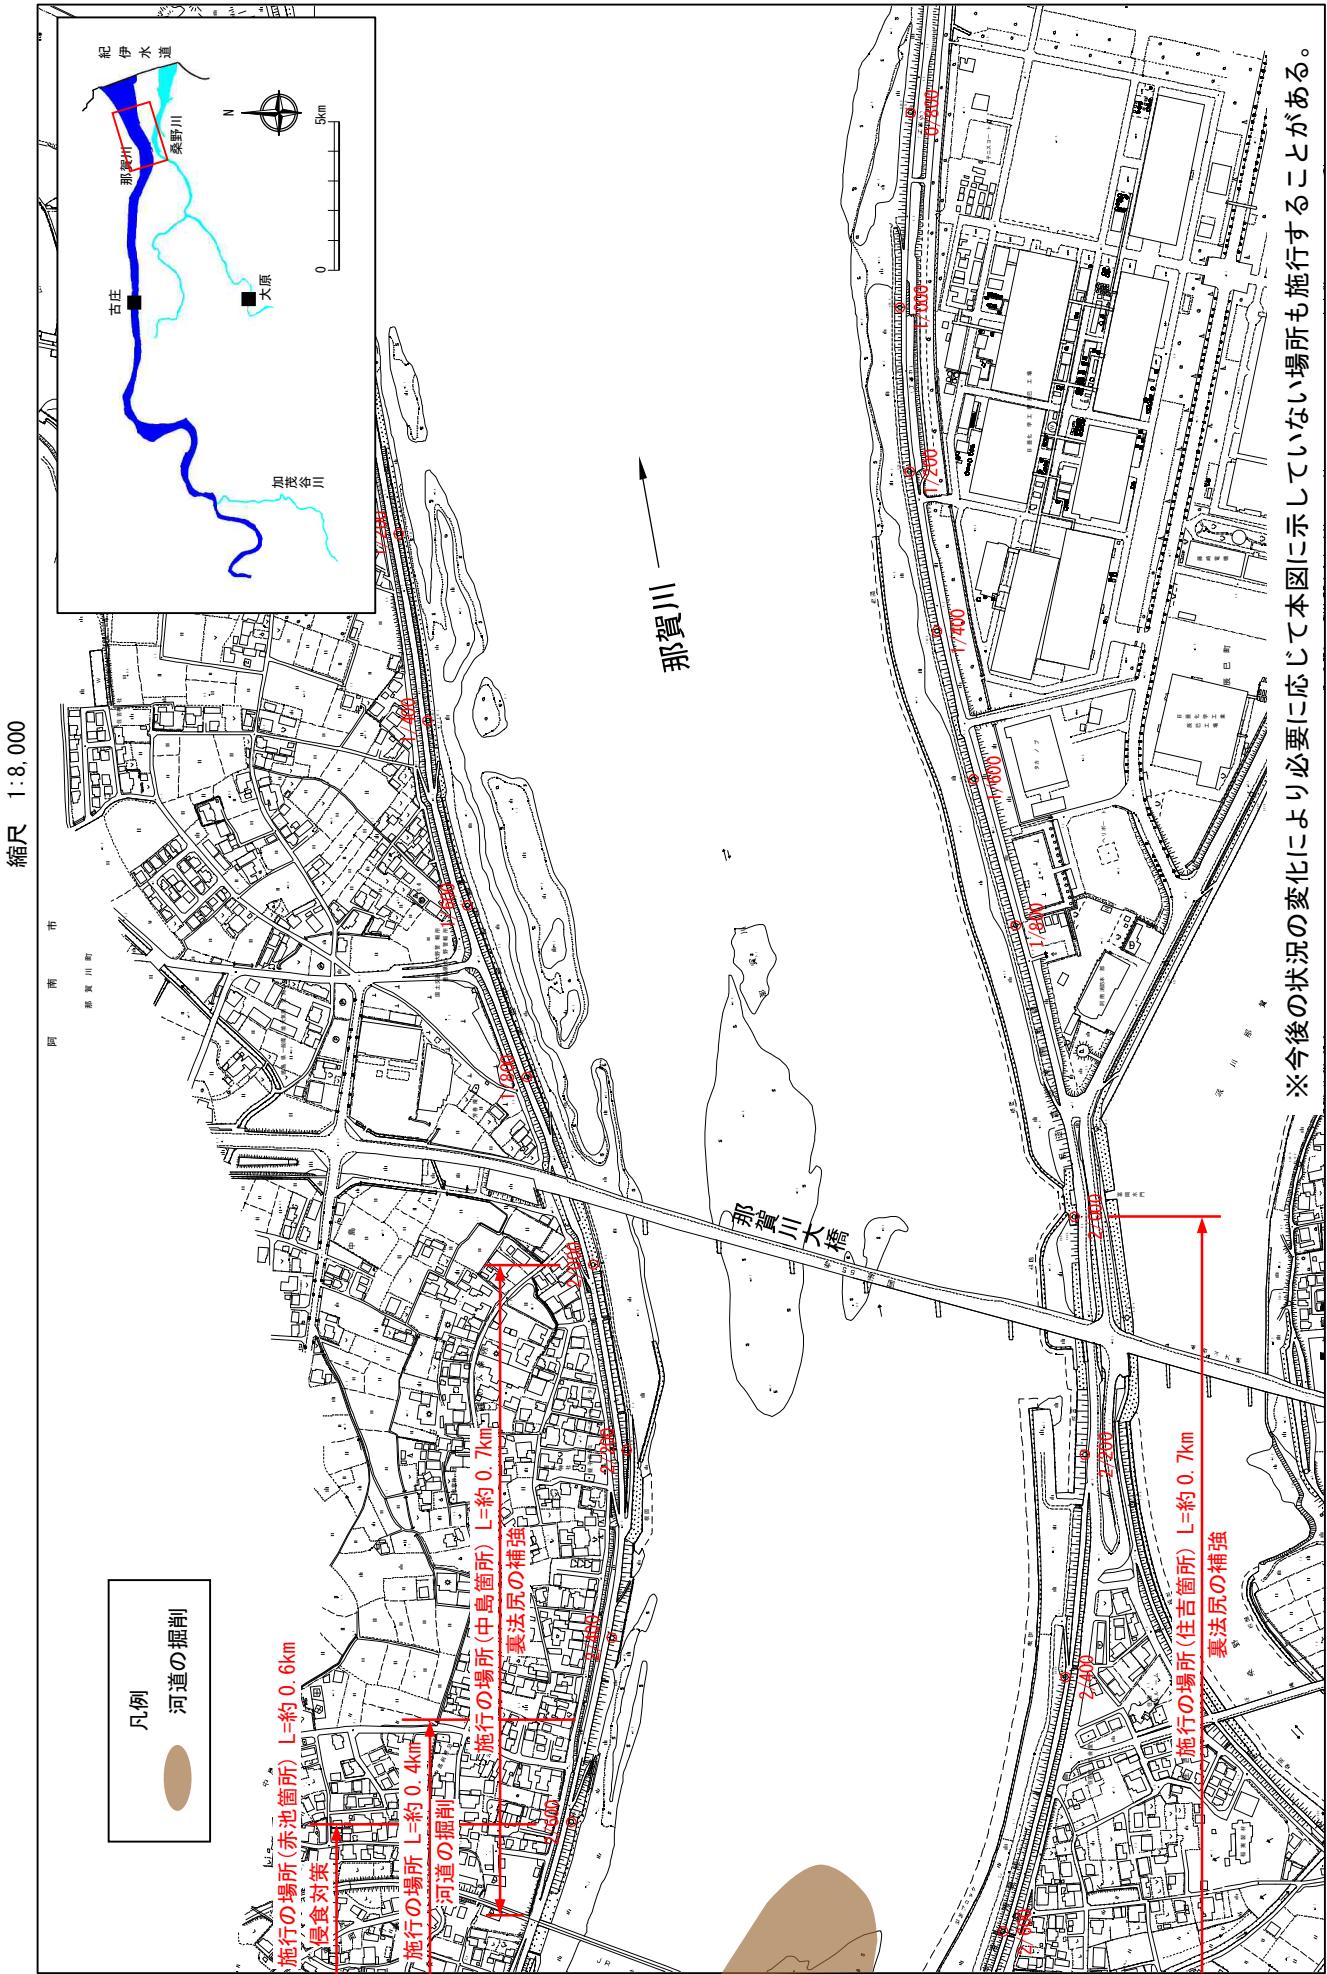

附図-2

堤防の整備、河道の掘削等の施行場所(国土交通省)


縮尺 1:8,000

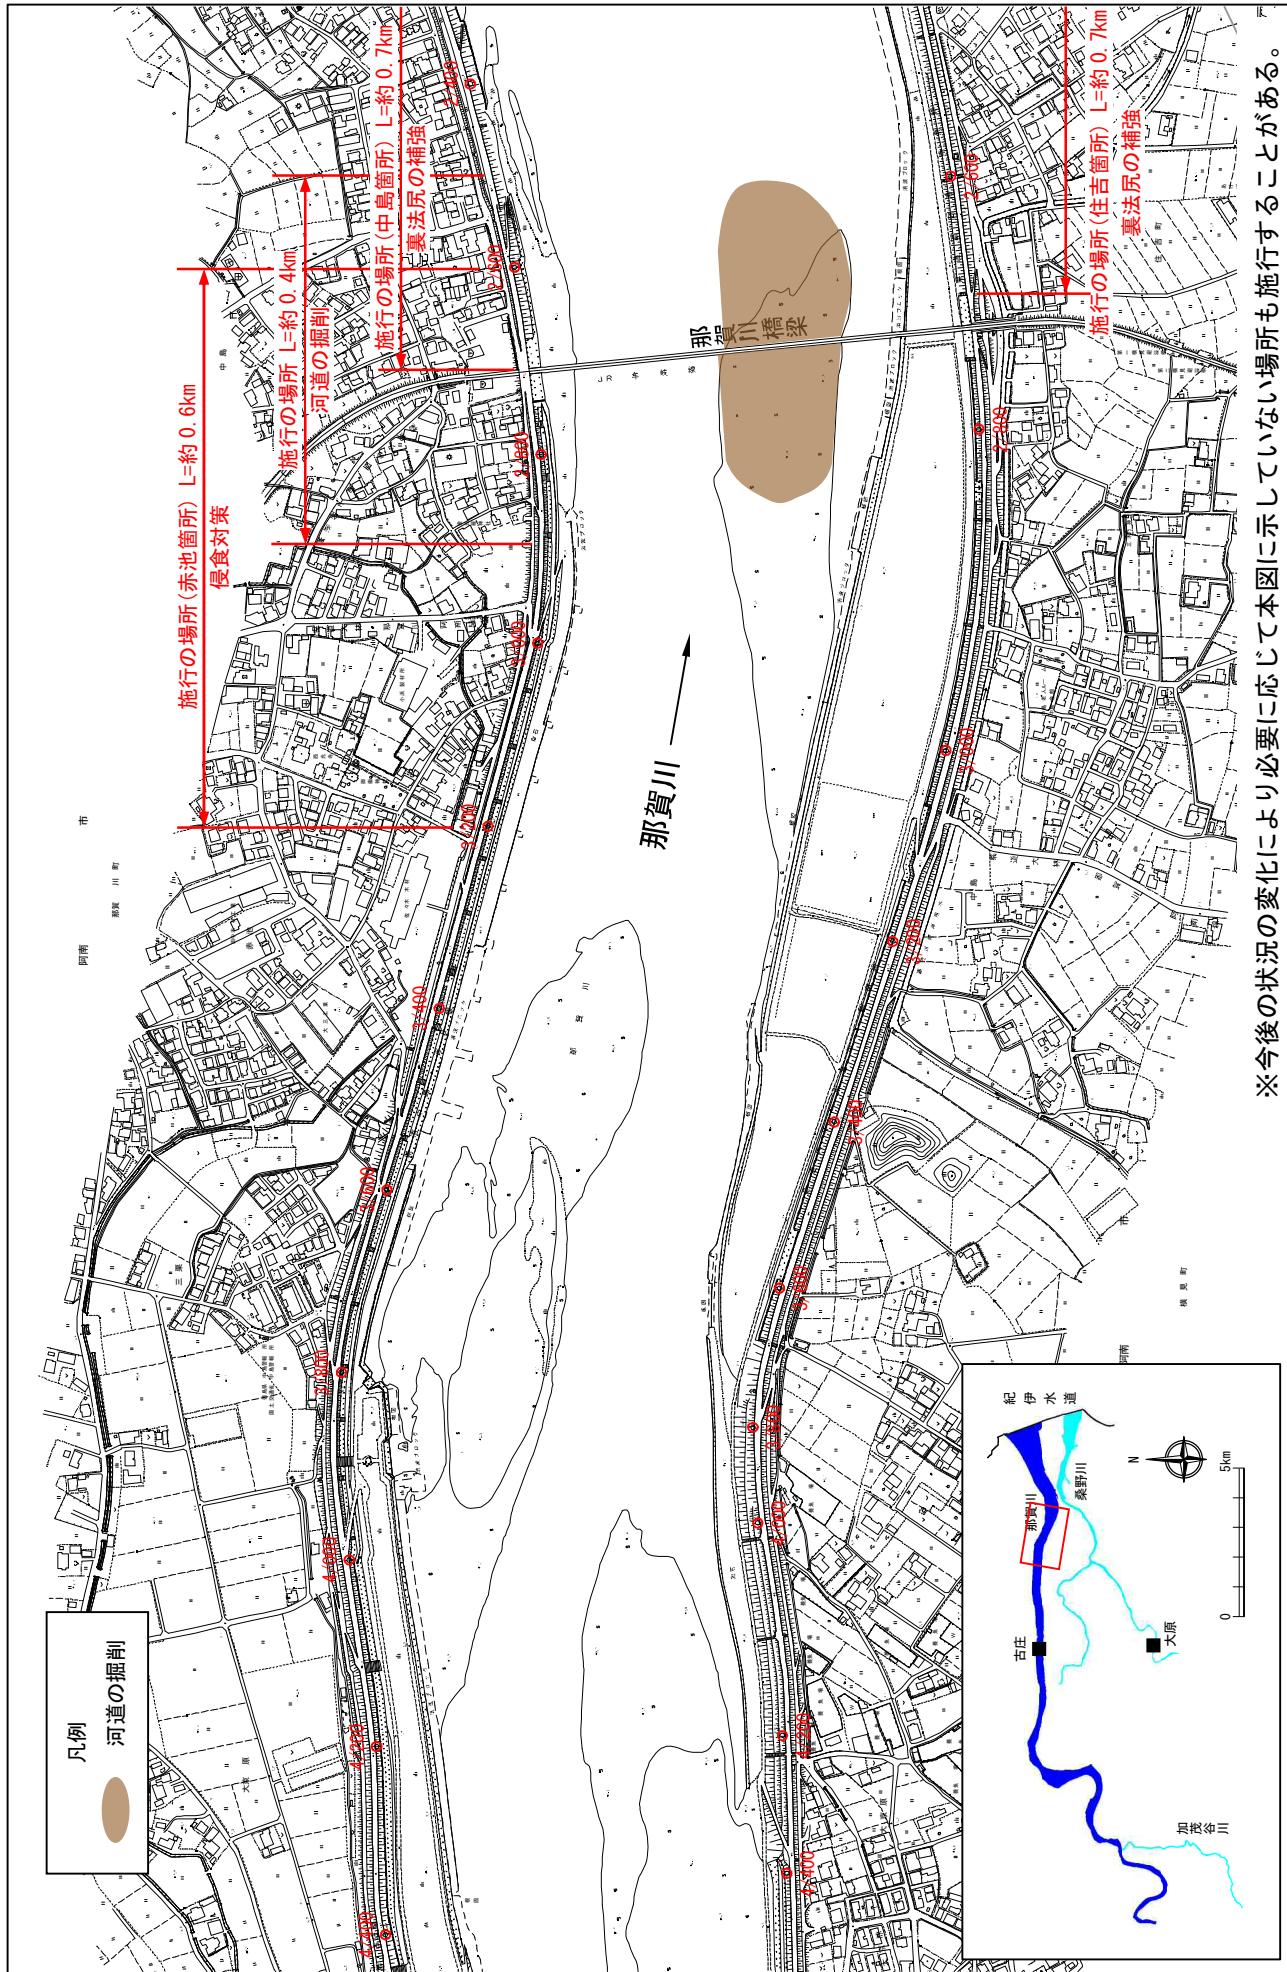

附図-3

堤防の整備、河道の掘削等の施行場所（国土交通省）

縮尺 1:8,000

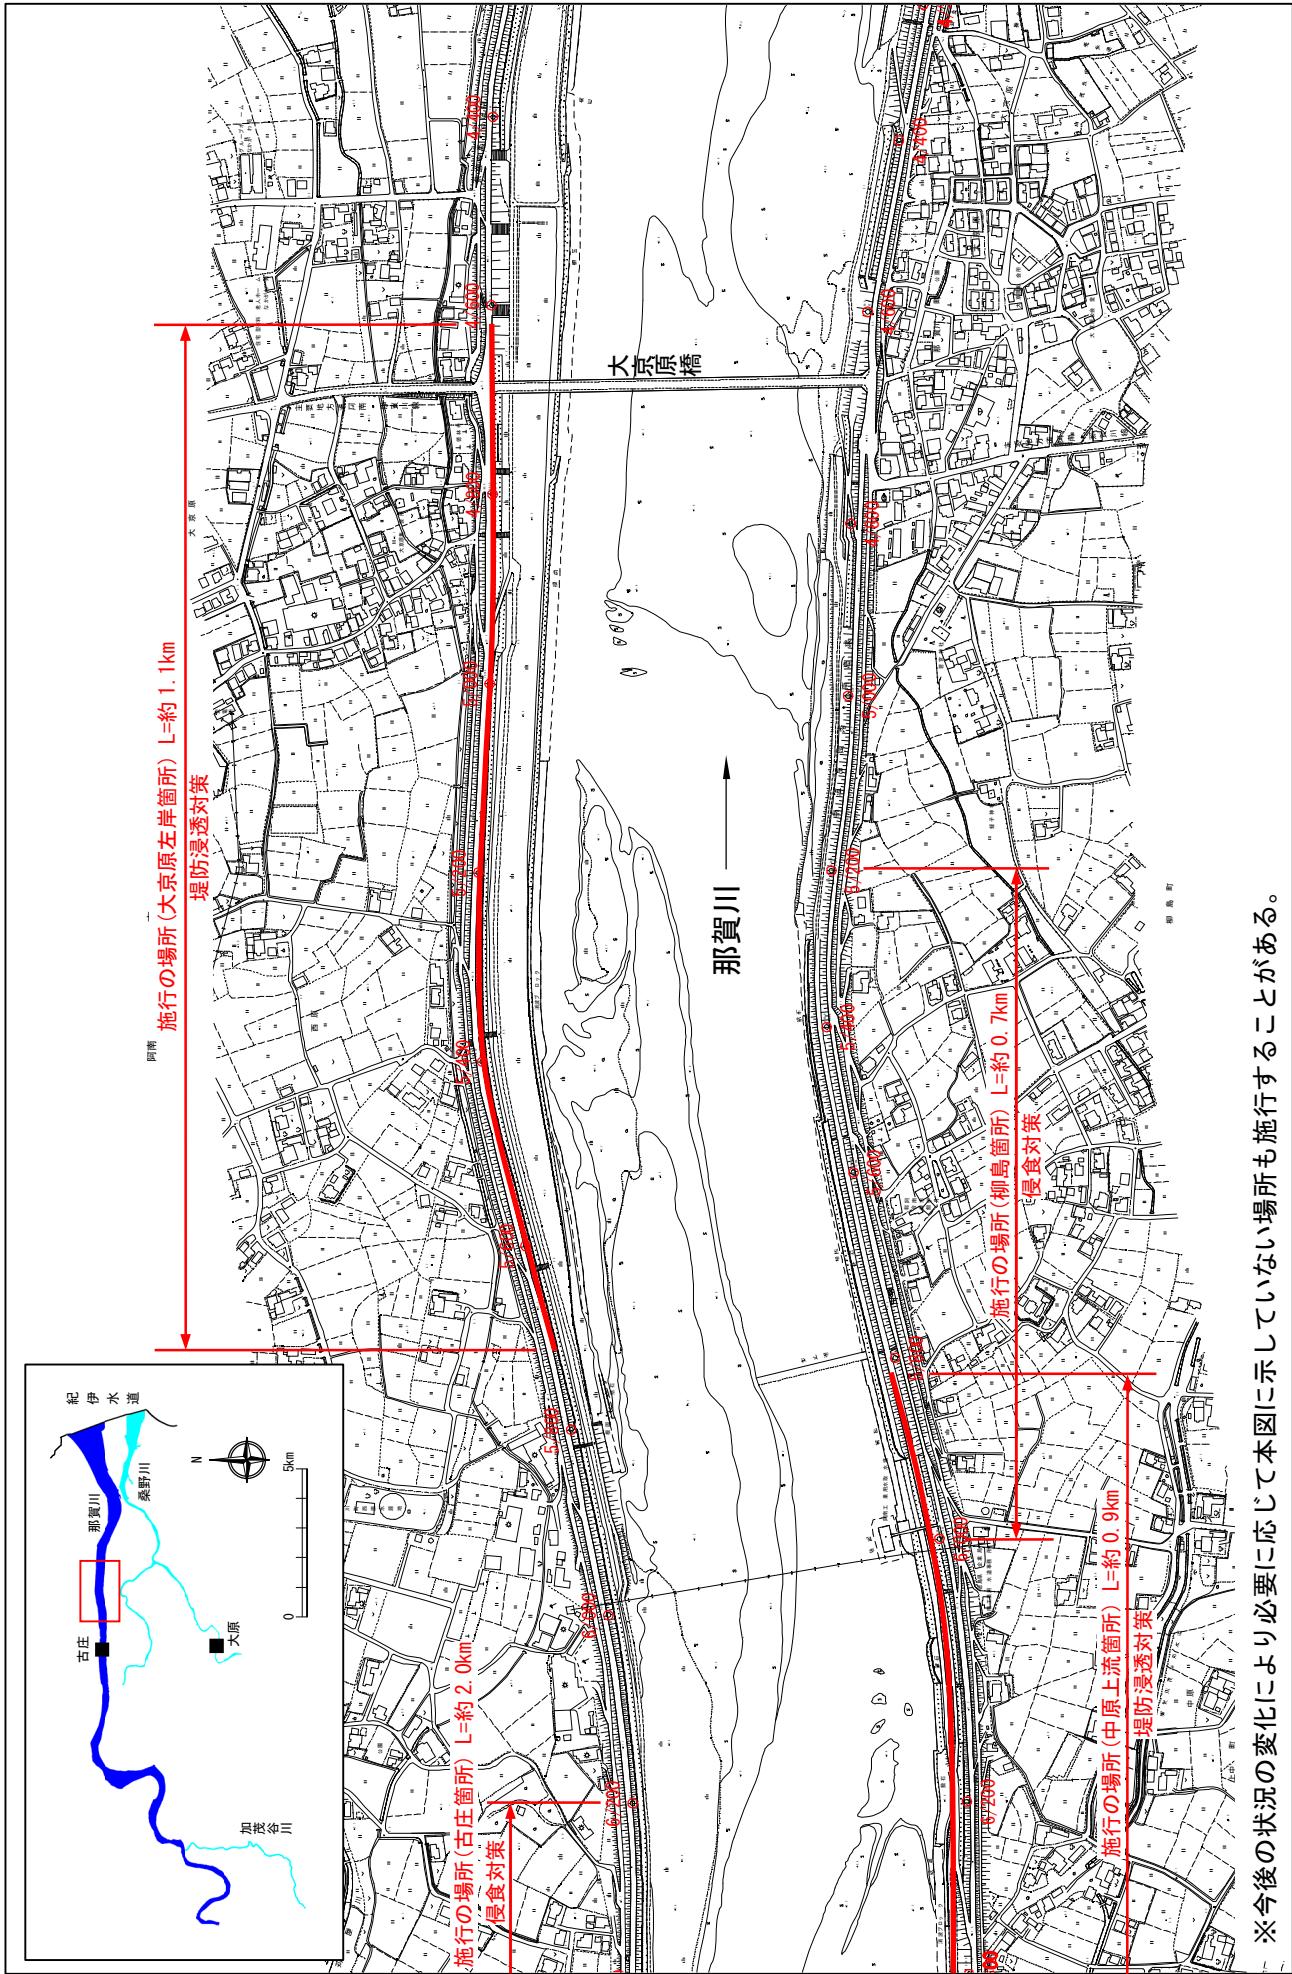

※今後の状況の変化により必要に応じて本図に示していない場所も施行することがある。

※実行の場所の起終点及び法線位置については、地形の変化等に伴い微細な変更が生じる場合があります。

※基図は、平成18年1月測量の河川平面図をもとに素堤区間の地形を微修正しています。


※赤線については、堤防川側の法肩位置を示しています。

※施工の場所は平成30年12月時点で整備が完了している箇所は除外しています。

附図 -4

堤防の整備、河道の掘削等の施行場所(国土交通省)

縮尺 1:8,000

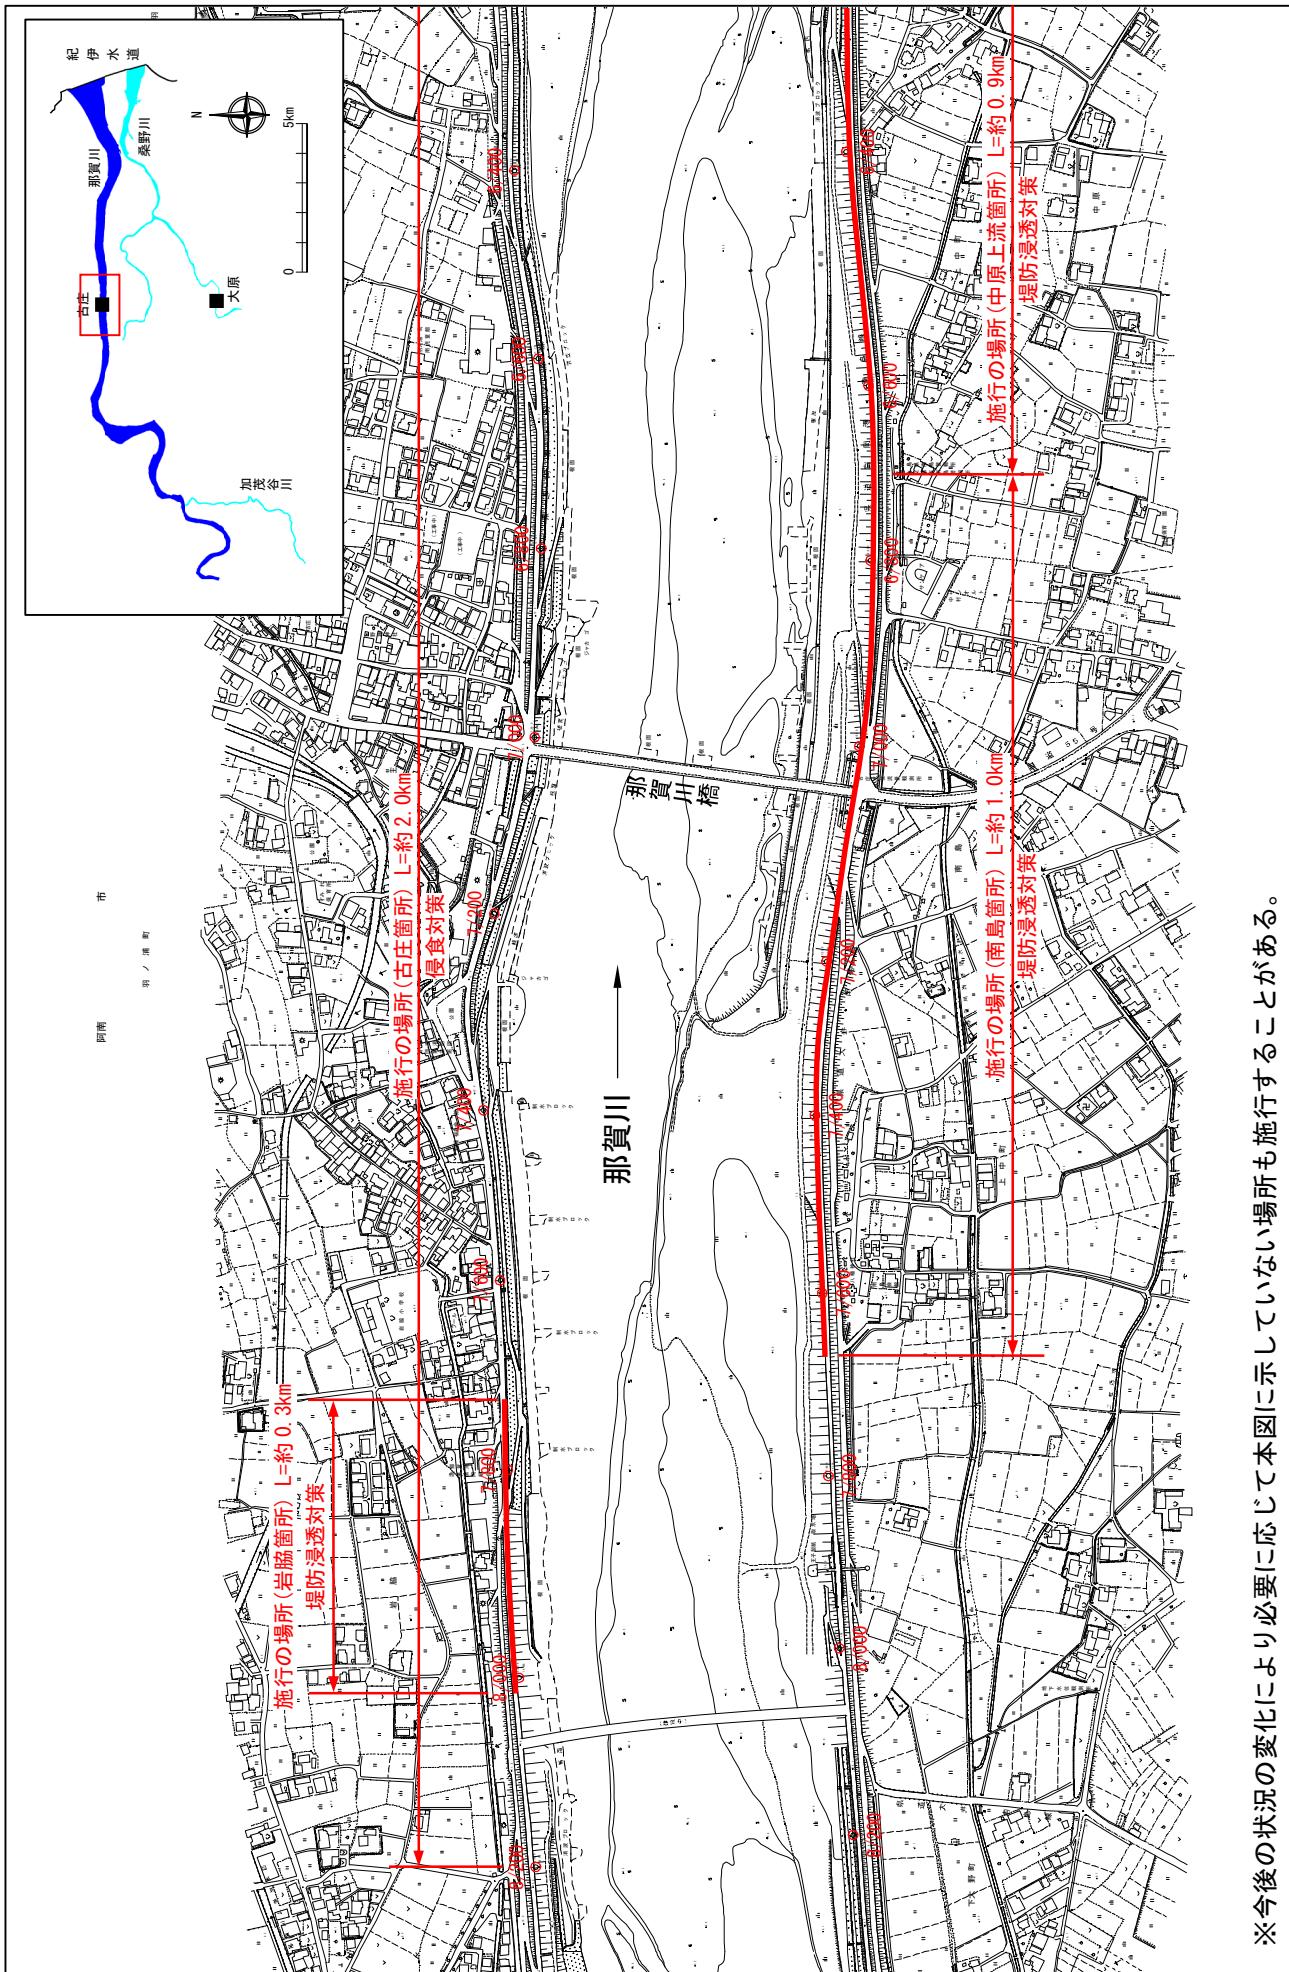

附図-5

※施行の場所の起終点及び法線位置については、地形の変化等に伴い微細な変更が生じる場合があります。


※基図は、平成18年1月測量の河川平面図をもとに素堤区間の地形を微修正しています。

※赤線については、堤防川側の法肩位置を示しています。

※施工の場所は平成30年12月時点で整備が完了している箇所は除いています。

堤防の整備、河道の掘削等の施行場所(国土交通省)

縮尺 1:8,000

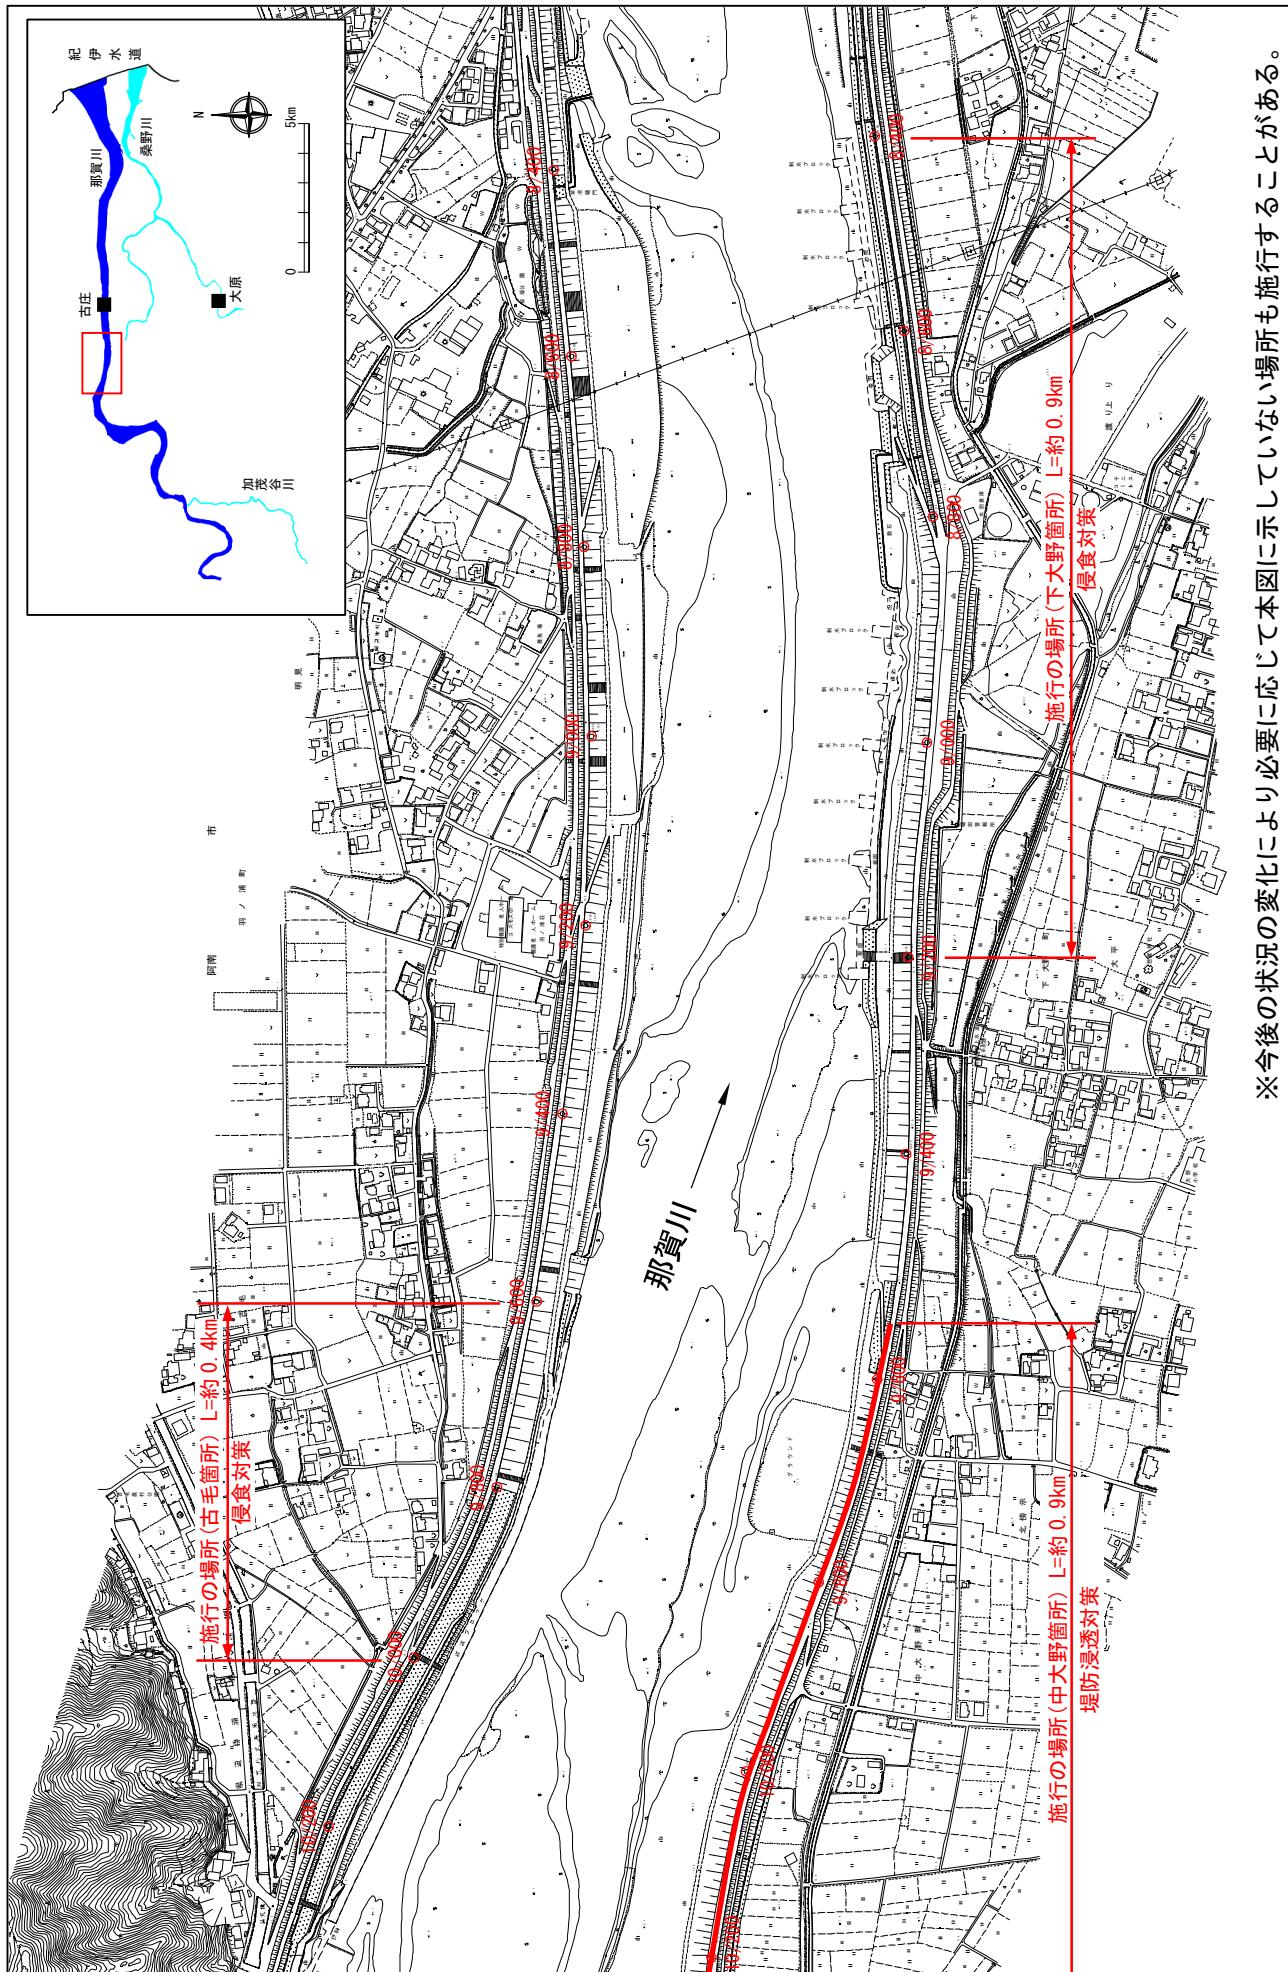

※今後の状況により必要に応じて本図に示していない場所も施行することがある。

※施行の場所の起終点及び法線位置については、地形の変化等に伴い微細な変更が生じる場合があります。

※基図は、平成18年1月測量の河川平面図をもとに素提区間の地形を微修正しています。


※赤線については、堤防川側の法肩位置を示しています。

※施工の場所は平成30年12月時点で整備が完了している箇所は除外しています。

附図-6

堤防の整備、河道の掘削等の施行場所(国土交通省)


縮尺 1:8,000

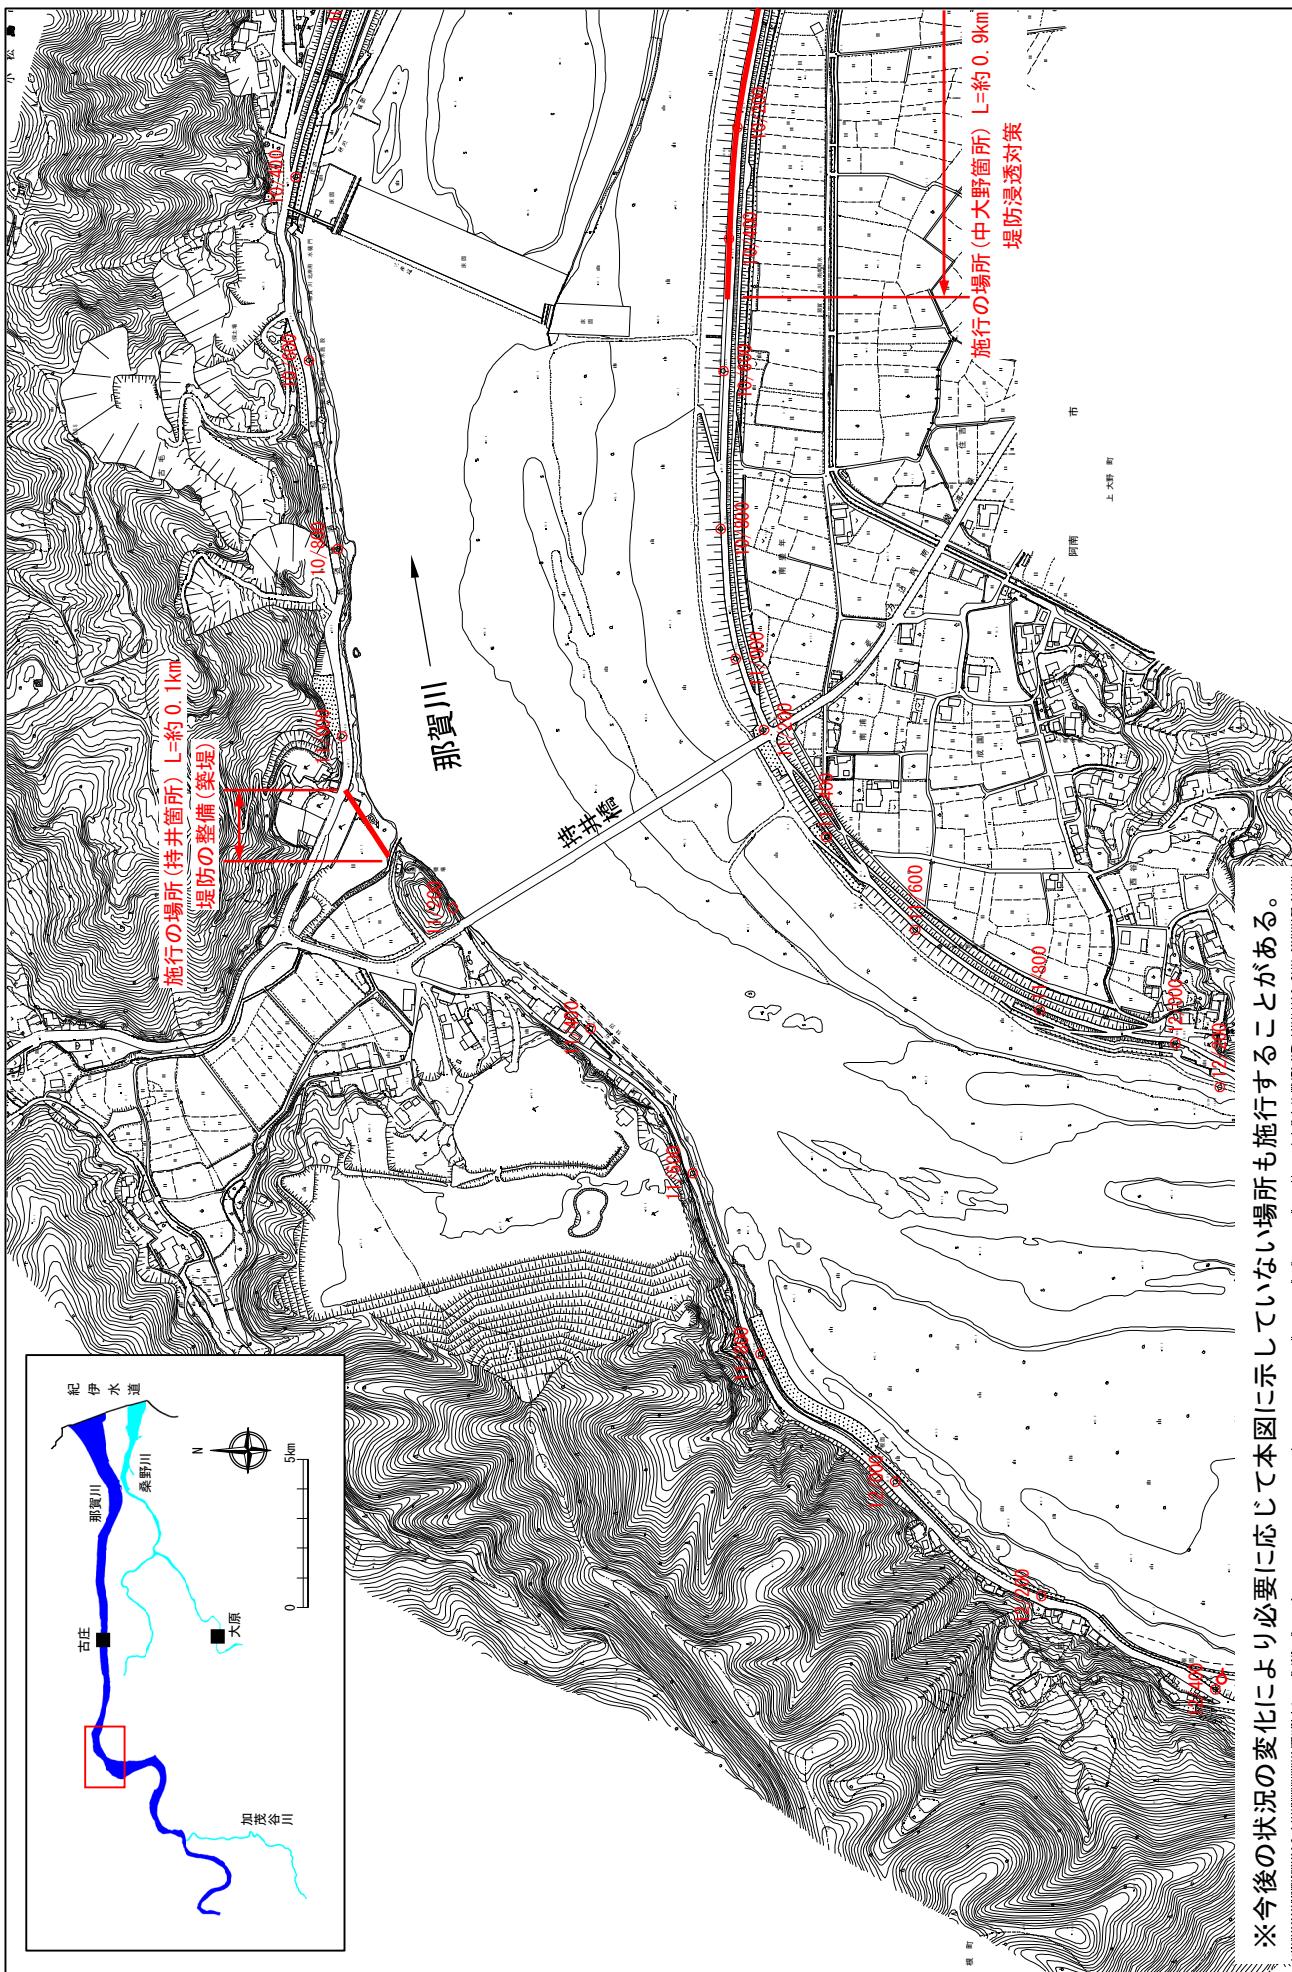

附図-7

堤防の整備、河道の掘削等の施行場所(国土交通省)


縮尺 1:8,000

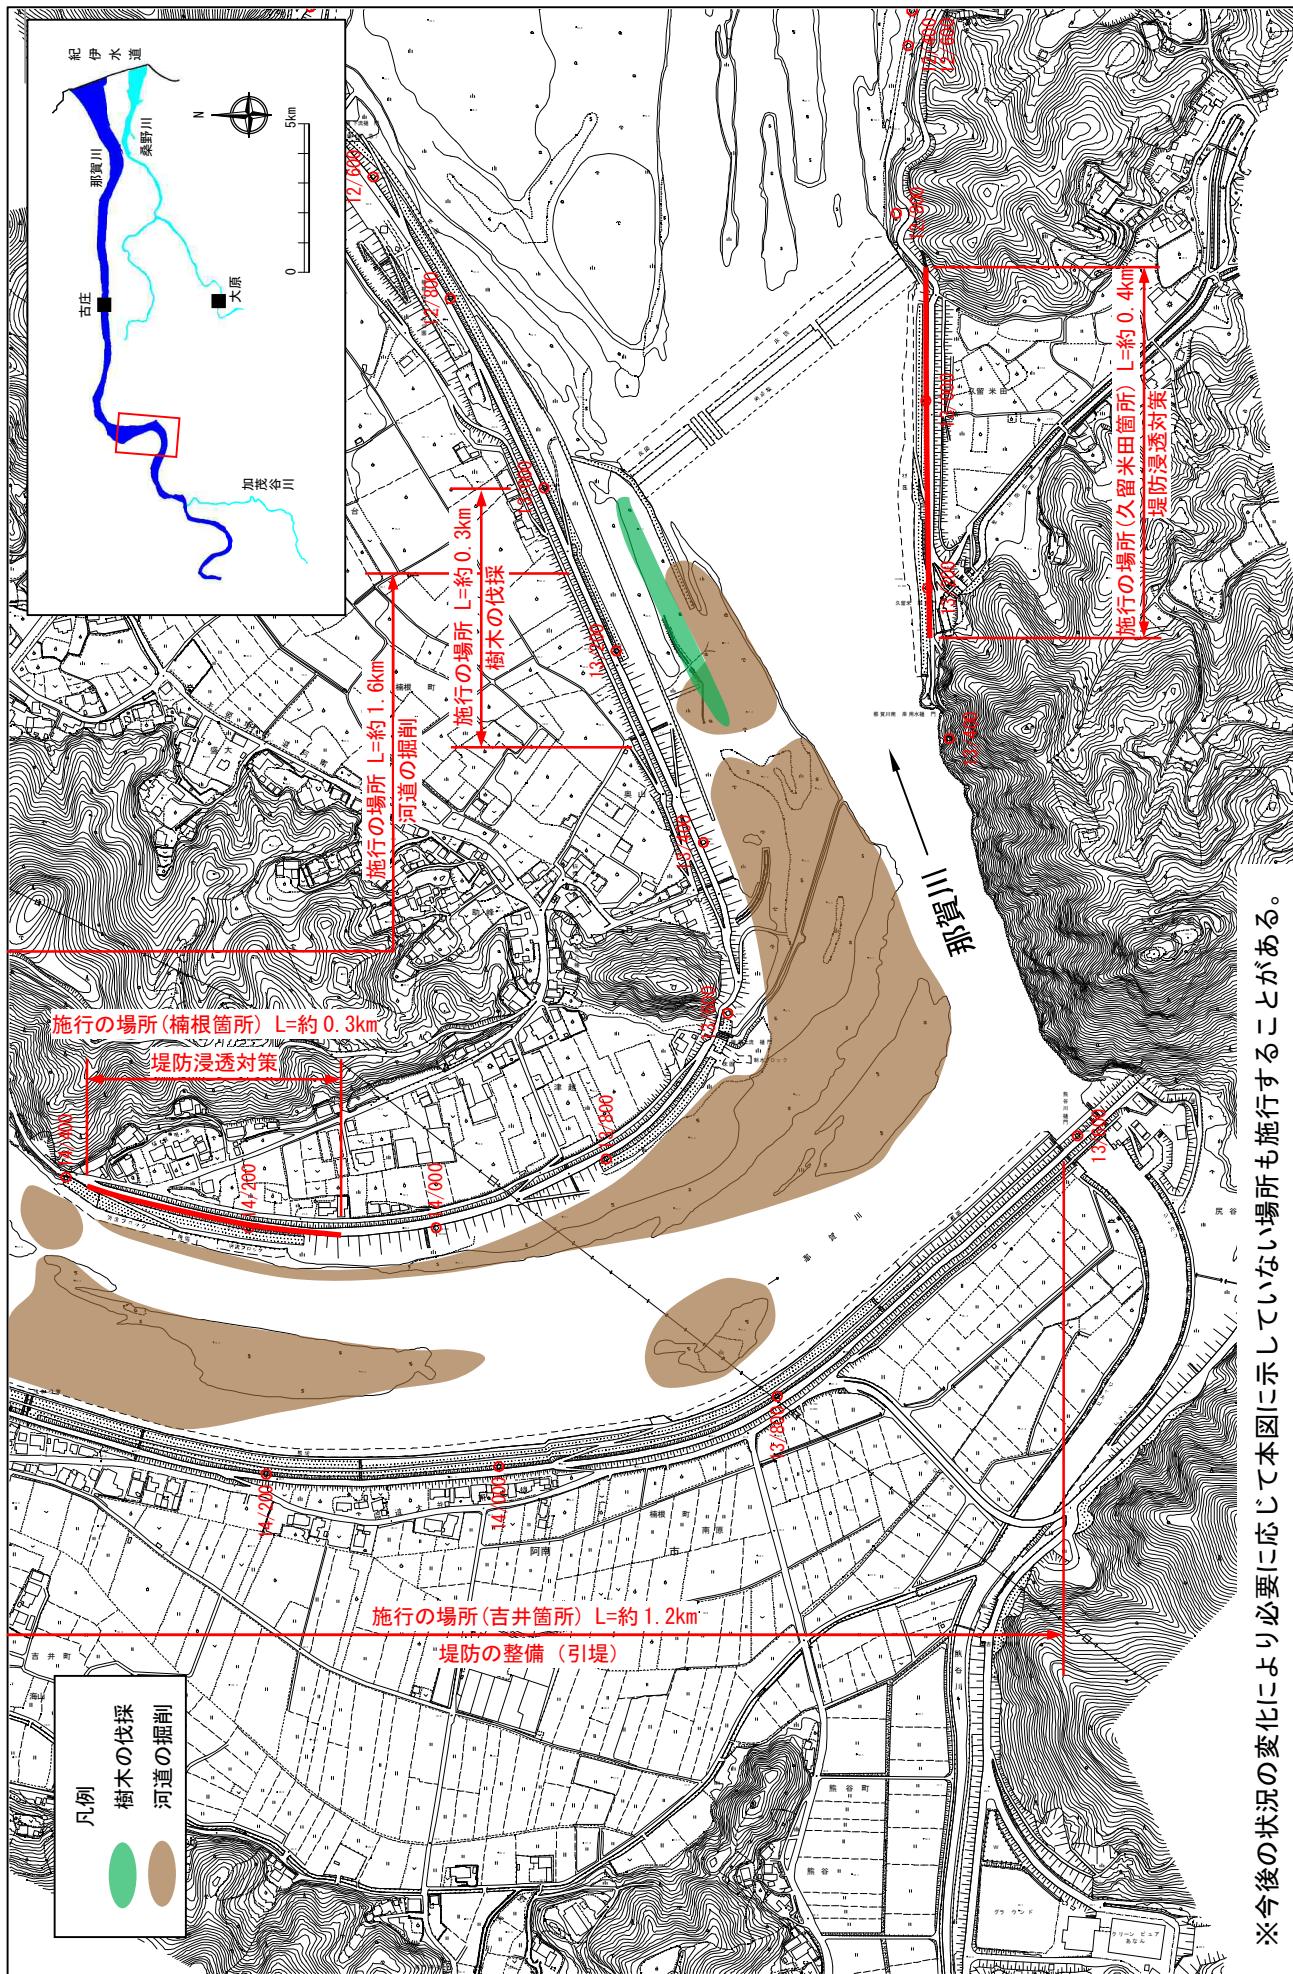

附図 - 8

堤防の整備、河道の掘削等の施行場所(国土交通省)

縮尺 1:8,000

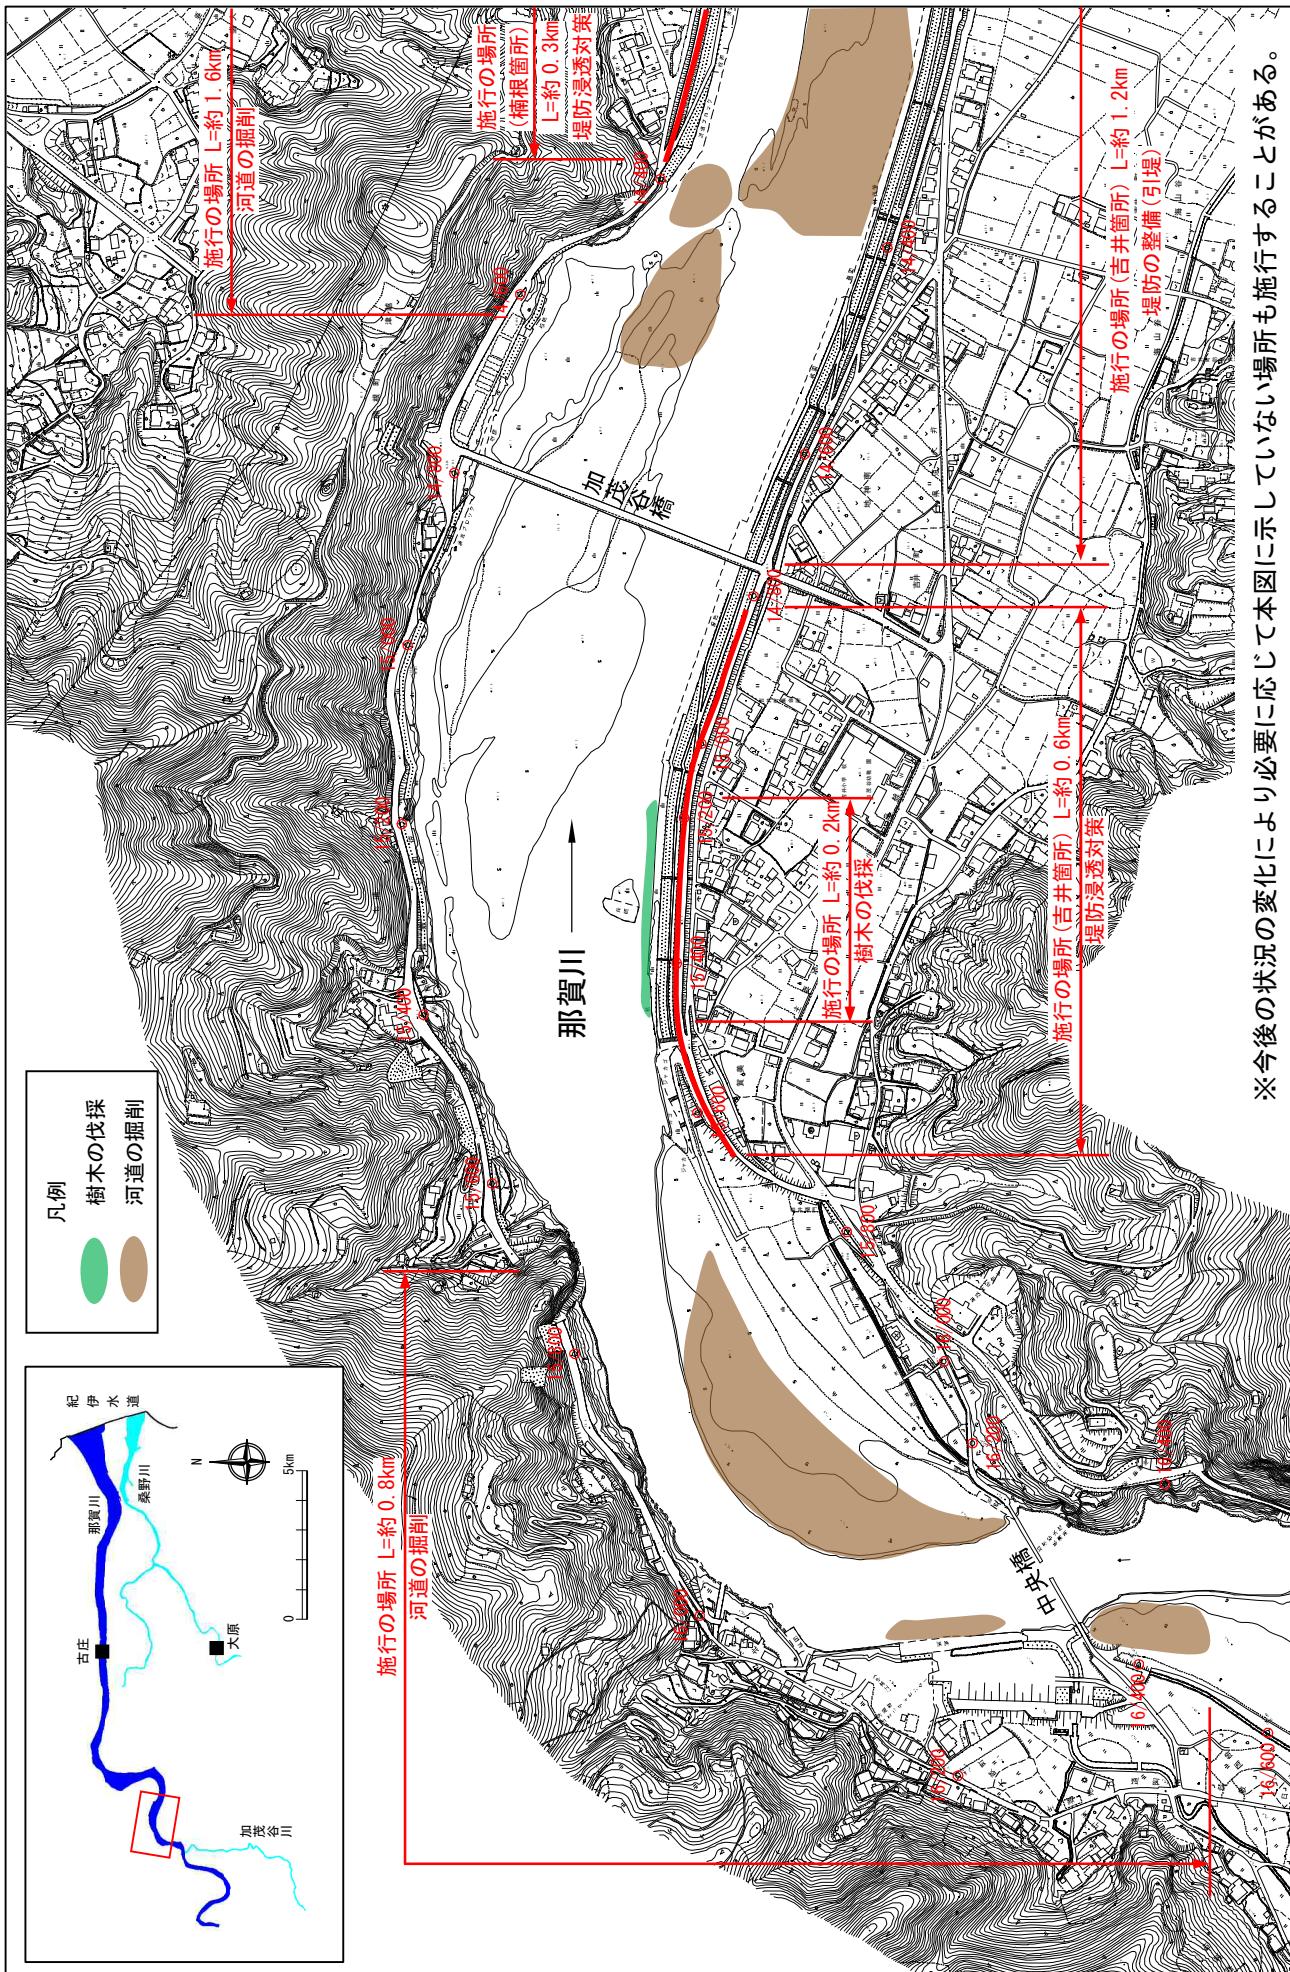

※今後の状況の変化により必要に応じて本図に示していない場所も施行することがある。

※施工の場所の起終点及び法線位置については、地形の変化等に伴い微細な変更が生じる場合があります。

※基図は、平成18年1月測量の河川平面図をもとに整備区間の地形を微修正しています。


※赤線については、堤防川側の法肩位置を示しています。

※施工の場所は平成30年12月時点で整備が完了している箇所は除外しています。

附図 - 9


堤防の整備、河道の掘削等の施行場所（国土交通省）

縮尺 1:8,000

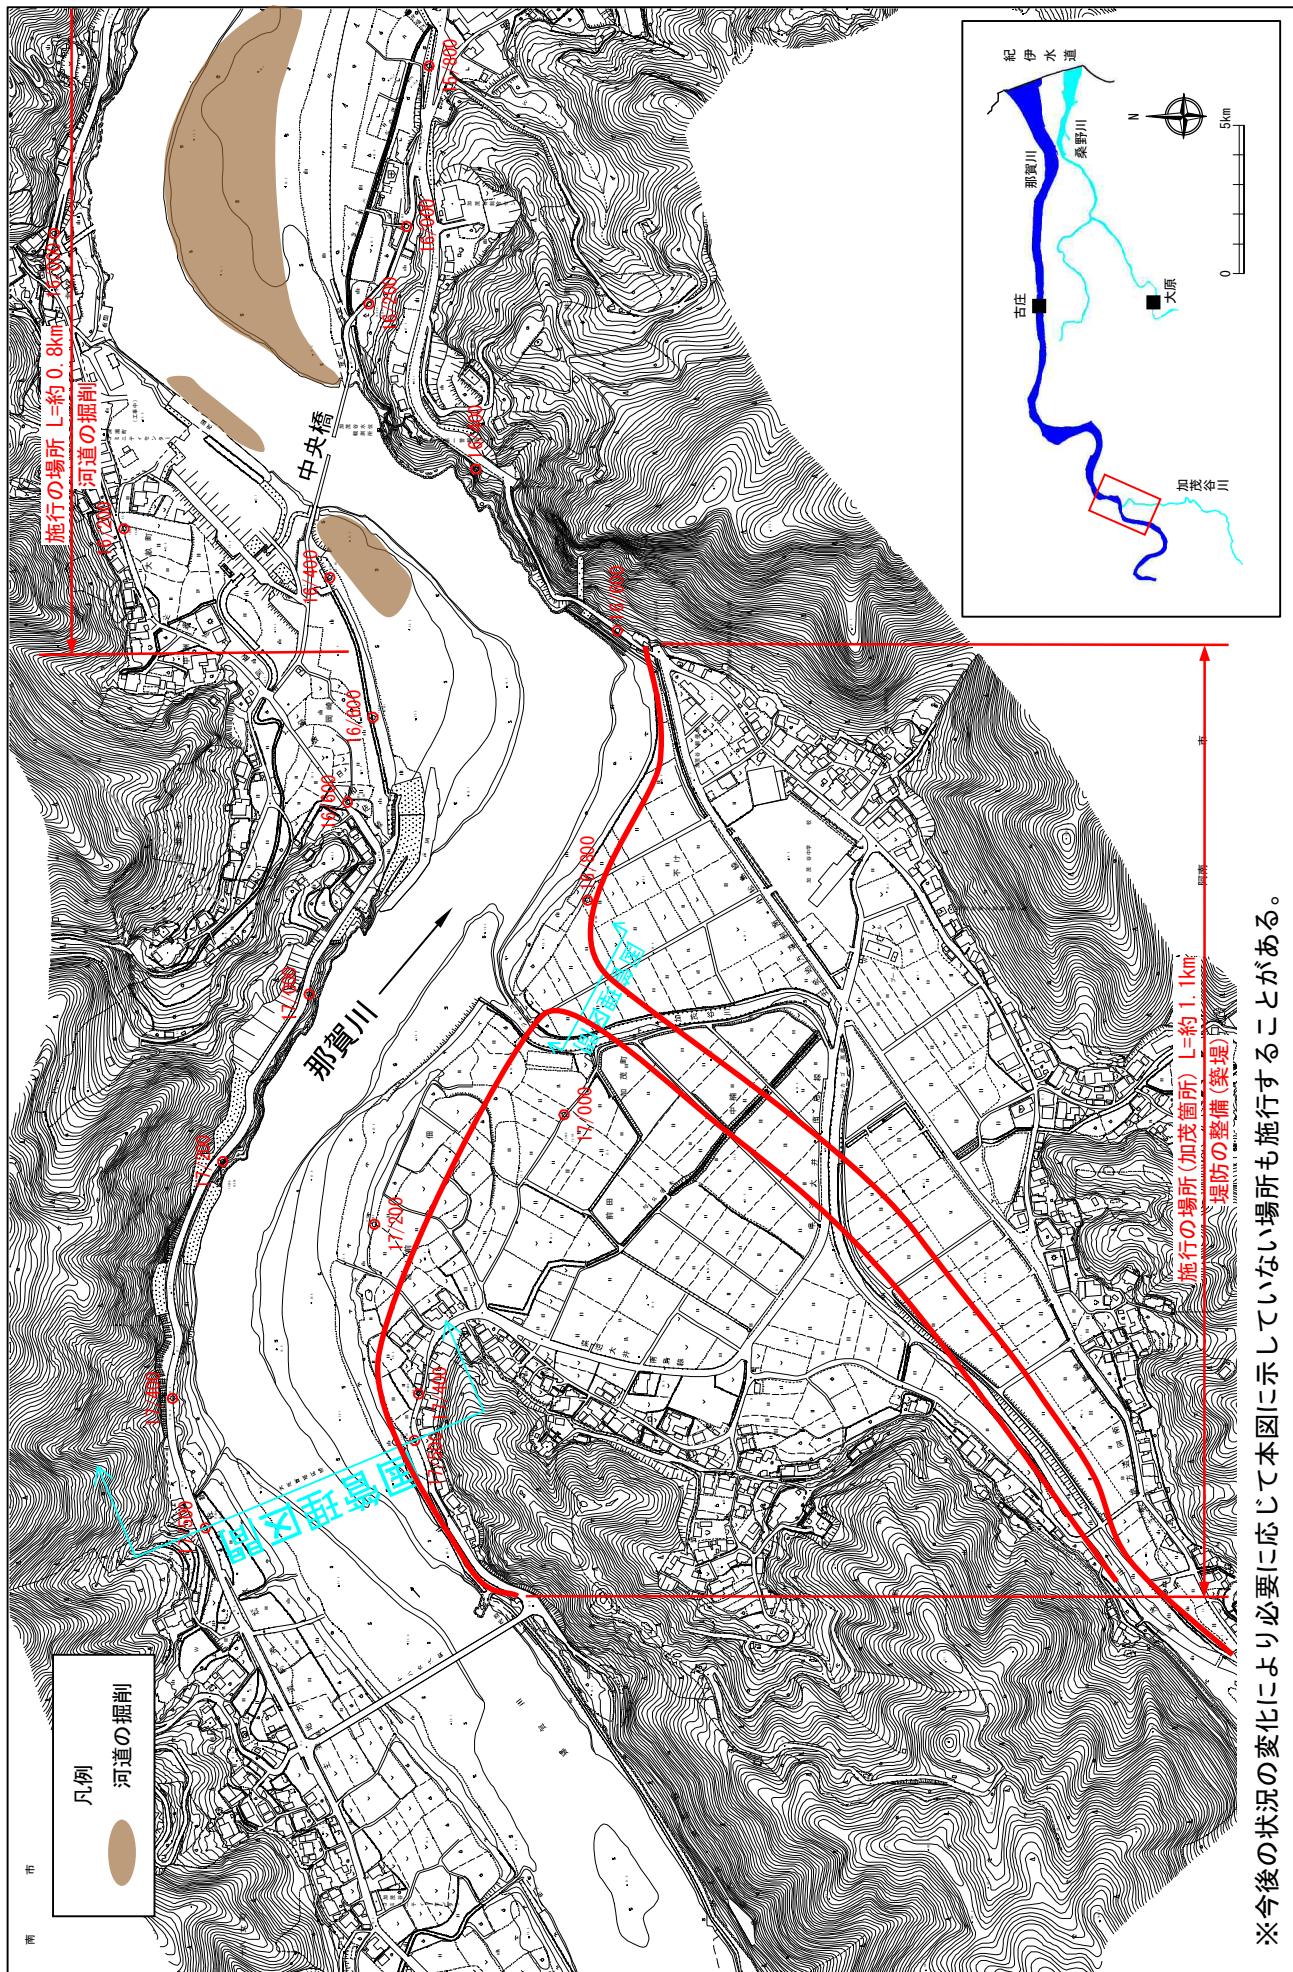


附図-10

那賀川縦断図

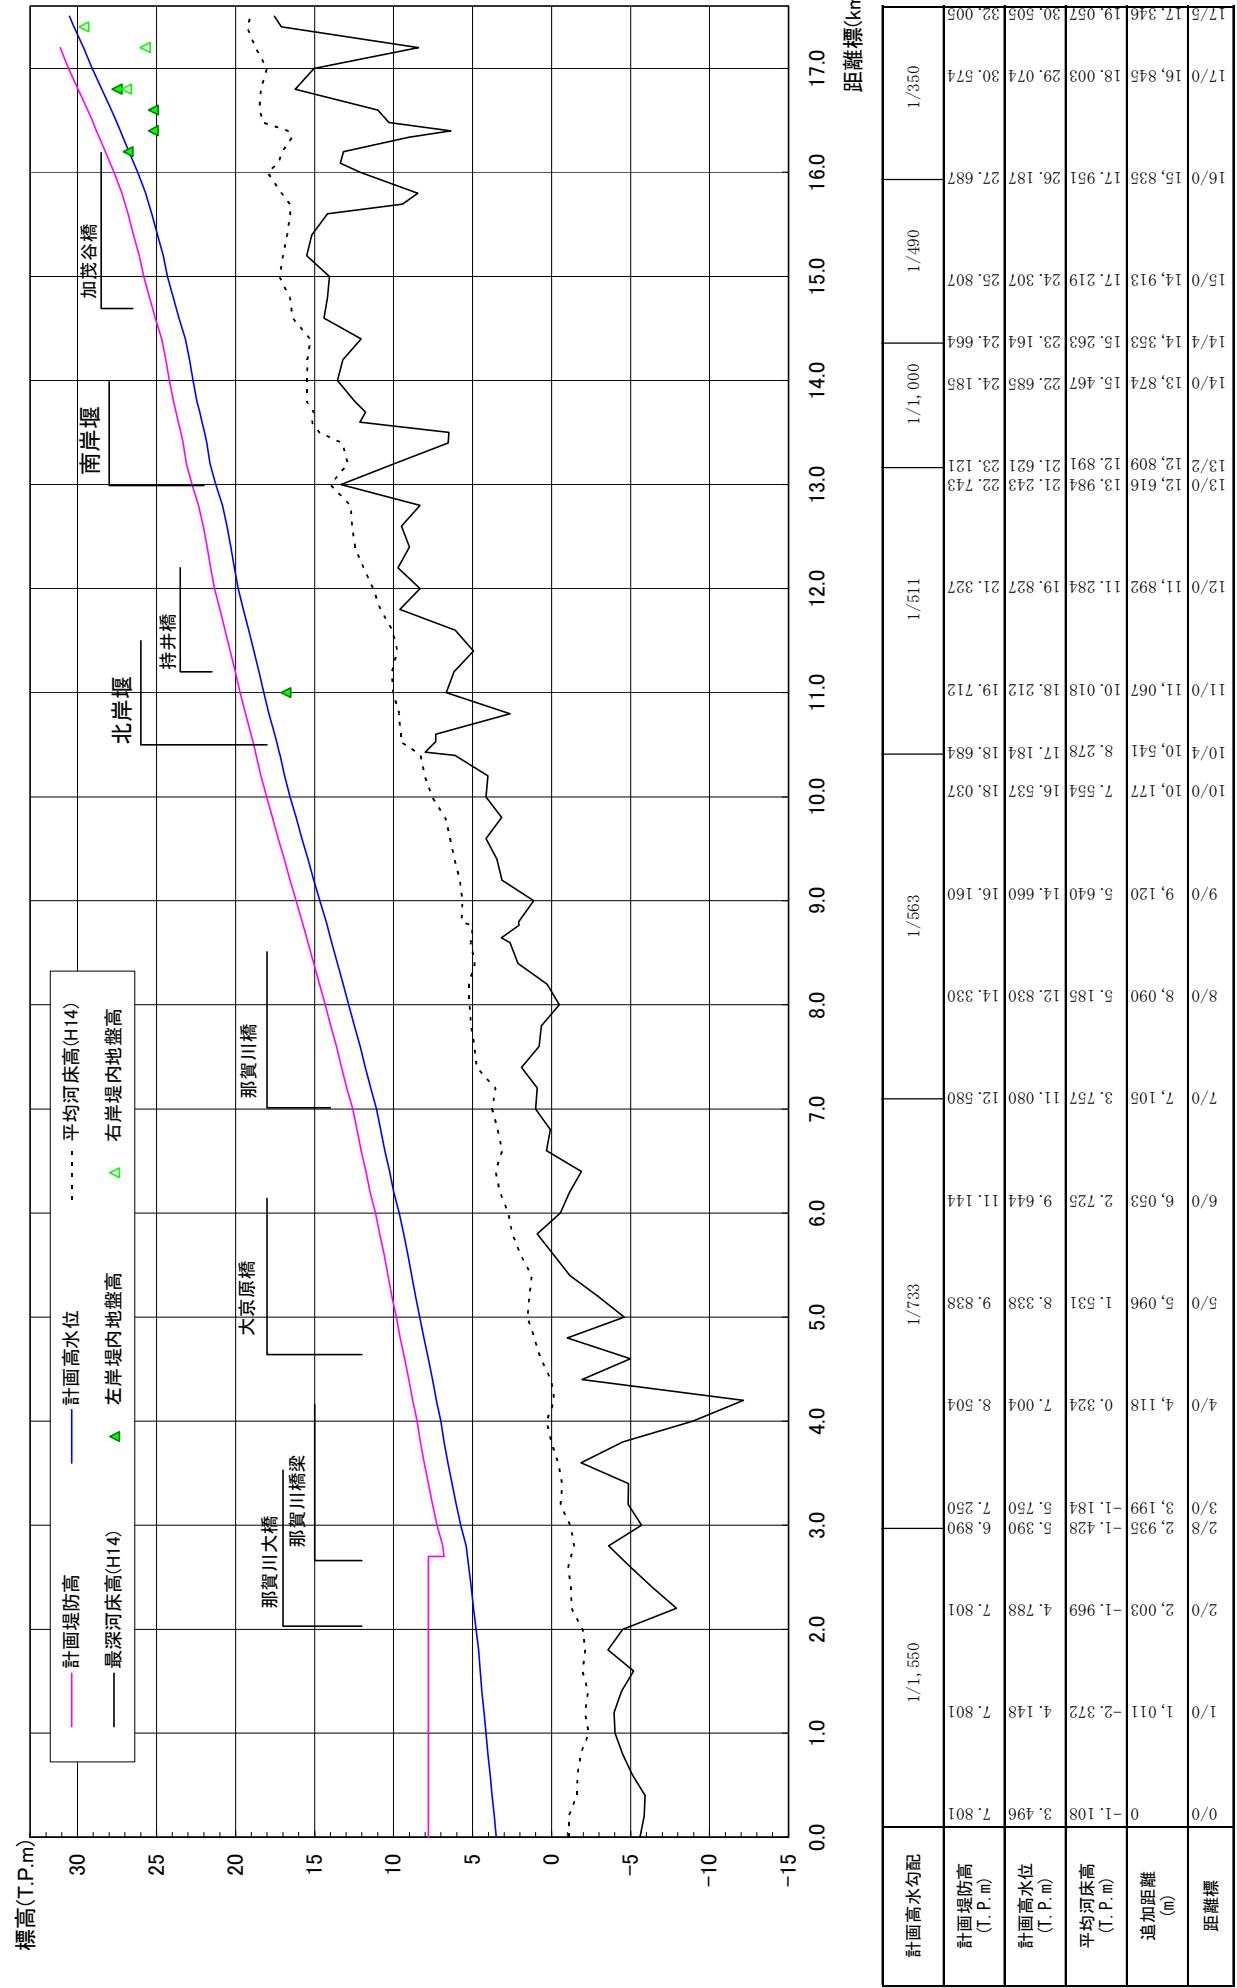


※平均河床高、最深河床高は平成14年度測量結果による。


那賀川 7.2 k

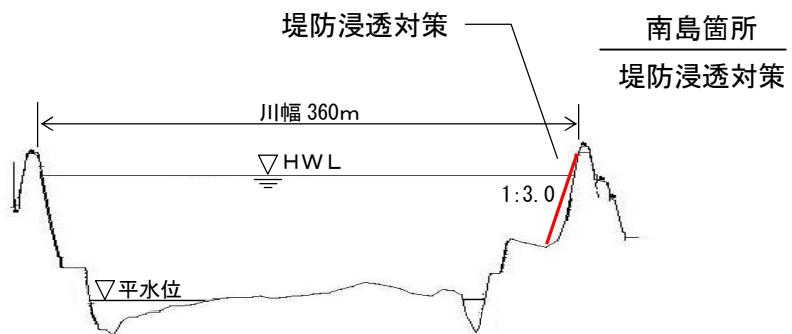

那賀川 11.0+100 k

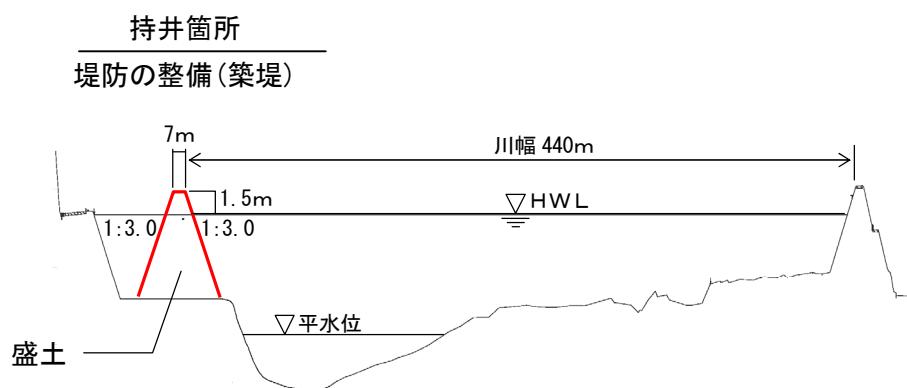


那賀川 13.4 k

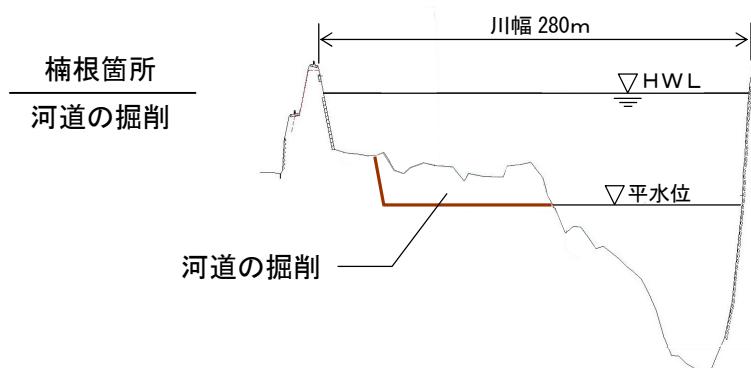

縮尺 縦 1:500 横 1:5000

那賀川主要地点横断図

那賀川 17.0 k

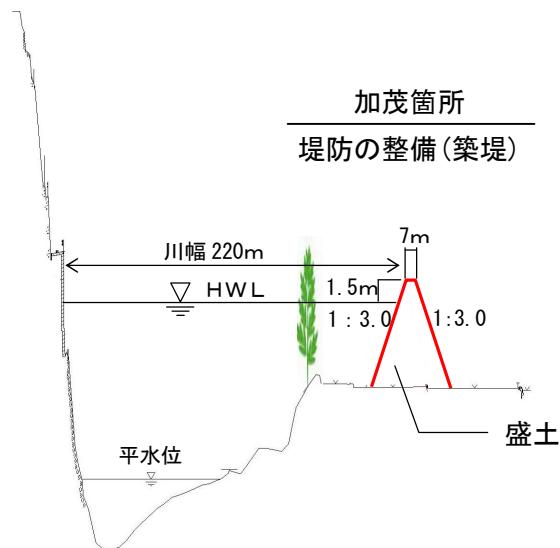


縮尺 縦 1:500 横 1:5000

那賀川主要地点横断図

堤防の整備、河道の掘削等の施行場所（国土交通省）



縮尺 1:8,500

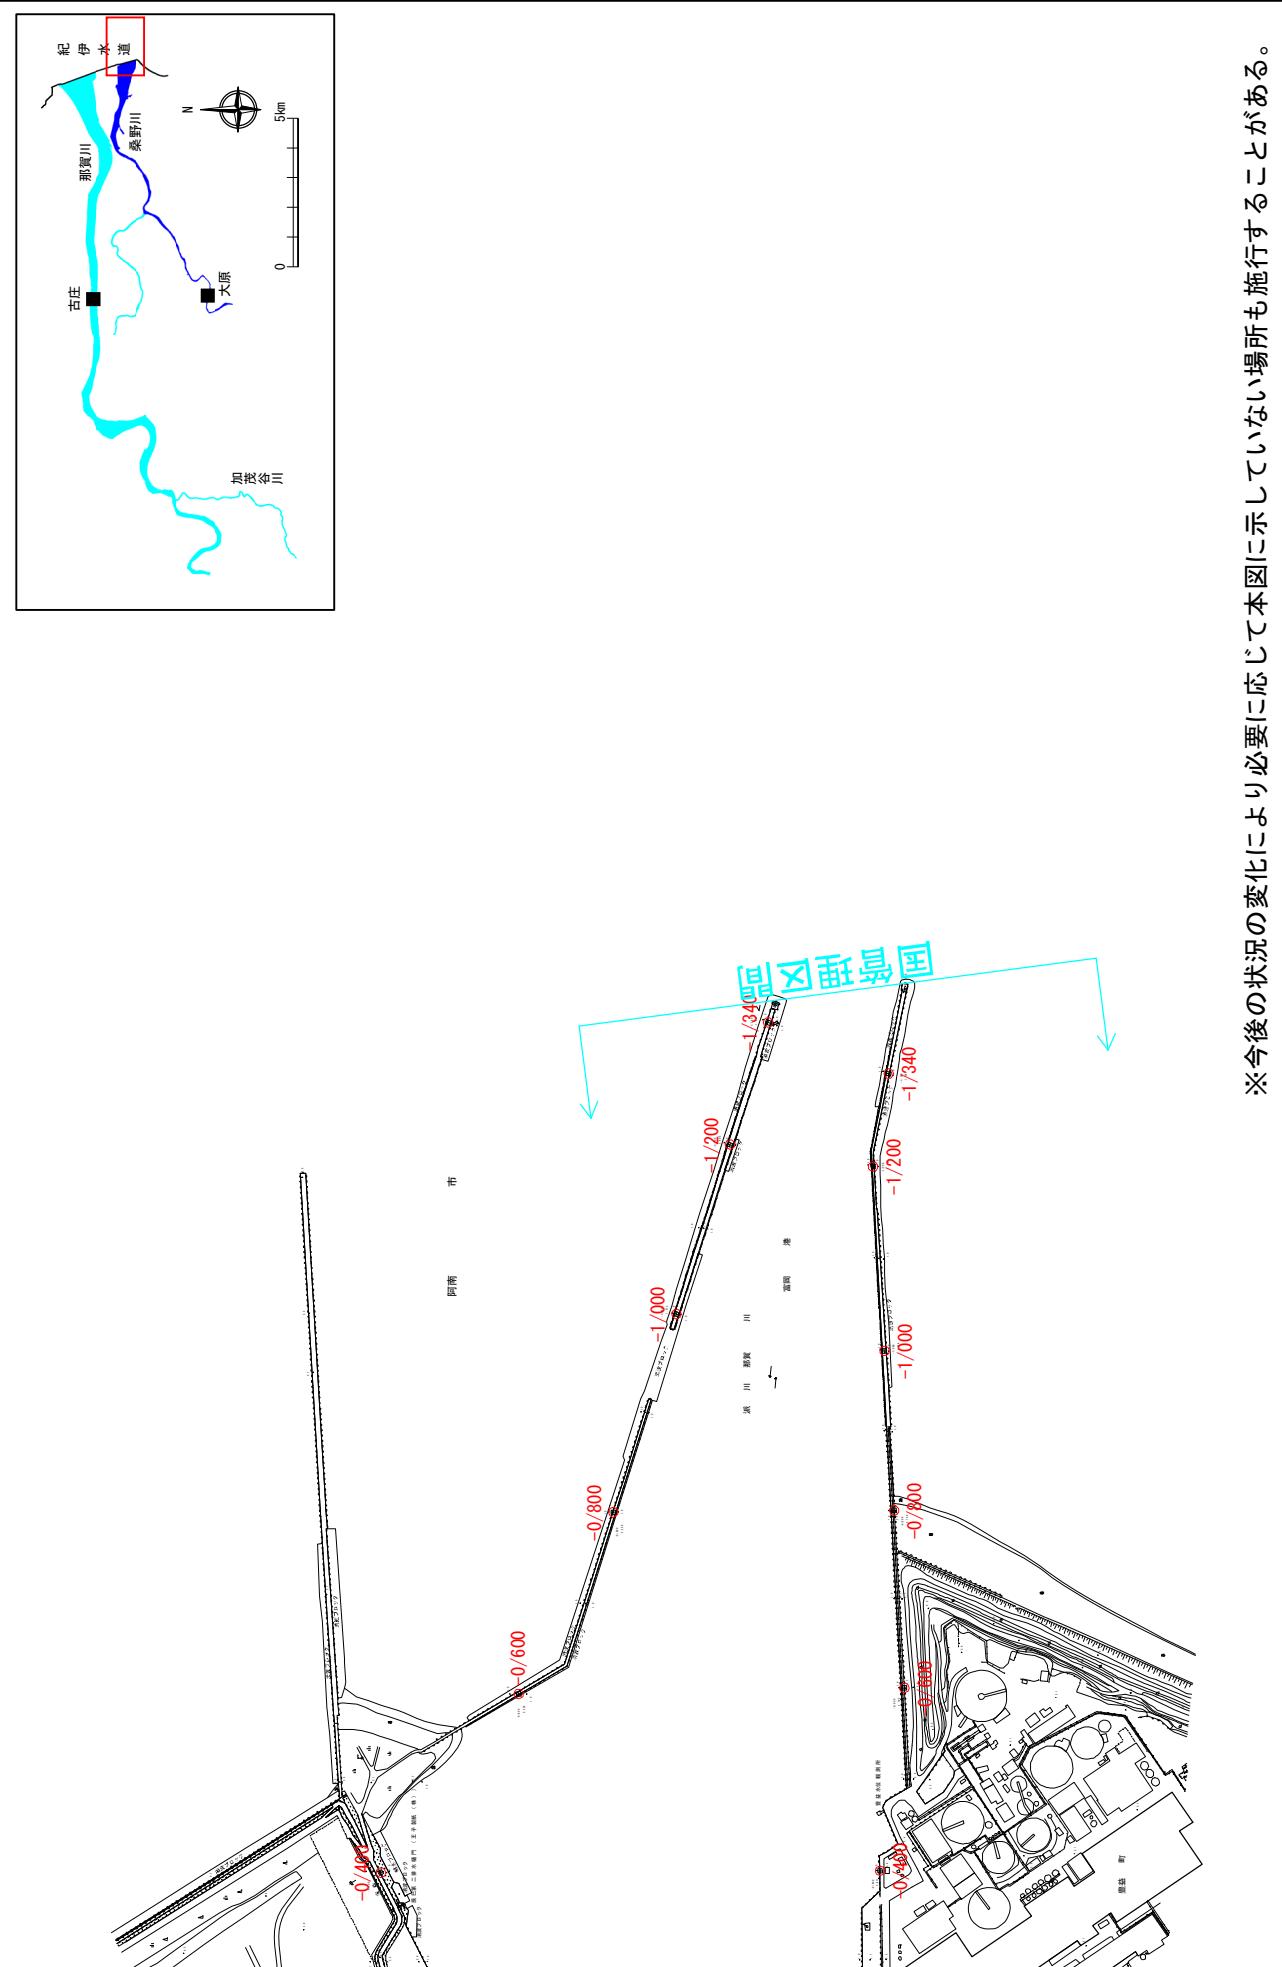

附図-14

堤防の整備、河道の掘削等の施行場所（国土交通省）

縮尺 1:8,500

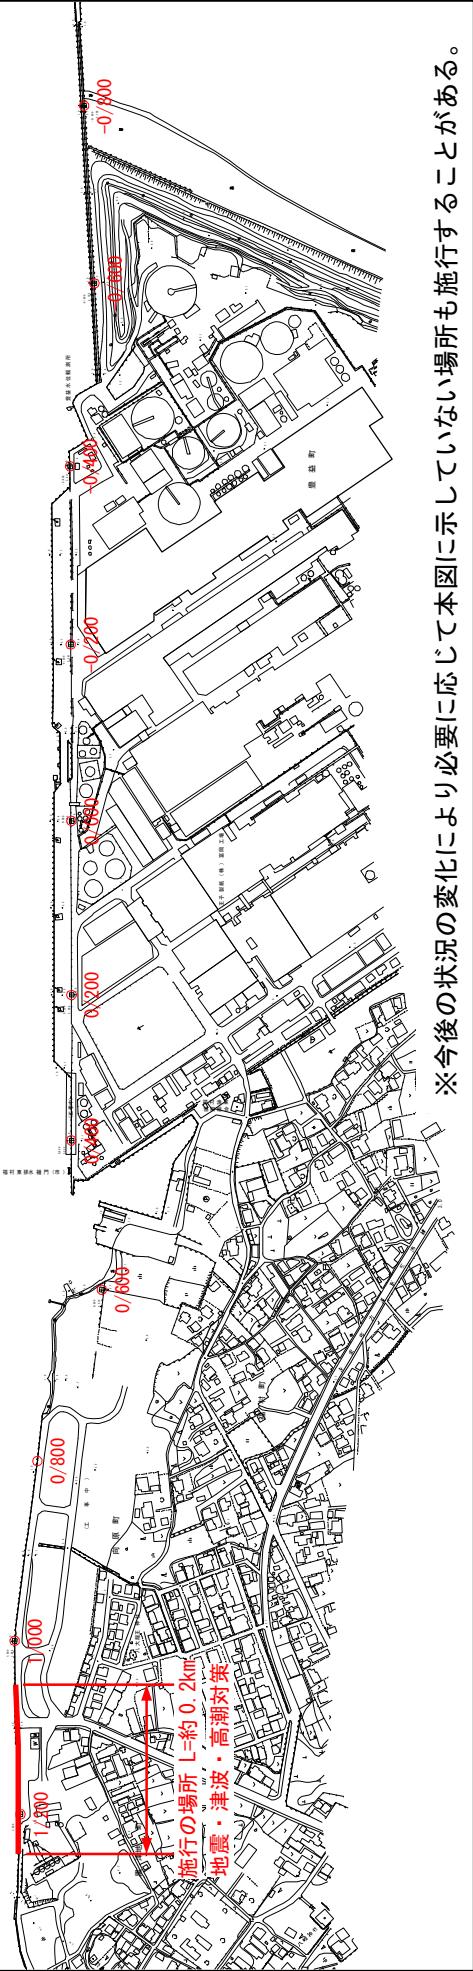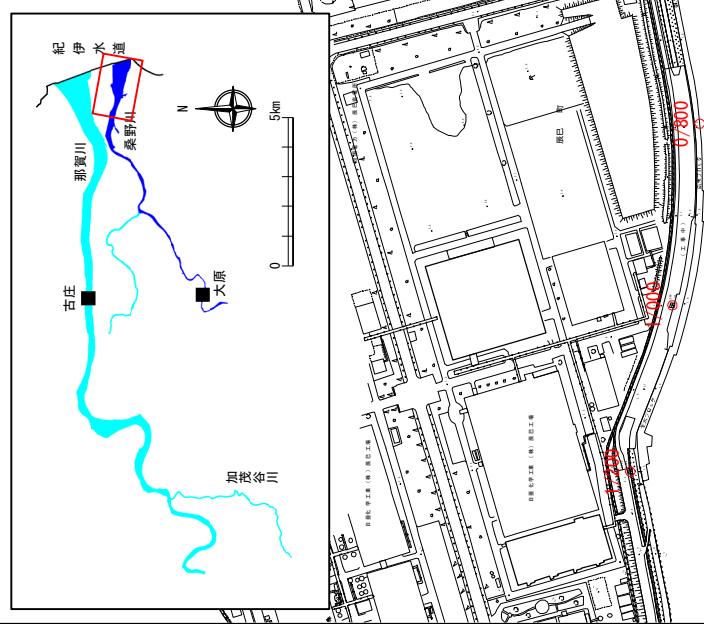

※今後の状況の変化により必要に応じて本図に示していない場所も施行することがある。

※施行の場所の起終点及び法線位置については、地形の変化等に伴い微細な変更が生じる場合があります。

※基図は、平成18年1月測量の河川平面図をもとに築堤済区間の地形を微修正しています。

※赤線については、堤防川側の法肩位置を示しています。

※施工の場所は平成30年12月時点で整備が完了している箇所は除外しています。

附図-15

堤防の整備、河道の掘削等の施行場所(国土交通省)

縮尺 1:8,500


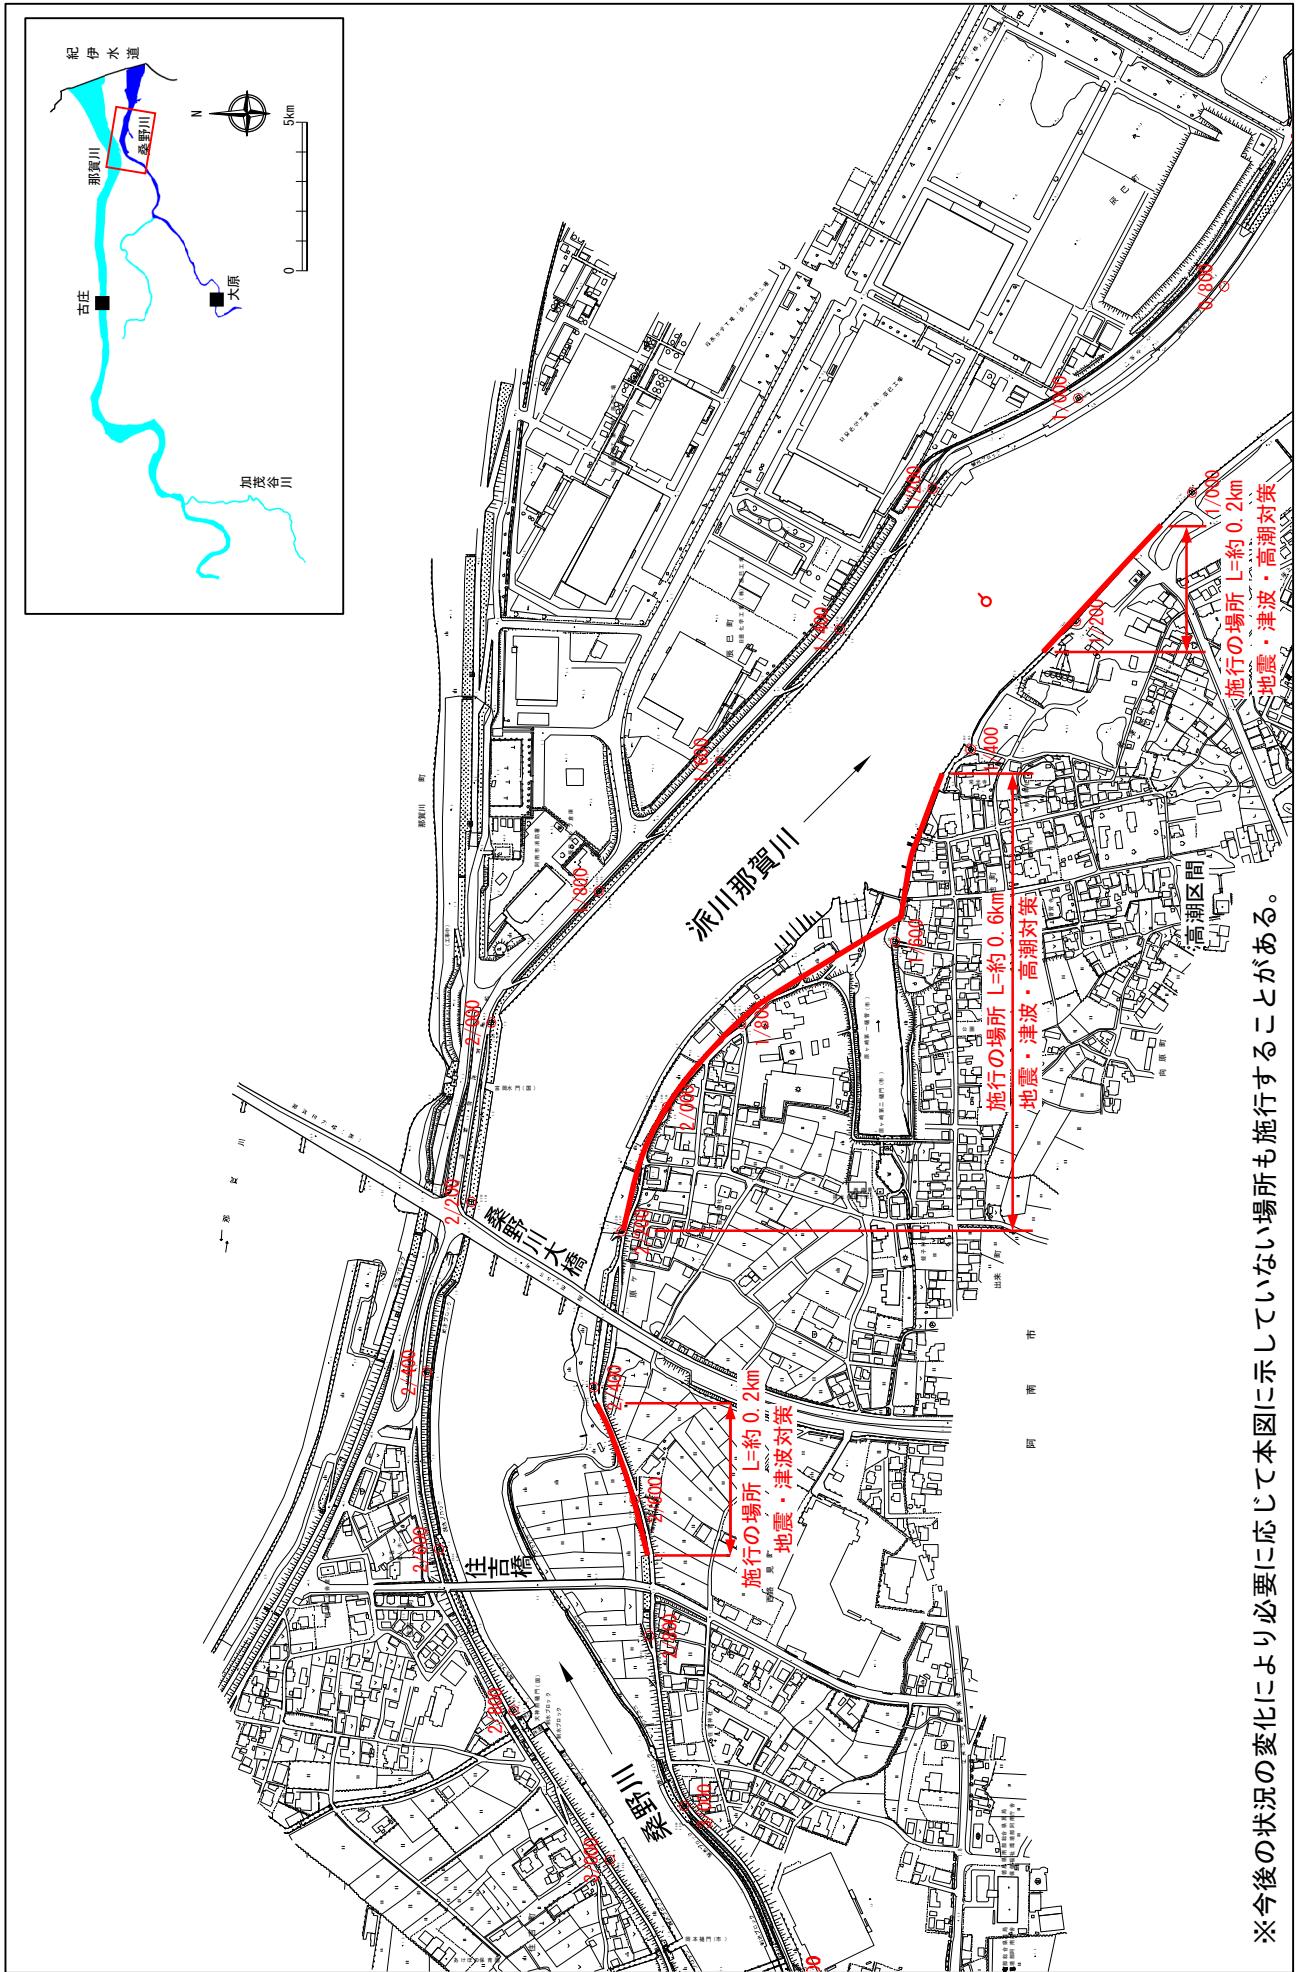


図 図 - 16

堤防の整備、河道の掘削等の施行場所(国土交通省)

縮尺 1:8,500

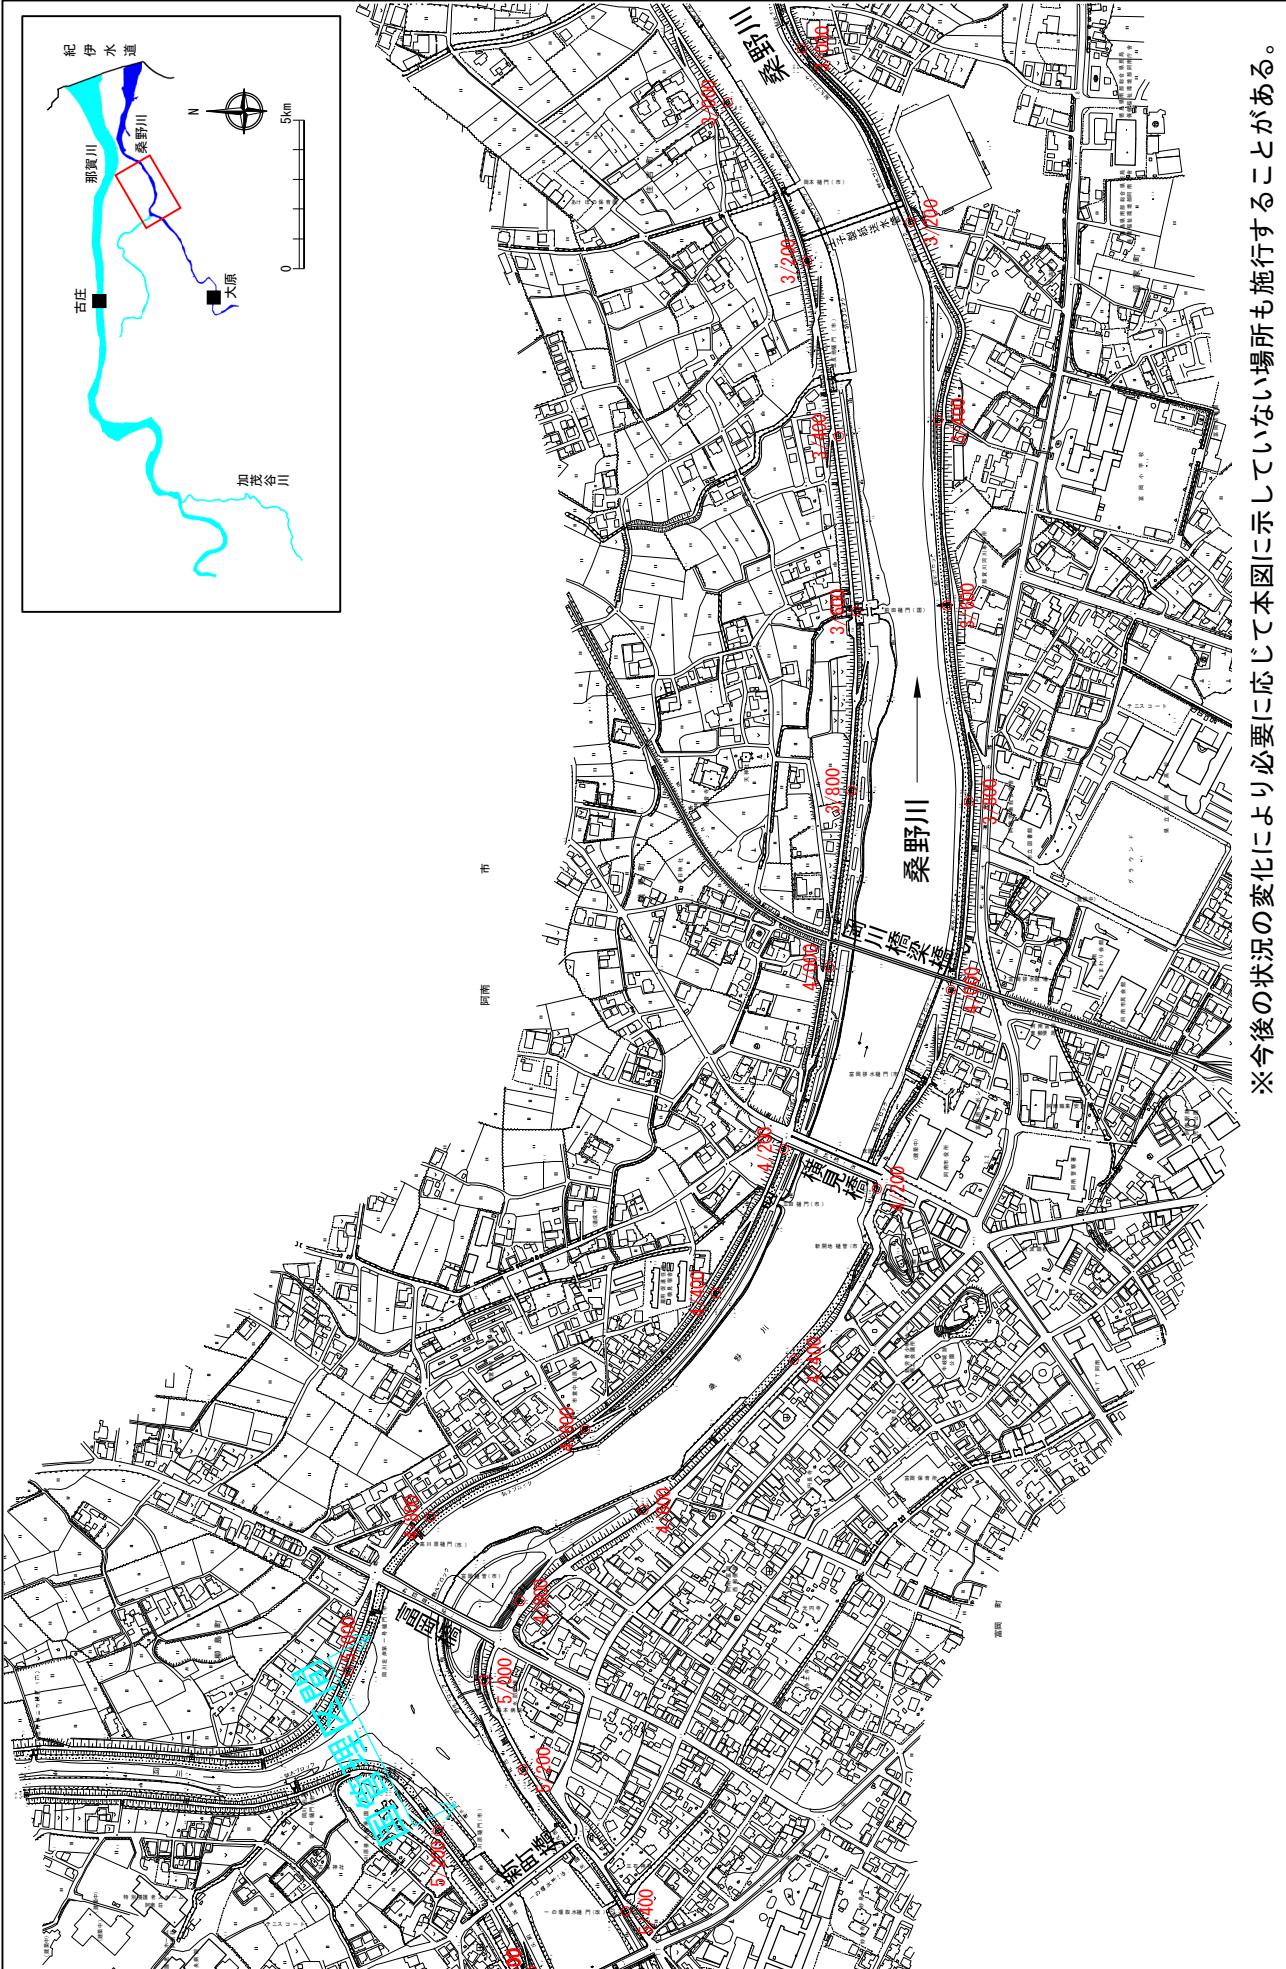

※今後の状況により必要に応じて本図に示していない場所も施工することがある。

※施工の場所の起終点及び法線位置については、地形の変化等に伴い微細な変更が生じる場合があります。

※基図は、平成18年1月測量の河川平面図をもとに築堤済区間の地形を微修正しています。

※赤線については、堤防川側の法肩位置を示しています。

※施工の場所は平成30年12月時点で整備が完了している箇所は除外しています。

附図-17

堤防の整備、河道の掘削等の施行場所(国土交通省)

縮尺 1:8,500


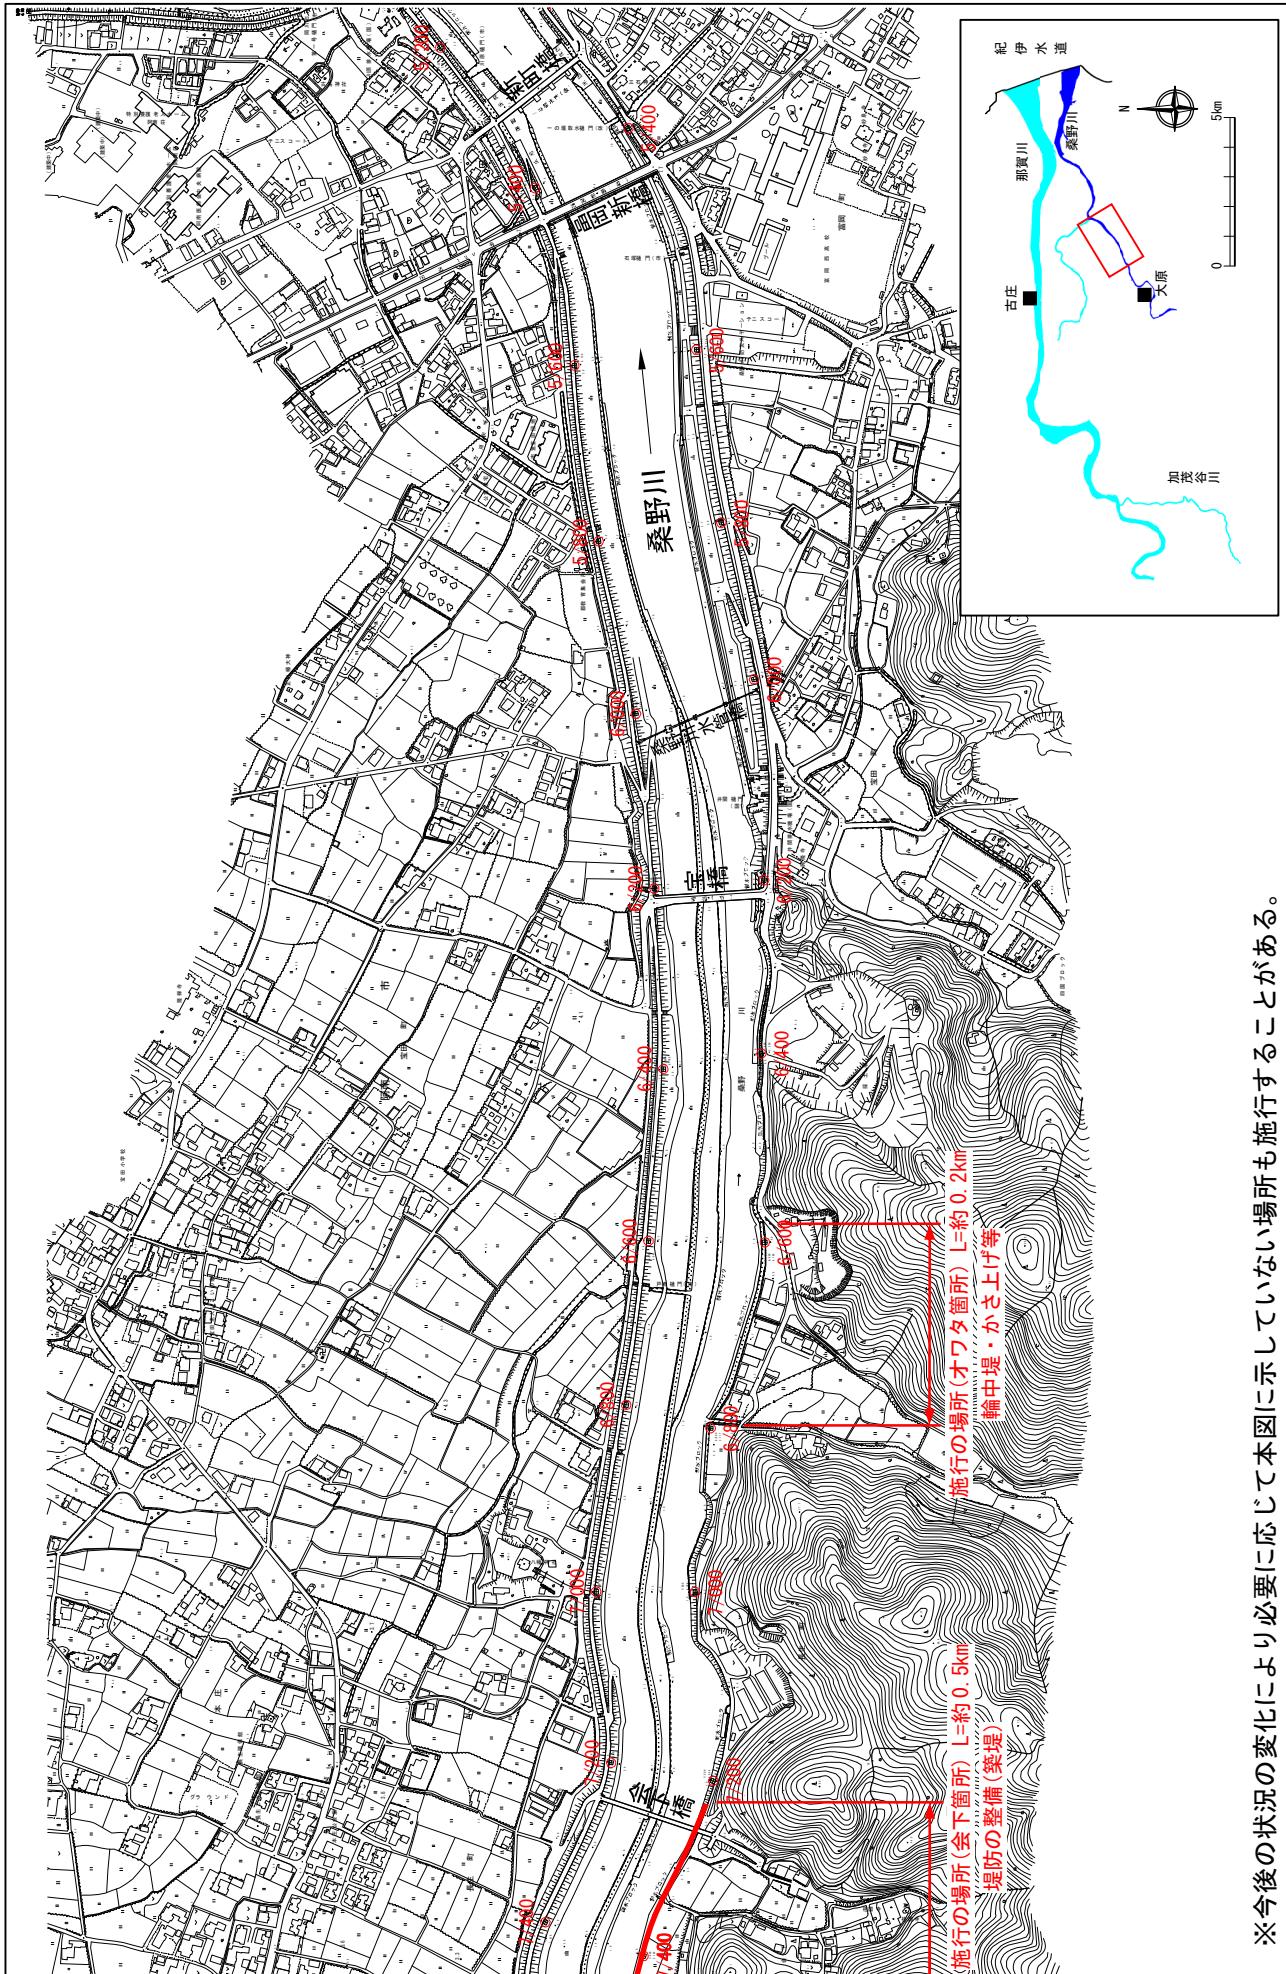


図-18

堤防の整備、河道の掘削等の施行場所(国土交通省)


B, 500

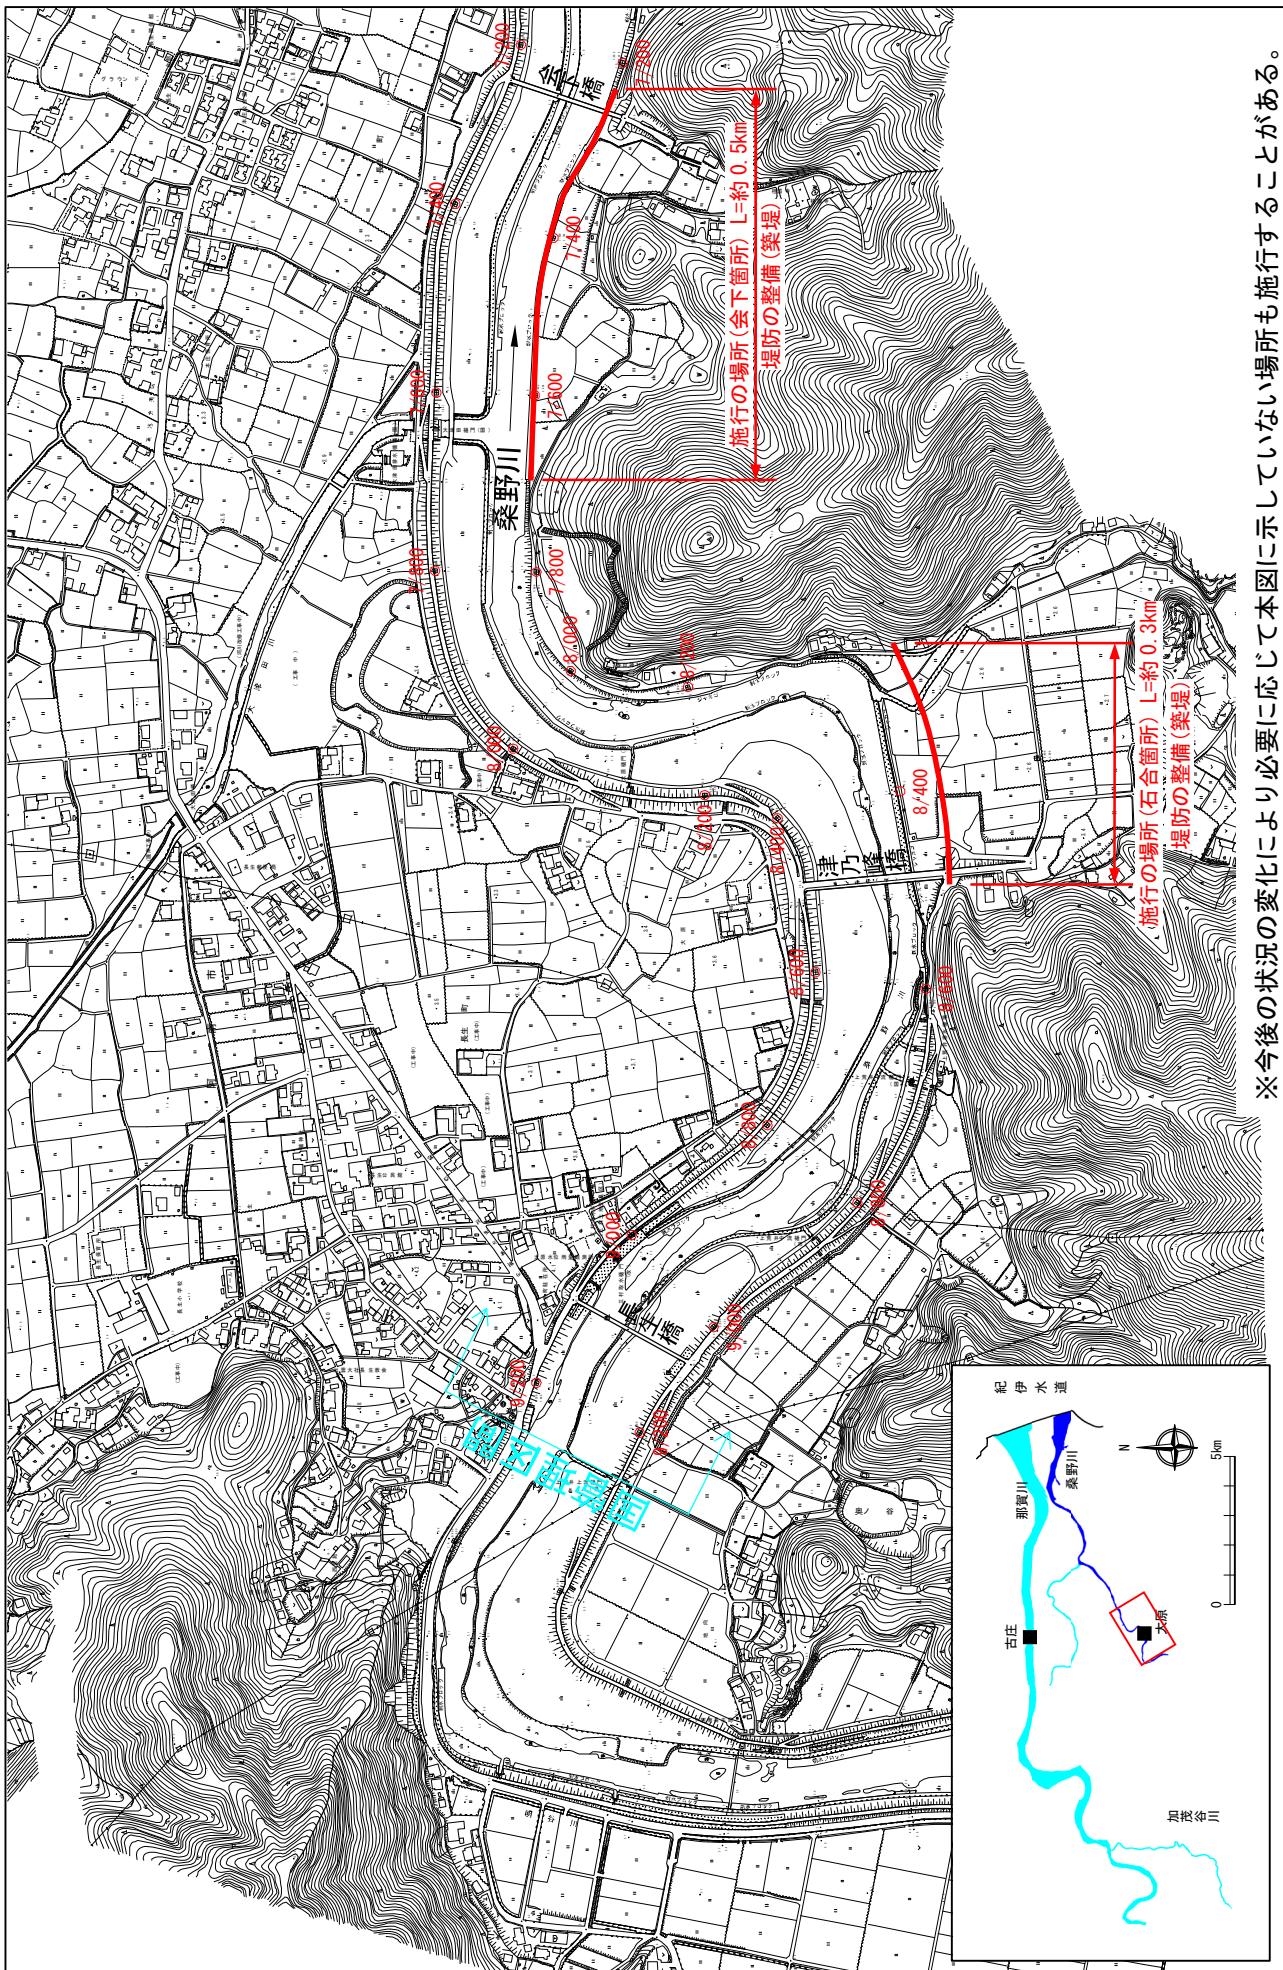

※今後の状況の変化により必要に応じて本図に示していない場所も施行することがある。

※施行の場所の起終点及び法線位置については、地形の変化等に伴い微細な変更が生じる場合があります。

桑野川縦断図

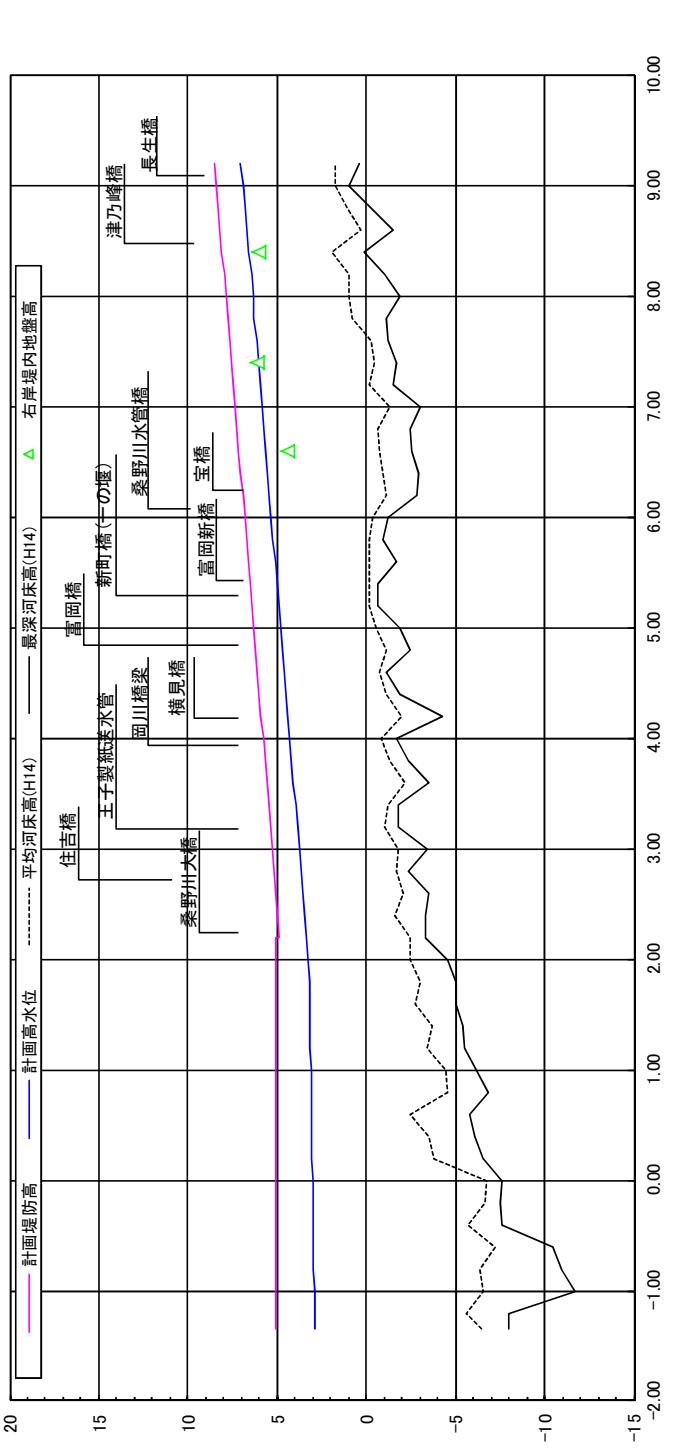

距離標(km)


計画高水勾配	1/9, 950	1/1, 940
計画堤防高 (T.P.m)		
計画高水位 (T.P.m)		
平均河床高 (T.P.m)	-6. 600	-0. 373
追加距離 (m)	0	0
距離標		

※平均河床高、最深河床高は平成14年度測量結果による。

桑野川 7.4 k

会下箇所


堤防の整備(築堤)

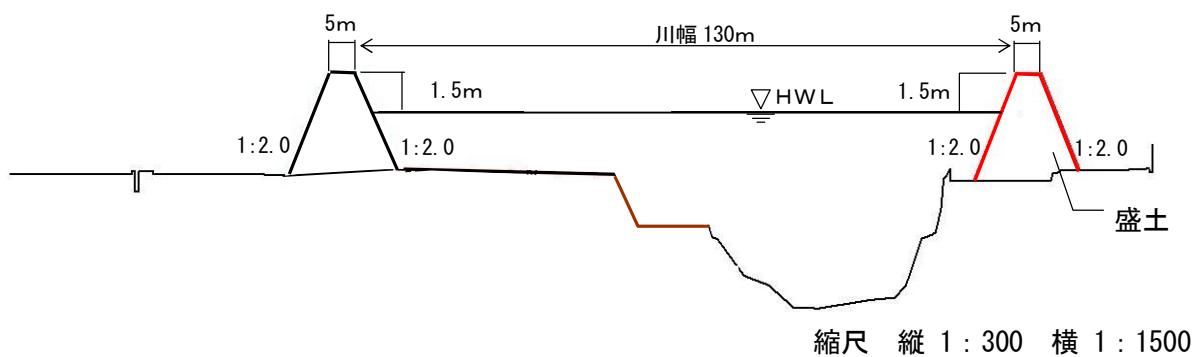

桑野川 8.4 k

石合箇所

堤防の整備(築堤)

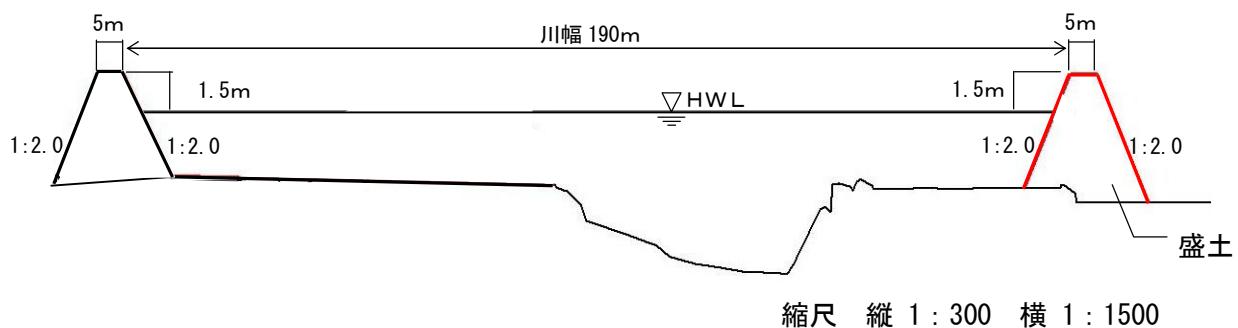

桑野川主要地点横断図