


堤防の整備、河道の掘削等の施行場所(国土交通省)

縮尺 1:8,000

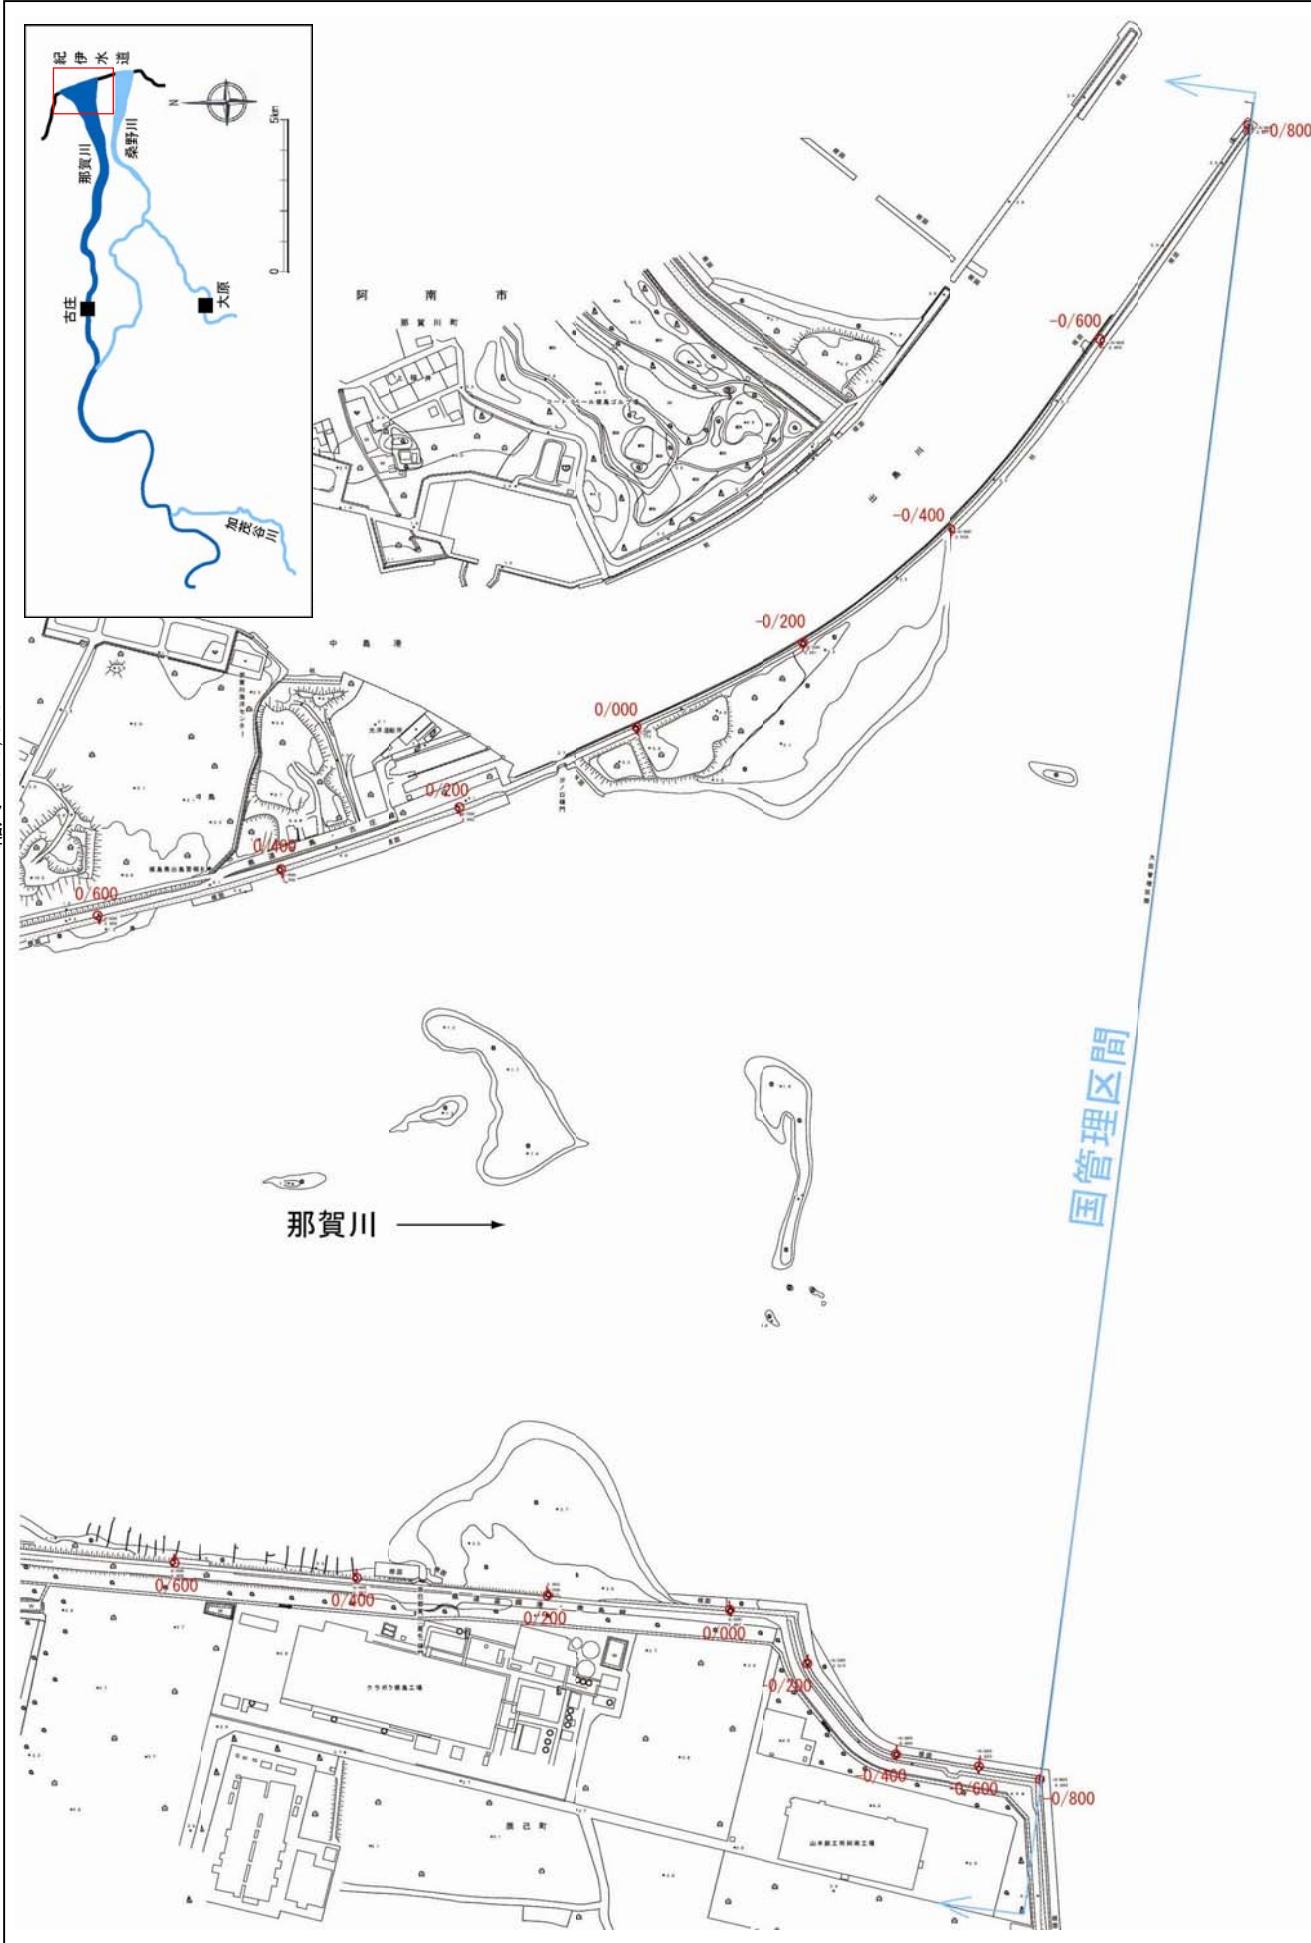

※施行の場所の起終点及び法線位置については、地形の変化等に伴い微細な変更が生じる場合があります。


※基図は、平成18年1月測量の河川平面図をもとに築堤区間の地形を微修正しています。

※赤線については、堤防川側の法貫位置を示しています。

※施工の場所は平成18年3月時点を除いています。

堤防の整備、河道の掘削等の施行場所(国土交通省)


縮尺 1:8,000

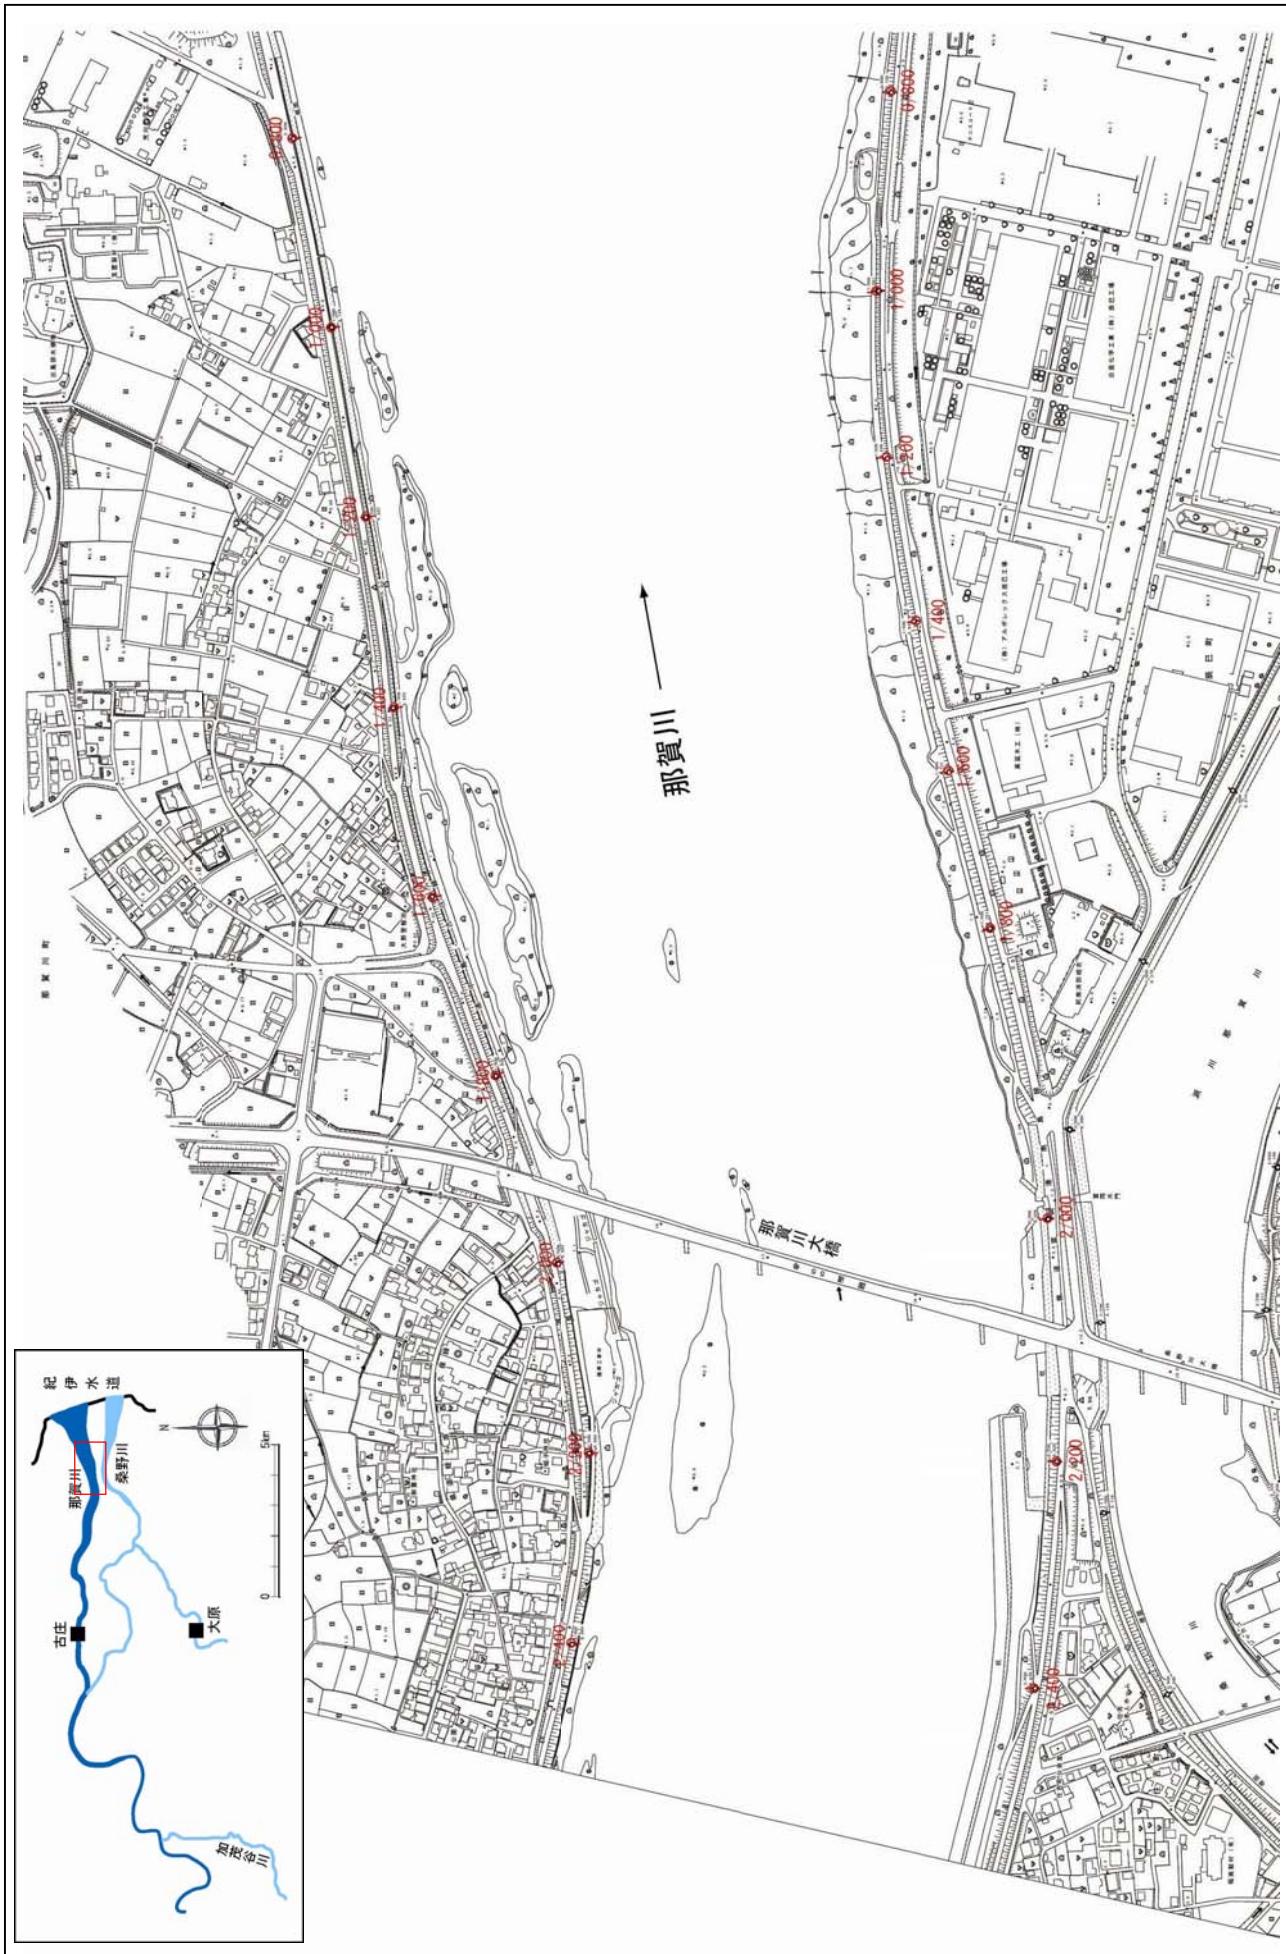

附図-2

堤防の整備、河道の掘削等の施行場所(国土交通省)

縮尺 1:8,000

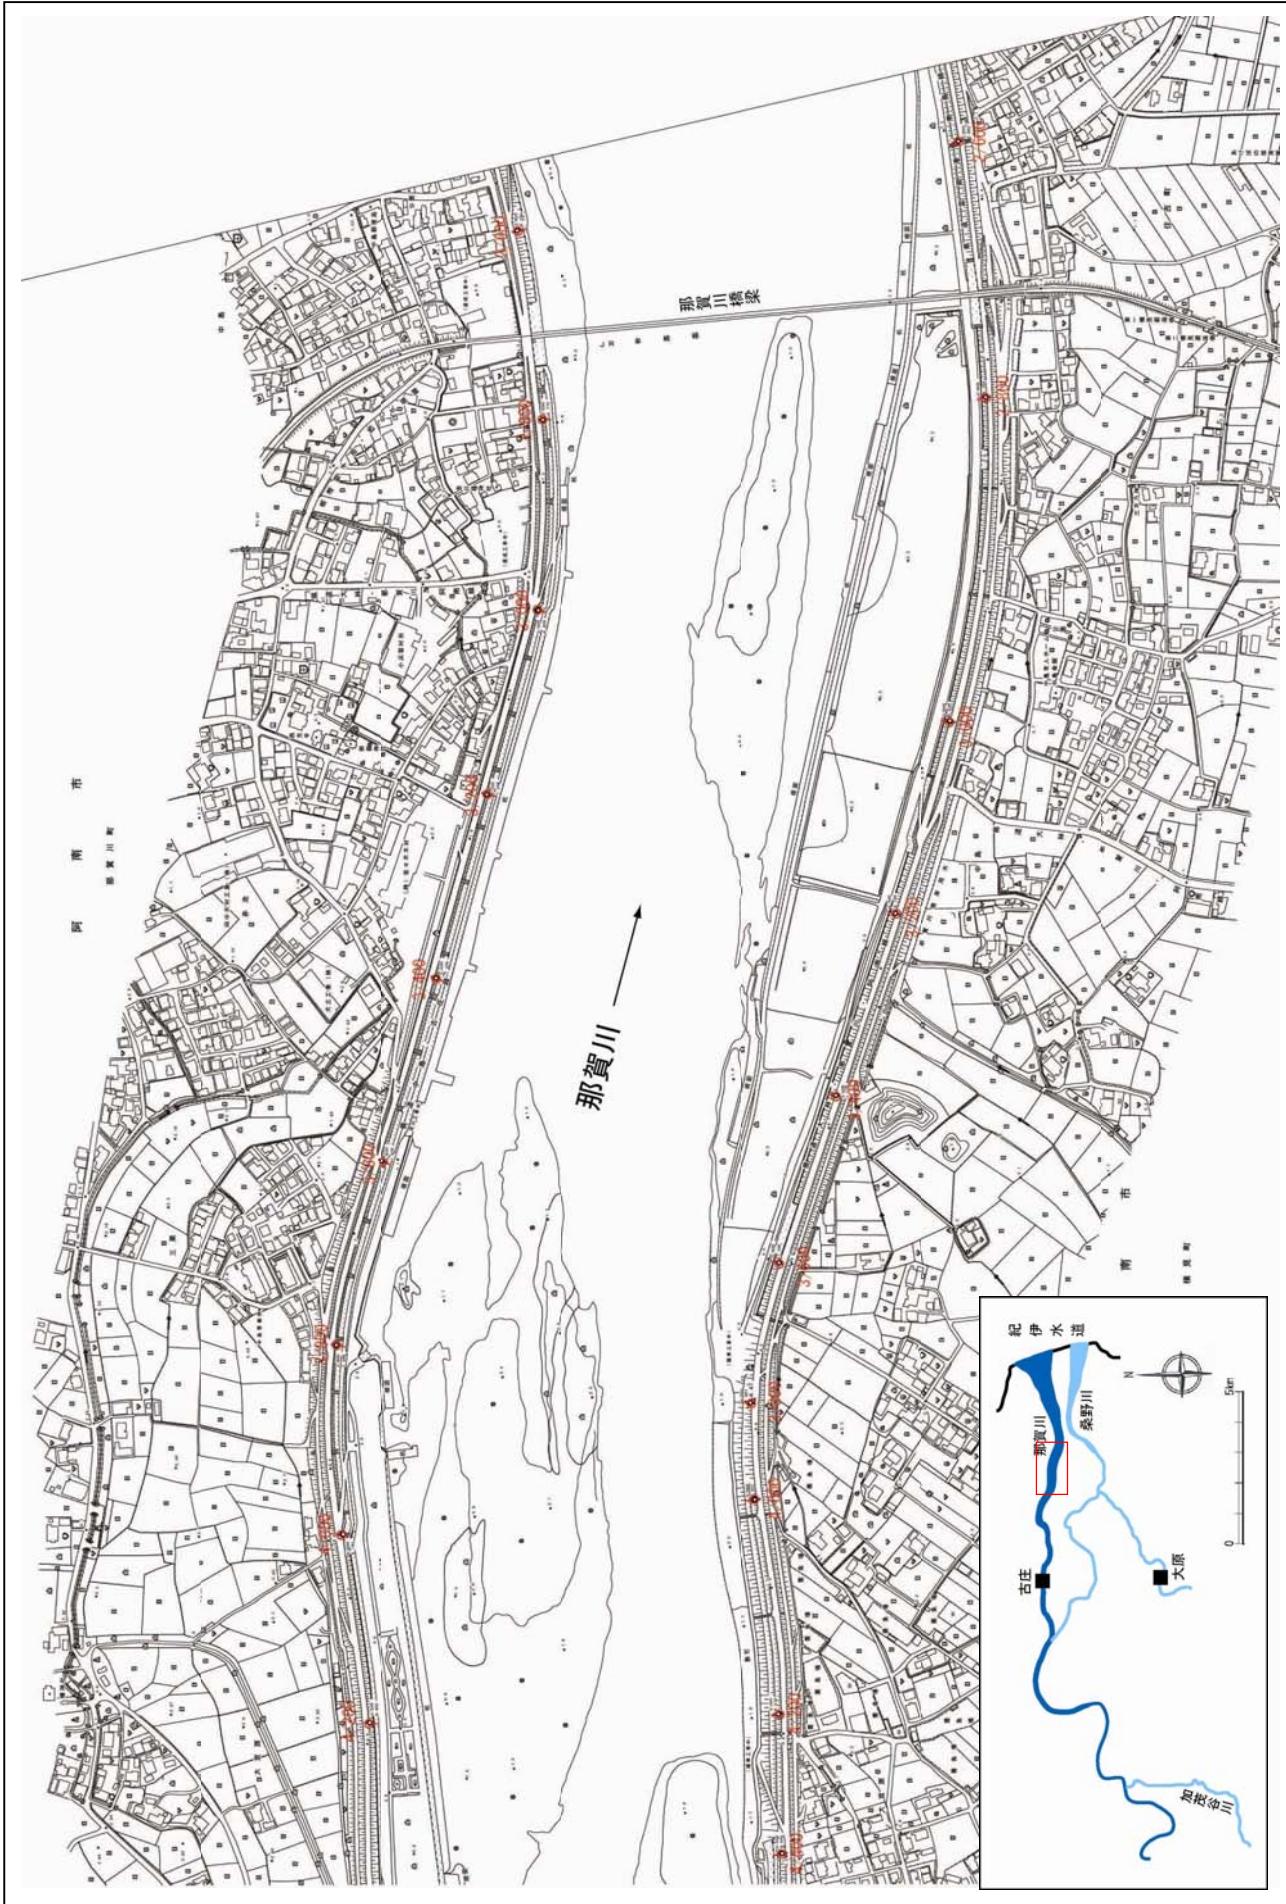

※施行の場所の起終点及び法線位置については、地形の変化等に伴い微細な変更が生じる場合があります。
※基図は、平成18年1月測量の河川平面図をもととし築堤区間の地形を微修正しています。
※赤線については、堤防川側の法肩位置を示しています。
※施工の場所は平成18年3月時点で整備が完了している箇所は除外しています。

附図-3

堤防の整備、河道の掘削等の施行場所（国土交通省）



縮尺 1:8,000



施行の場所（古庄左岸箇所）L=約0.6km

堤防漫透対策

施行の場所（太京原左岸箇所）L=約1.1km

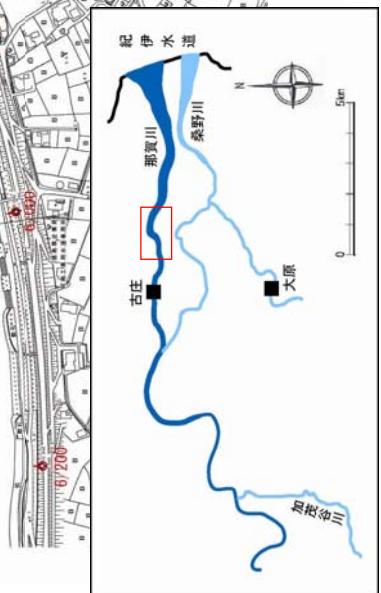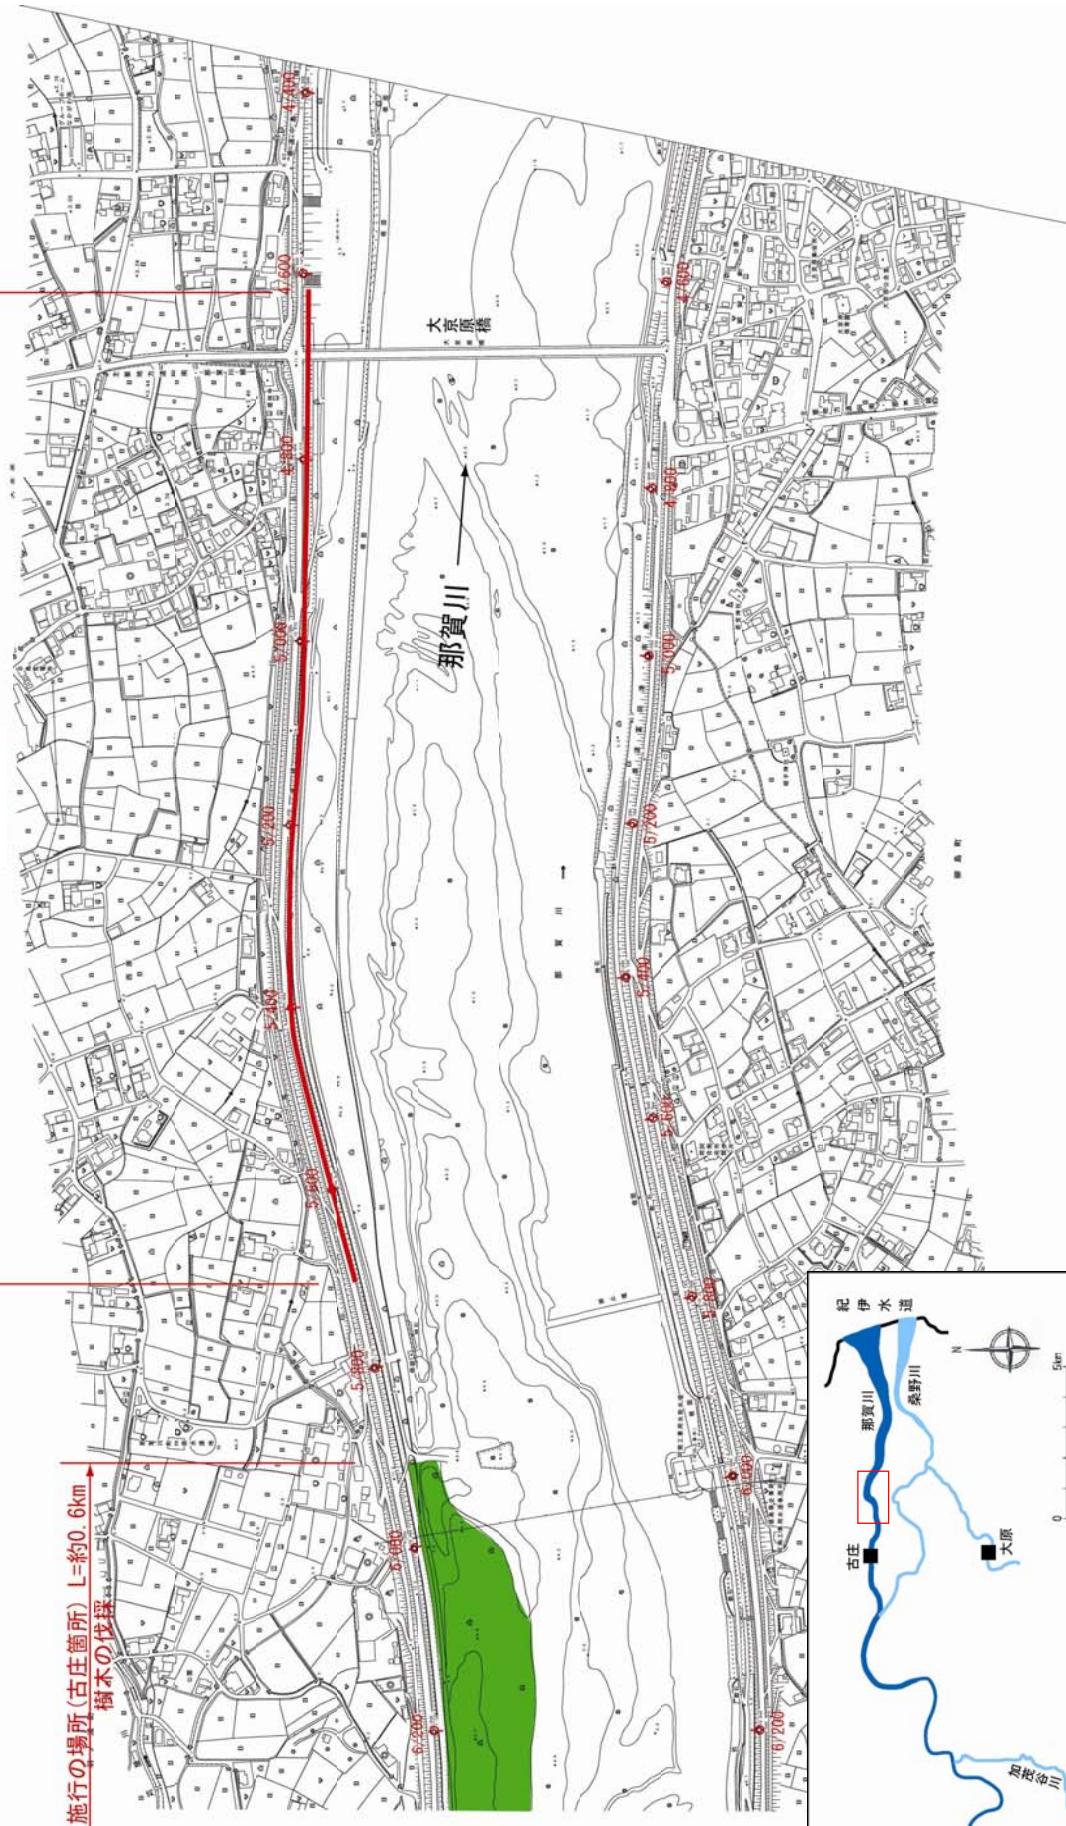


附図-4

※施行の場所の起終点及び法線位置については、地形の変化等に伴い微細な変更が生じる場合があります。
※基図は、平成18年1月測量の河川平面図をもとに築堤区間の地形を微修正しています。
※赤線については、堤防川側の法肩位置を示しています。
※施工の場所は平成18年3月時点で整備が完了している箇所は除外しています。

堤防の整備、河道の掘削等の施行場所（国土交通省）

縮尺 1:8,000

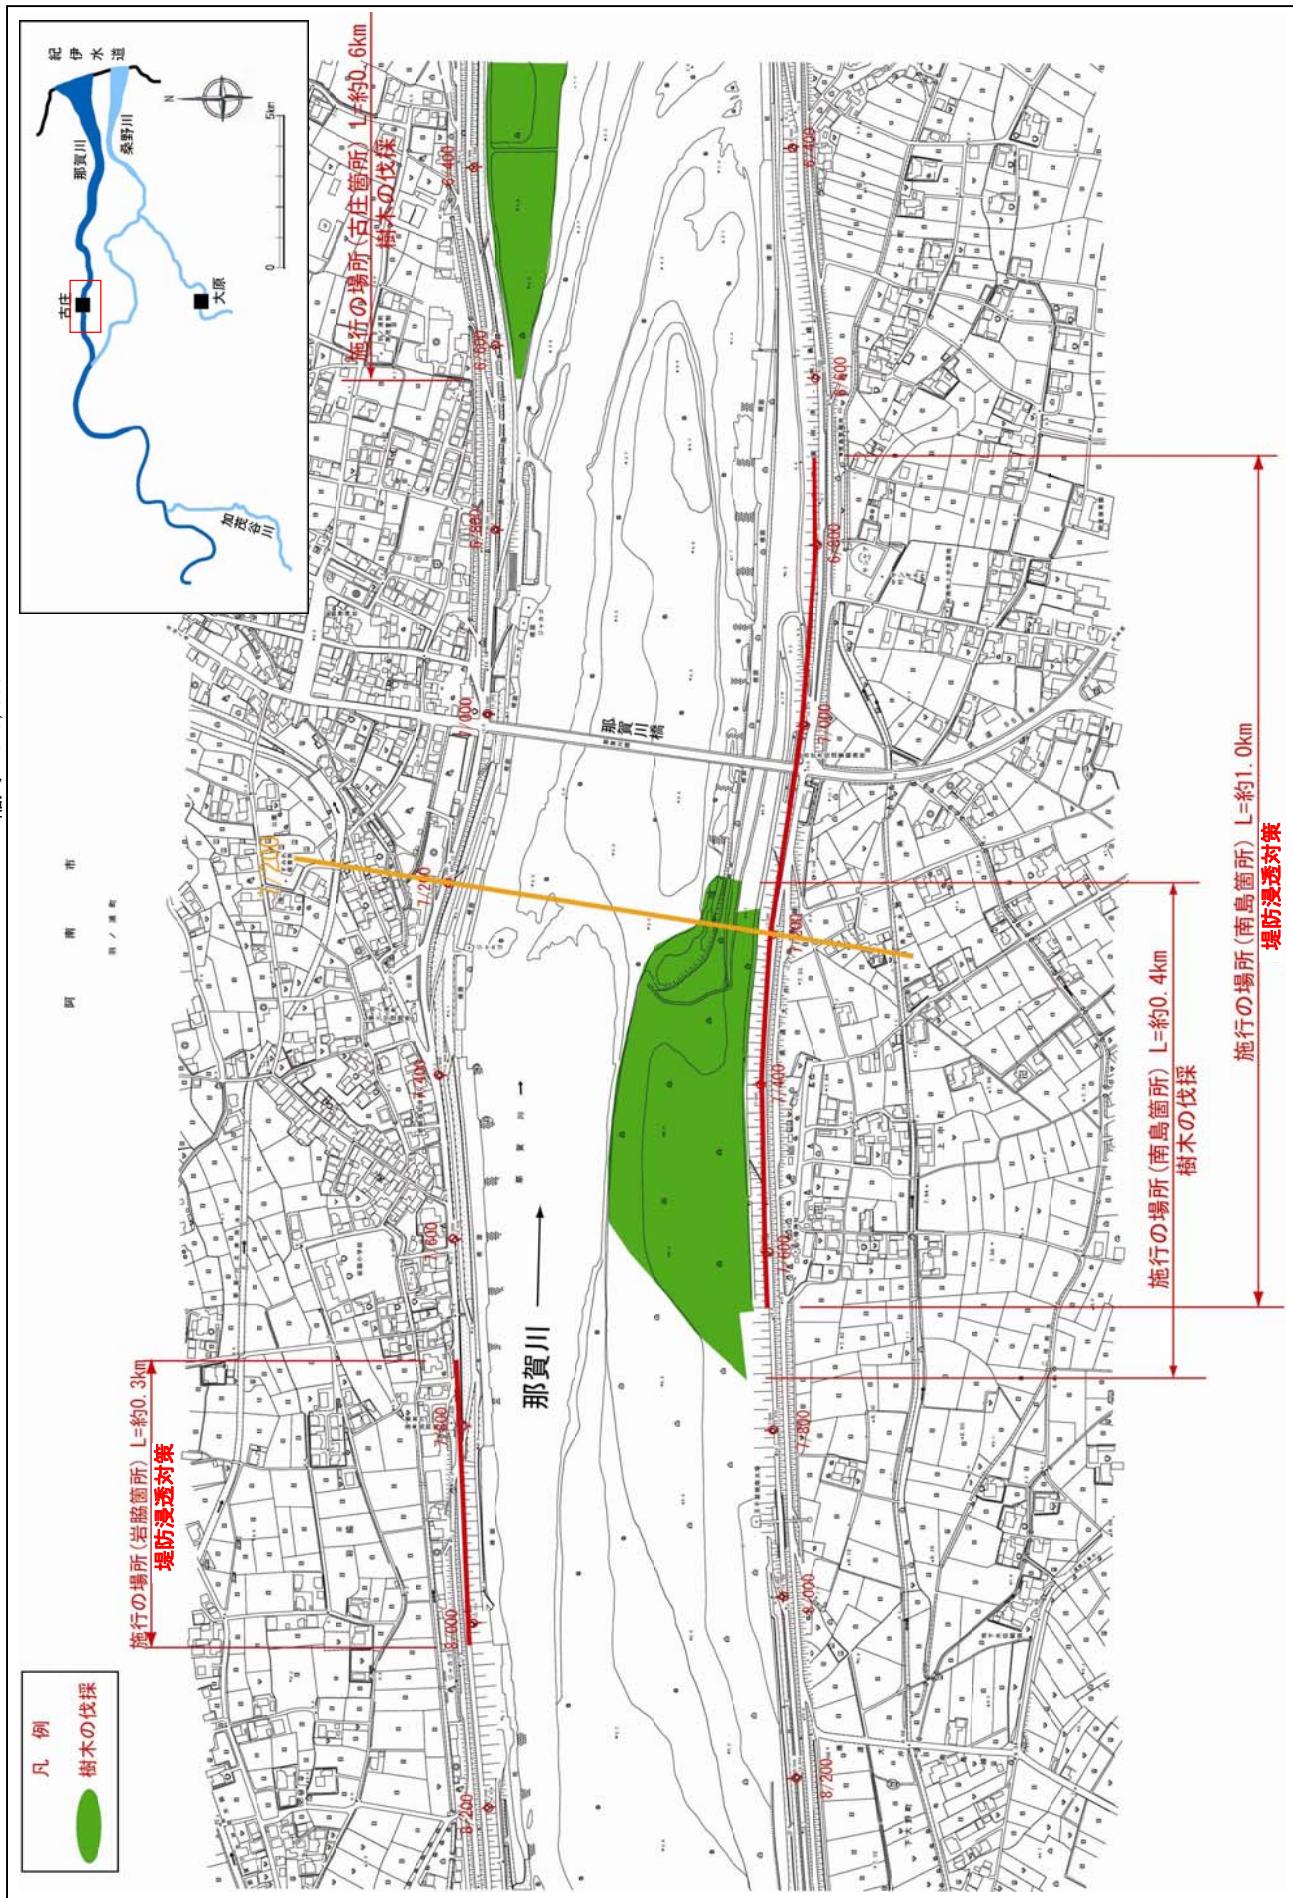


※実施の場所の起終点及び法線位置については、地形の変化等に伴い微細な変更が生じる場合があります。
※実施の場所は、平成18年1月測量の河川平面図をもとにして構造変更等による修正を行っています。
※実施の場所は、堤防工事の位置を示しています。

附図-5

堤防の整備、河道の掘削等の施行場所(国土交通省)

縮尺 1:8,000

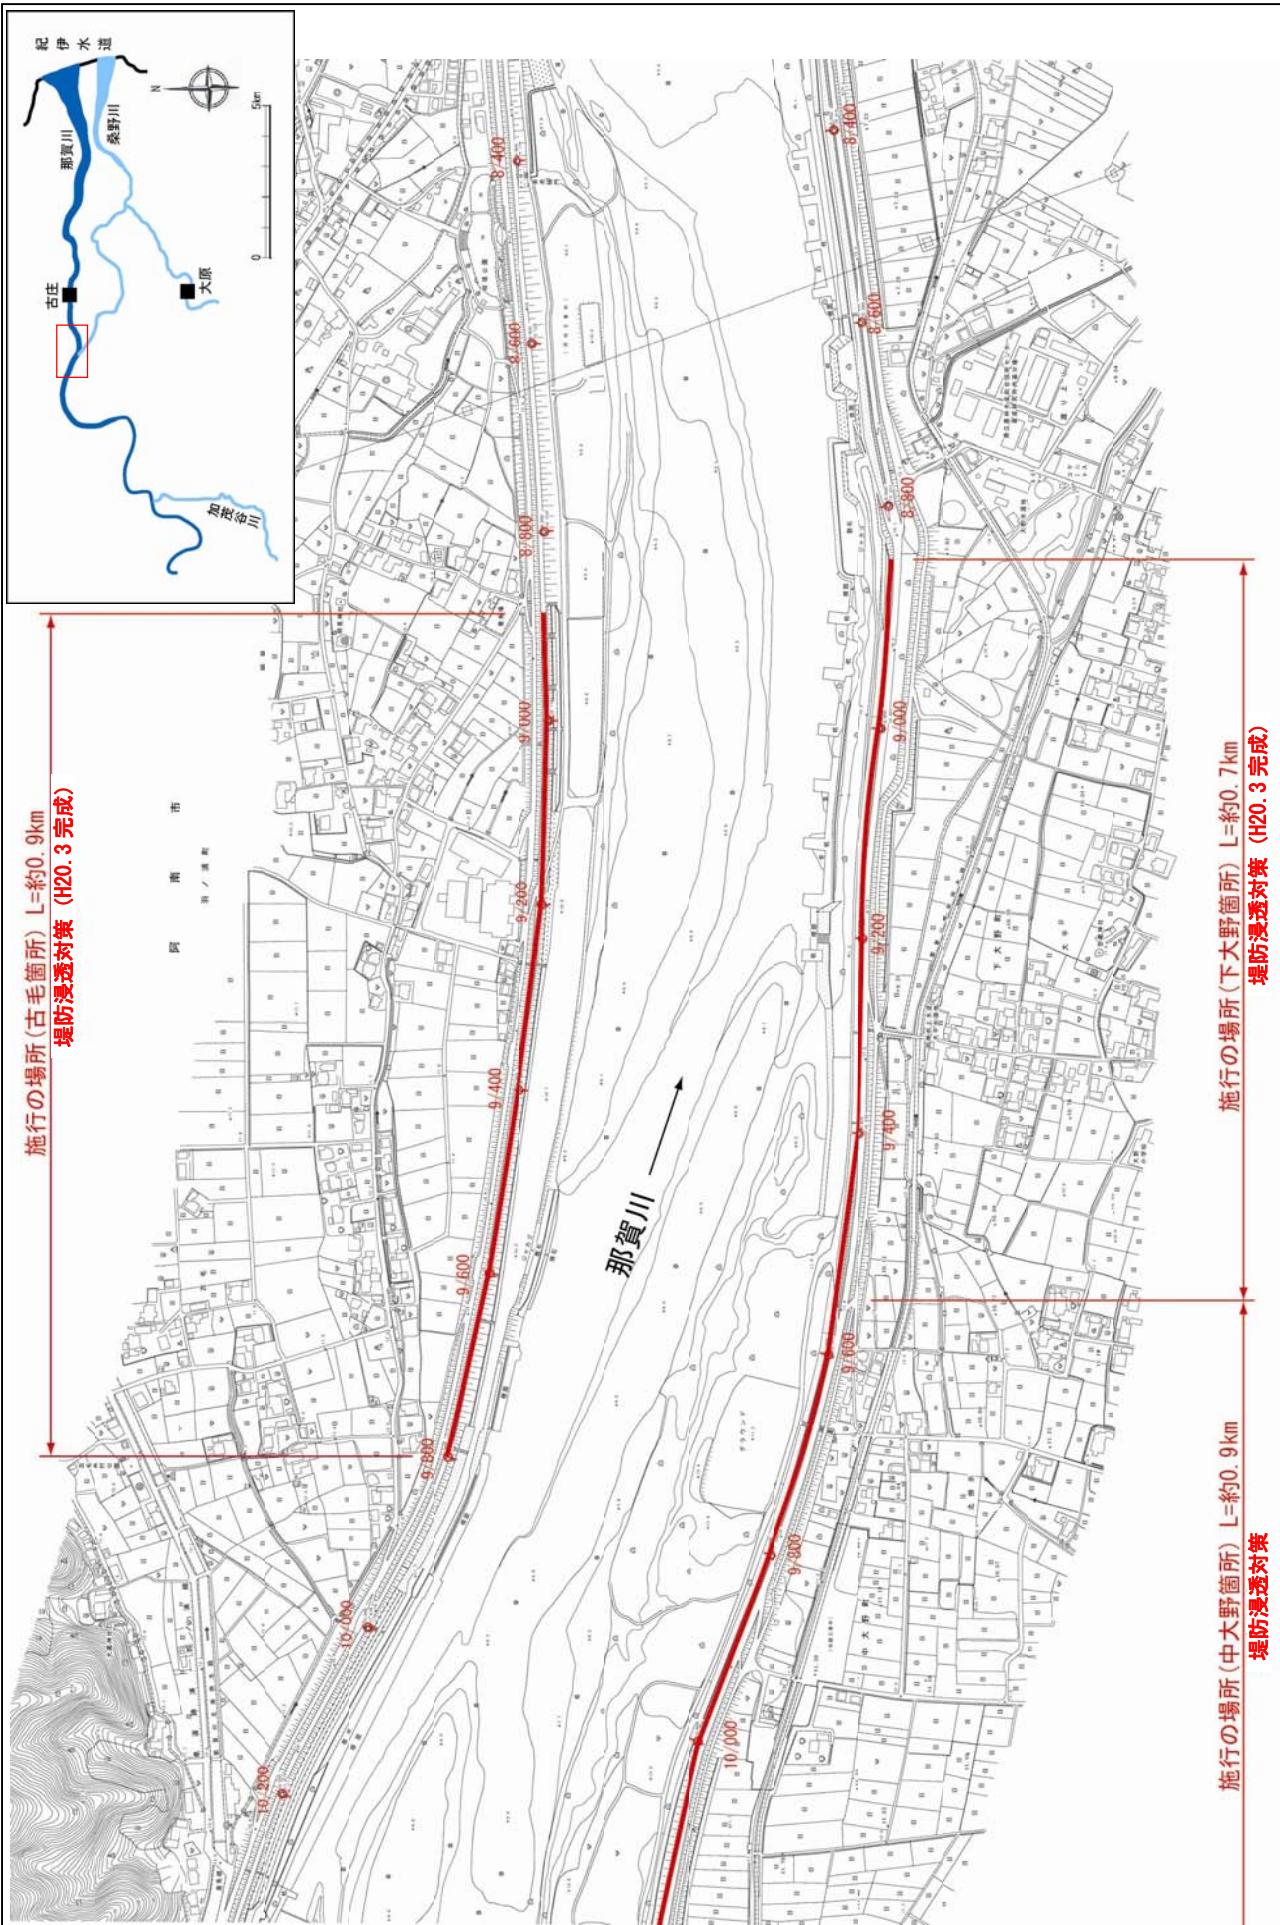

附図-6


※施行の場所の起終点及び法線位置については、地形の変化等に伴い微細な変更が生じる場合があります。
※基図は、平成18年1月測量の河川平面図をもとに堤防区間の地形を微修正しています。

※赤線については、堤防川側の法肩位置を示しています。

※施工の場所は平成18年3月時点整備が完了している箇所は除外しています。

堤防の整備、河道の掘削等の施行場所（国土交通省）

縮尺 1:8,000

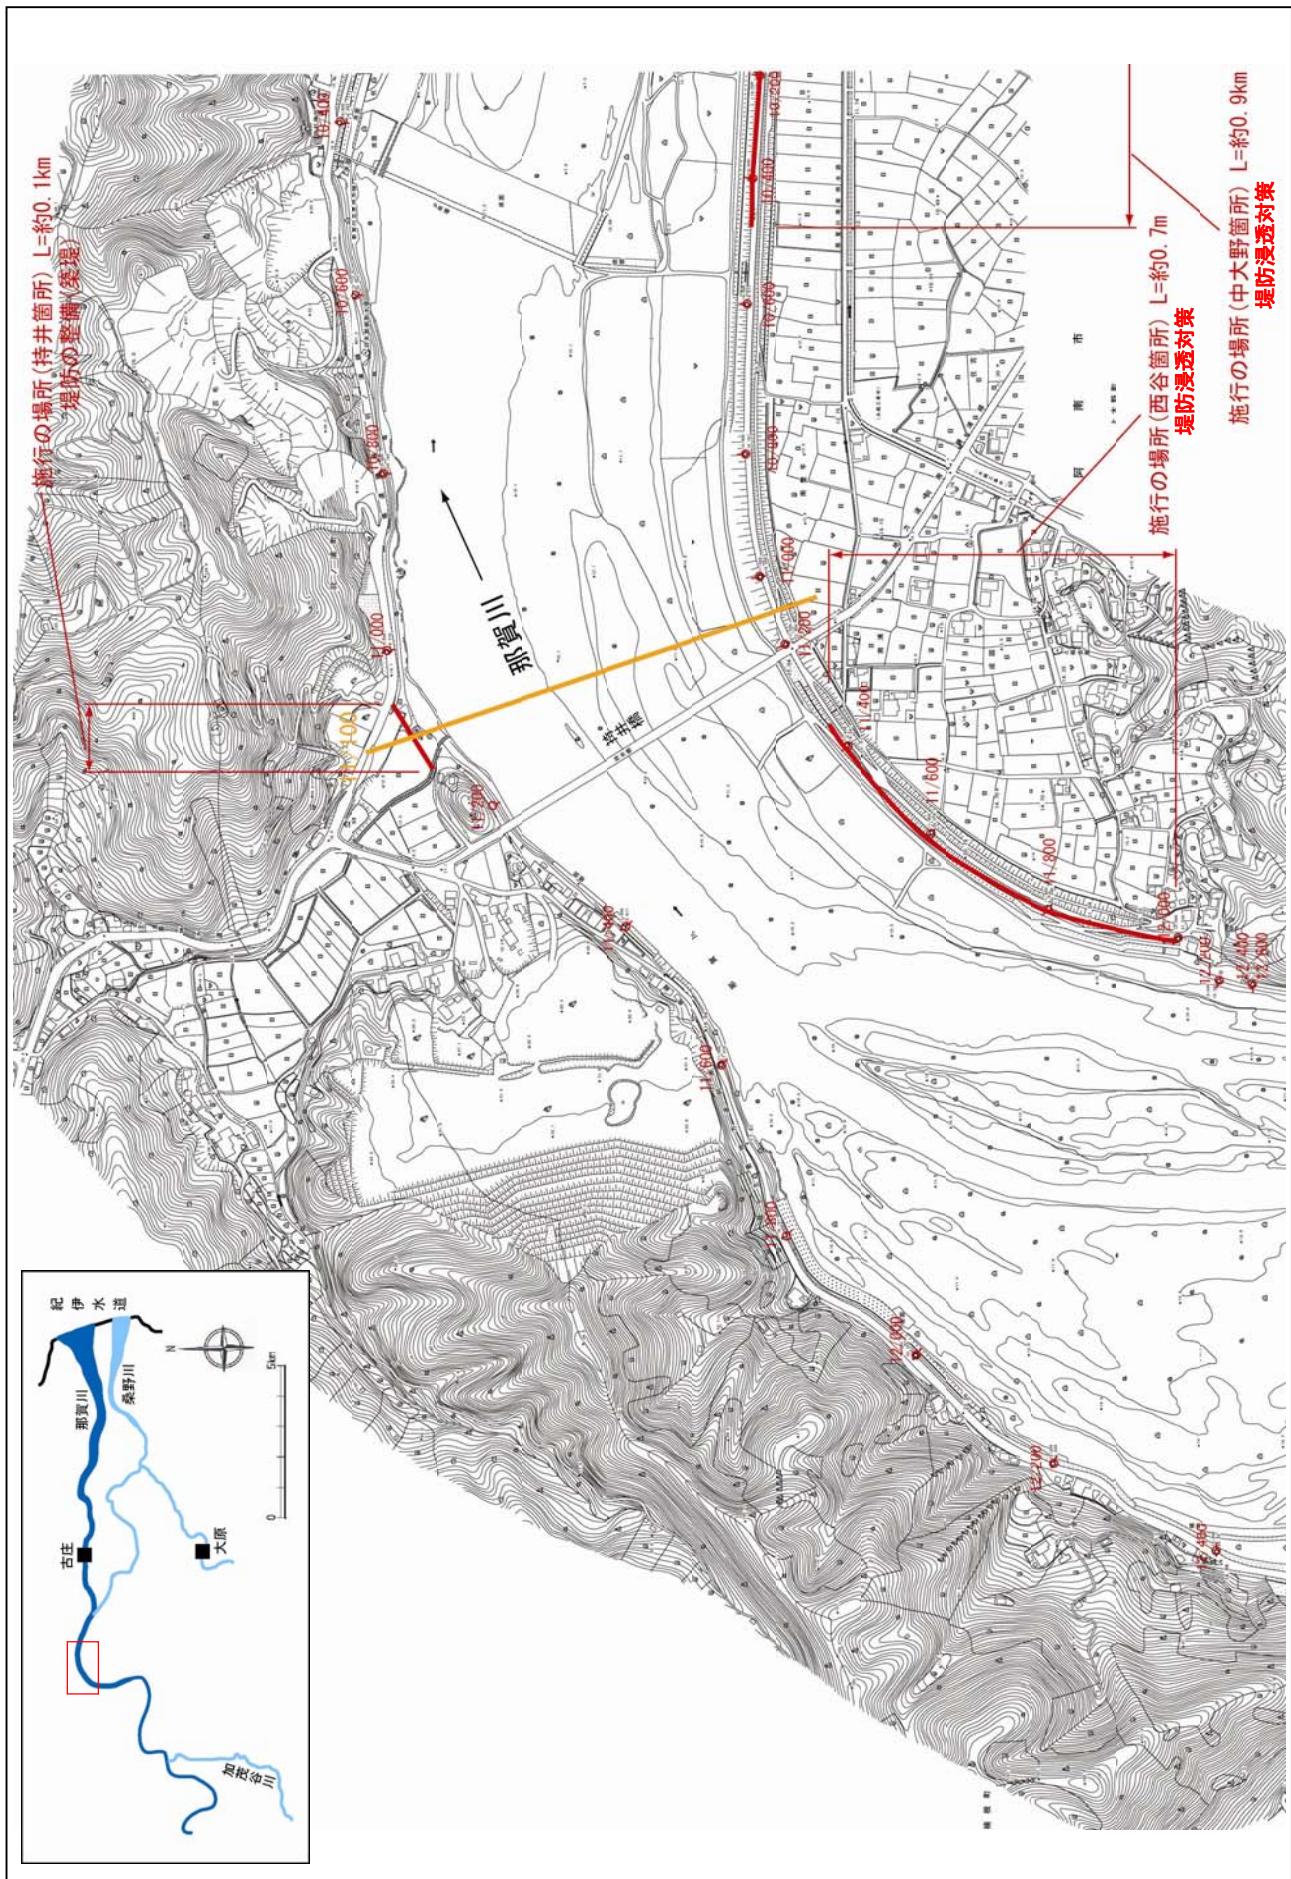


※施工の場所の起終点及び法線位置については、地形の変化等に伴い整備区間の地形を微修正しています。
 ※基図は、平成18年1月測量の河川平面図をもとに整備区間の地形を微修正しています。
 ※赤線については、堤防川側の法肩位置を示しています。
 ※施工の場所は平成18年3月時点で整備が完了している箇所は除外しています。

附図-7

堤防の整備、河道の掘削等の施行場所(国土交通省)


縮尺 1:8,000

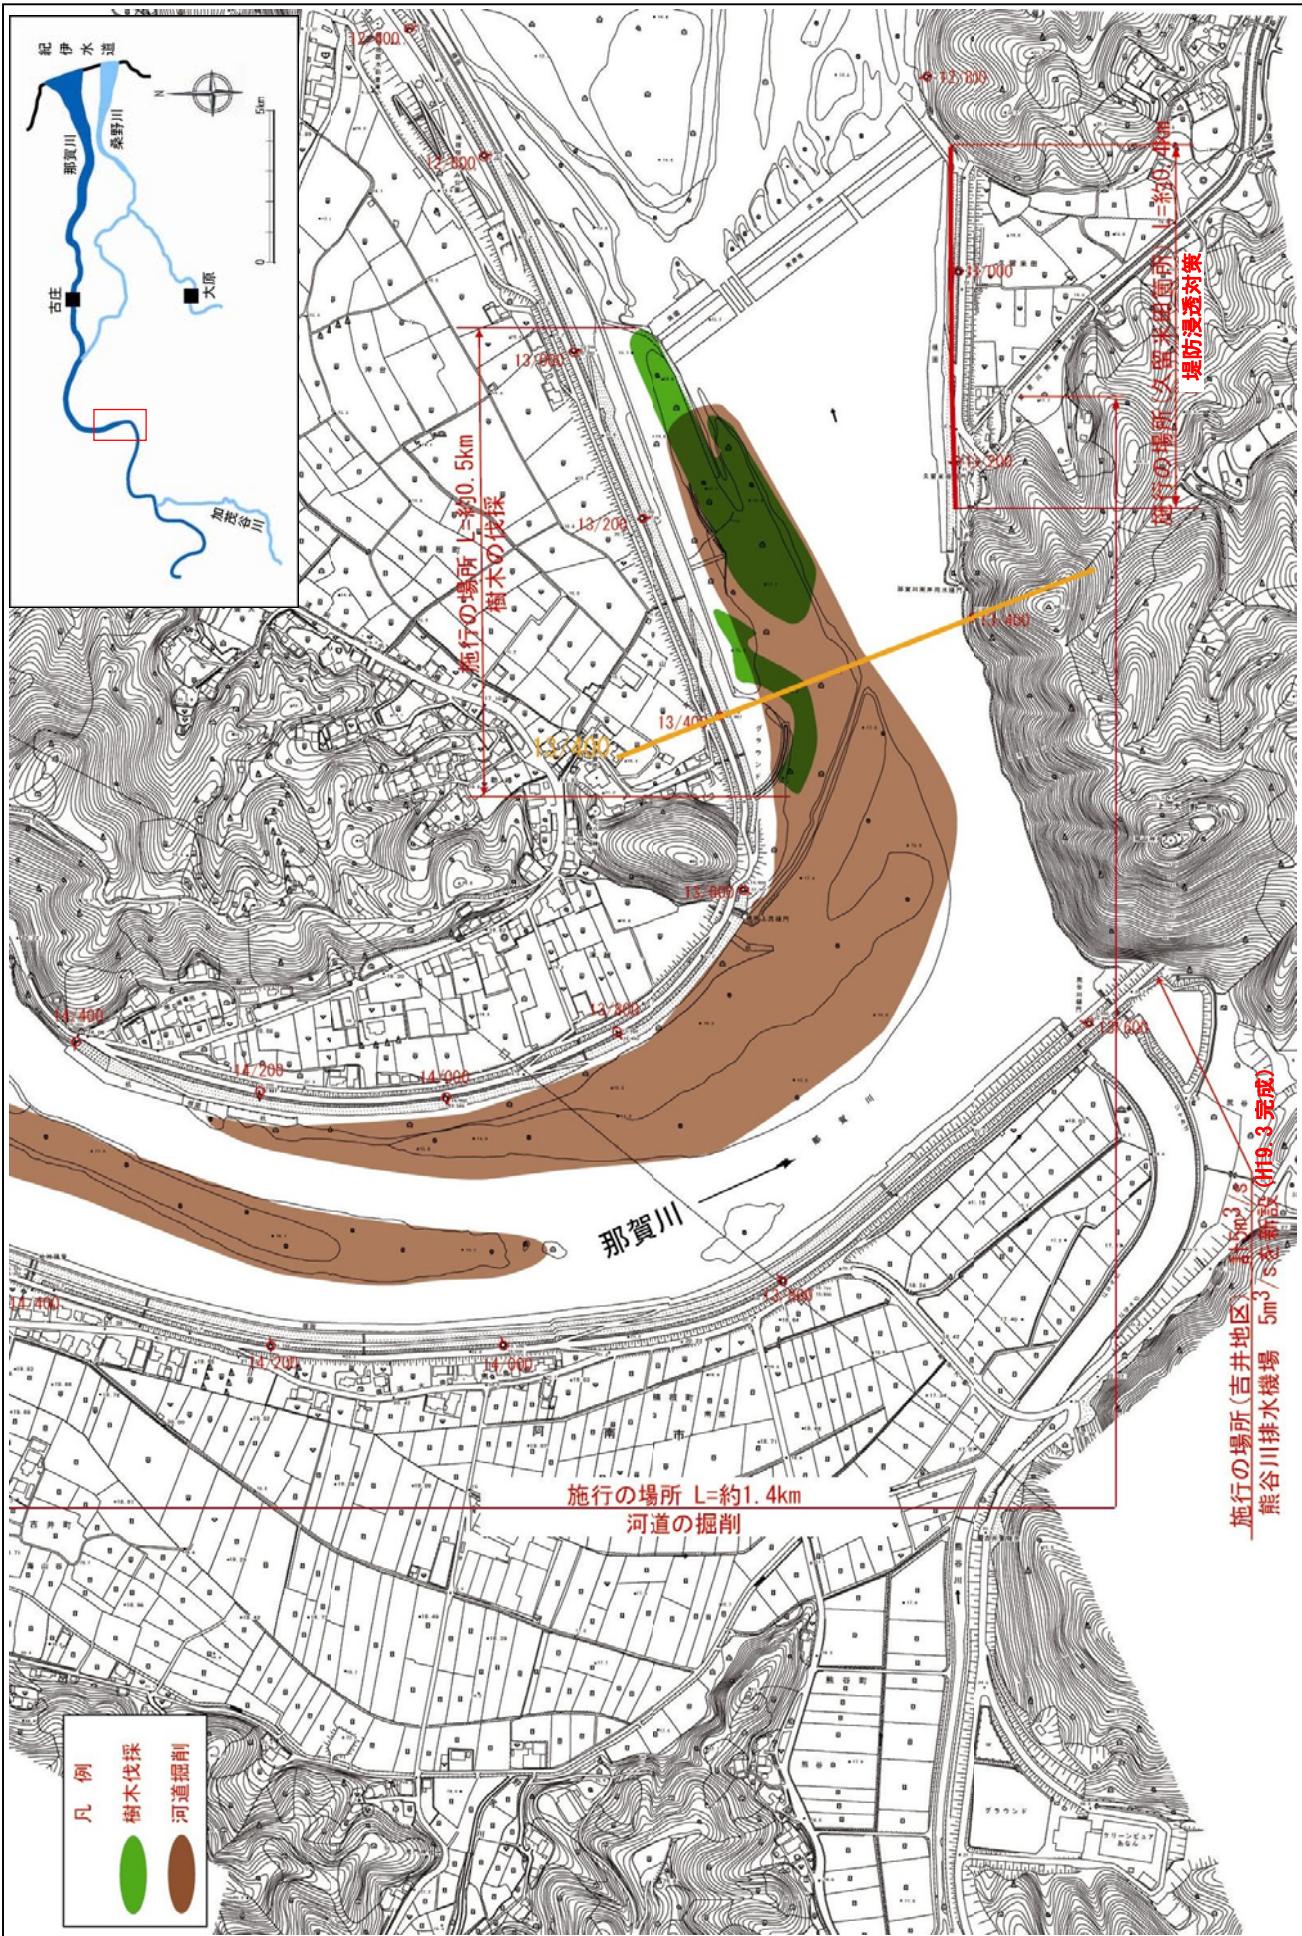

附図-8

堤防の整備、河道の掘削等の施行場所(国土交通省)

縮尺 1:8,000

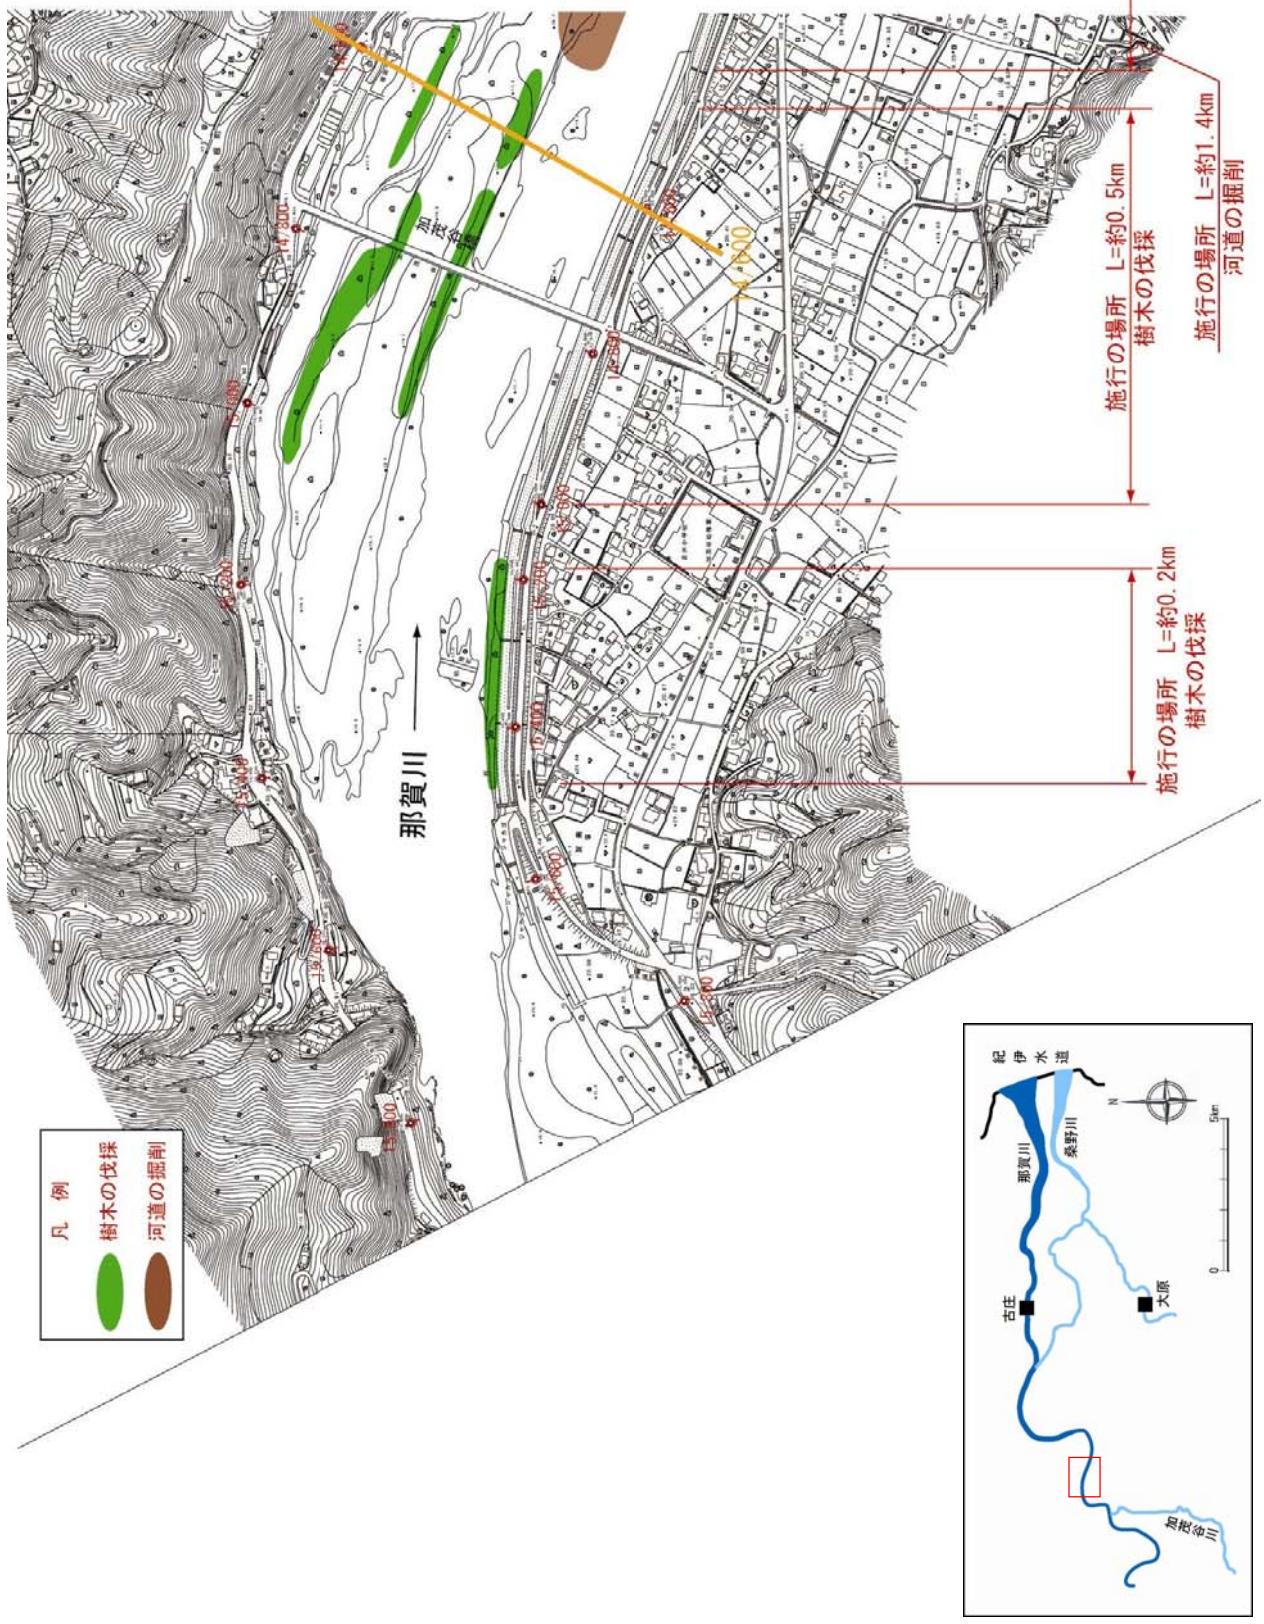

附図-9

※施工の場所の起終点及び法線位置については、地形の変化等に伴い微細な変更が生じる場合があります。


※基図は、平成18年1月測量の河川平面図をもとに整堤区間の地形を微修正しています。

※赤線については、堤防川側の法肩位置を示しています。

※施工の場所は平成18年3月時点で整備が完了している箇所は除外しています。

堤防の整備、河道の掘削等の施行場所（国土交通省）

縮尺 1:8,000

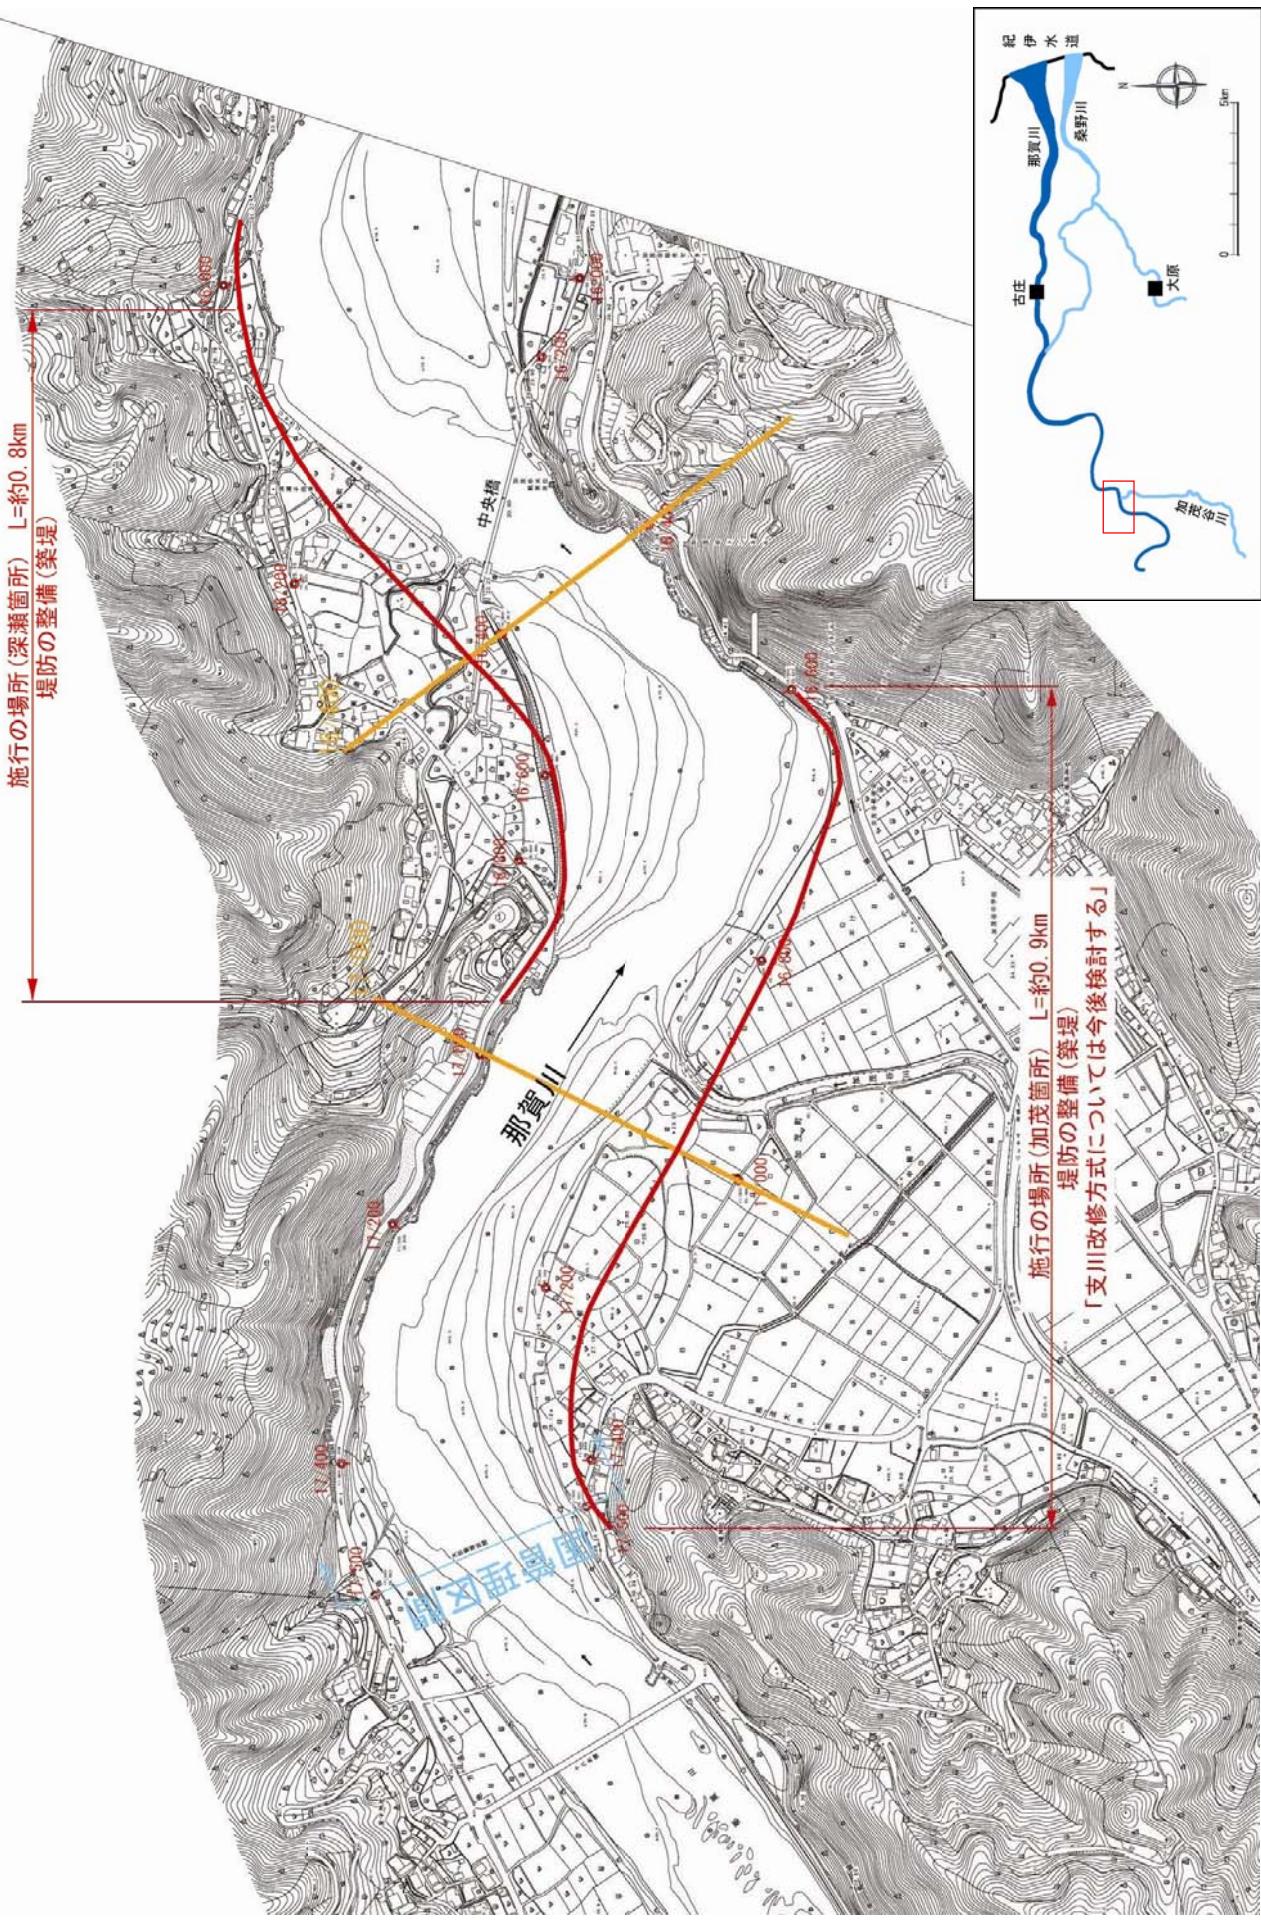


※施工の場所の起終点及び法線位置については、地形の変化等に伴い微細な変更が生じる場合があります。

※基図は、平成18年1月測量の河川平面図をもとに築堤区間の地形を微修正しています。

※赤線については、堤防川側の法肩位置を示しています。


※施工の場所は平成18年3月時点で整備が完了している箇所は除外しています。

那賀川縦断圖

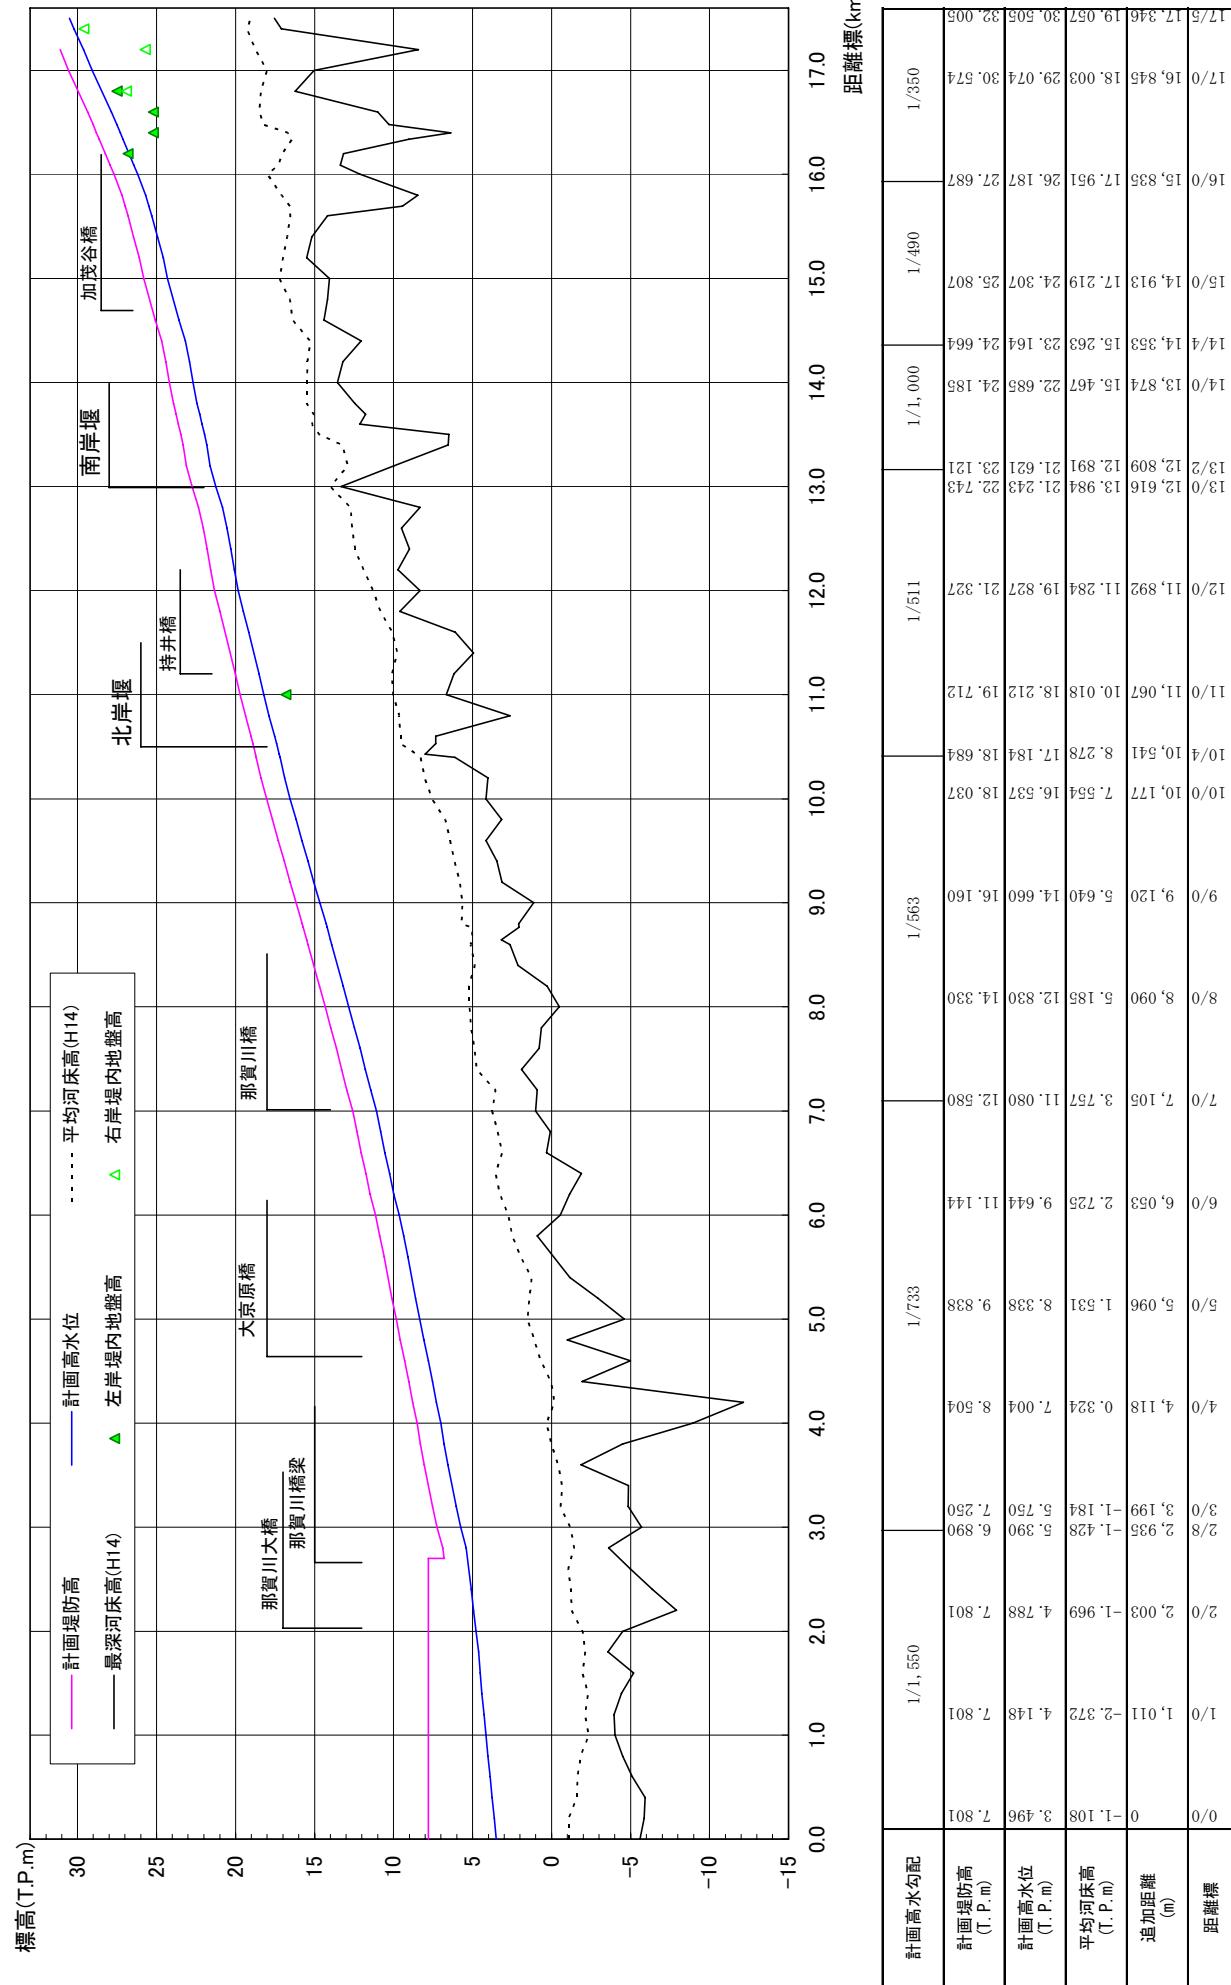


※平均河床高、最深河床は平成14年度測量結果による。


那賀川 7.2 k

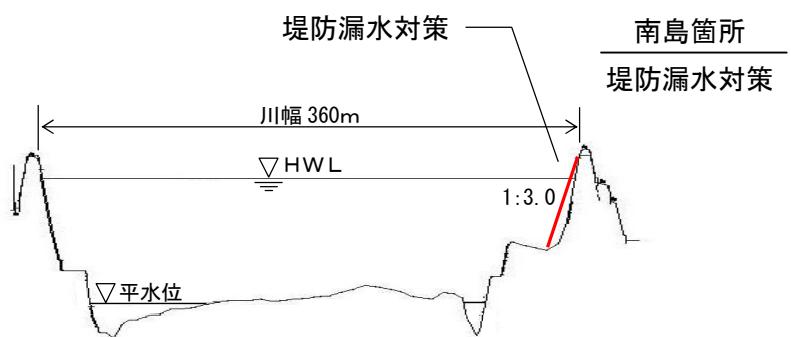

那賀川 11.0+100 k

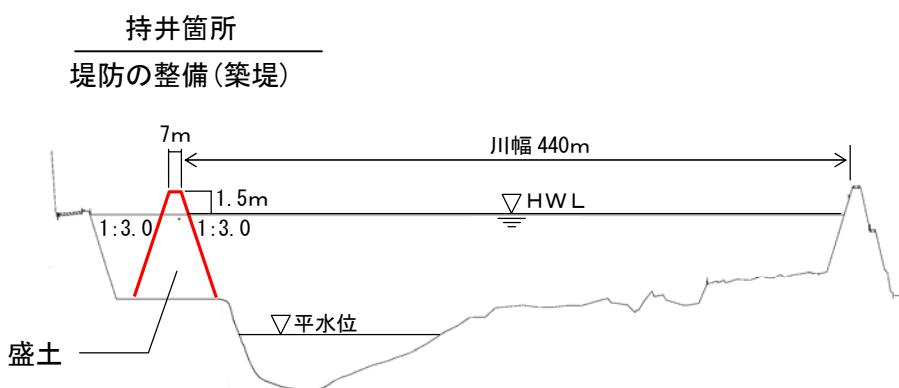


那賀川 13.4 k

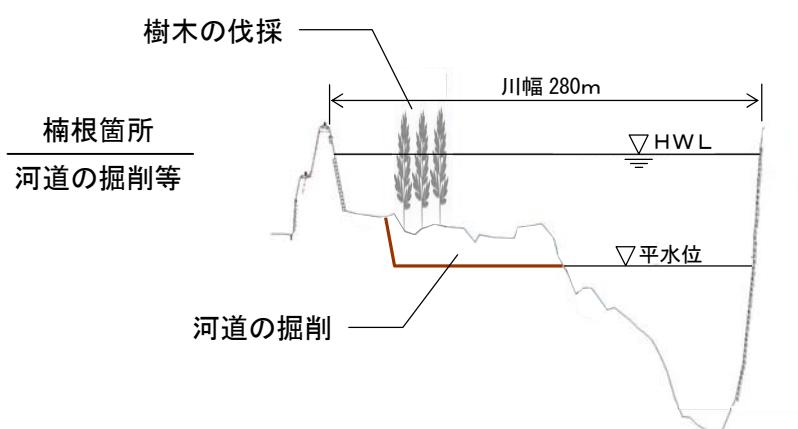


縮尺 縦 1:500 横 1:5000

那賀川主要地点横断図


那賀川 14.6 k

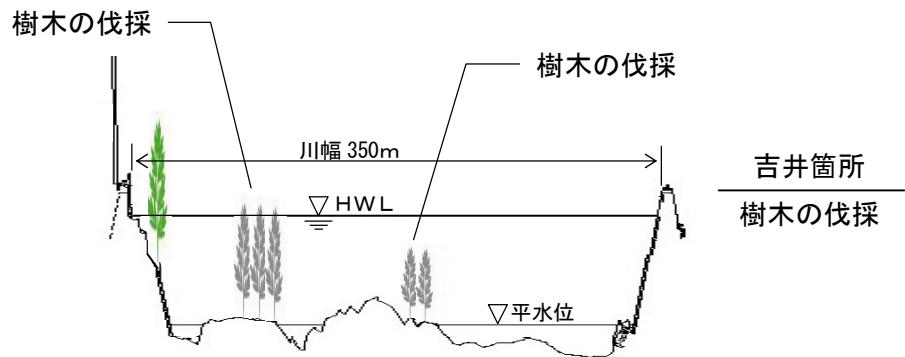

那賀川 16.4 k

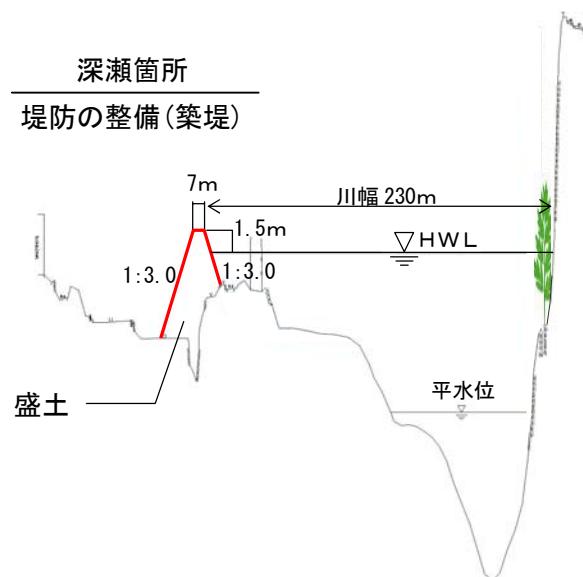

那賀川 17.0 k

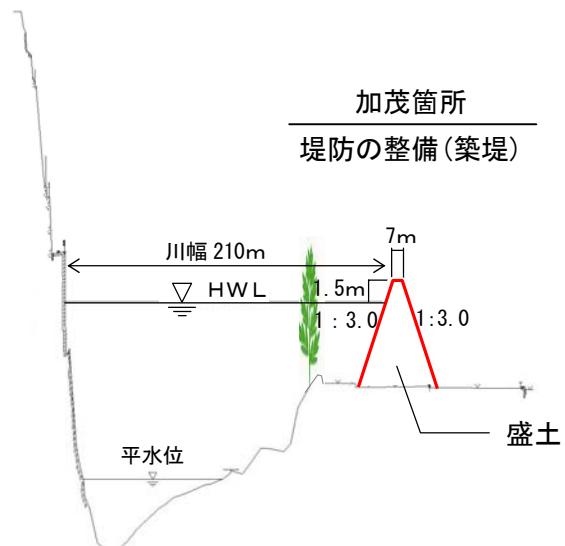


縮尺 縦 1:500 横 1:5000


那賀川主要地点横断図

堤防の整備、河道の掘削等の施行場所(国土交通省)

縮尺 1:8,500

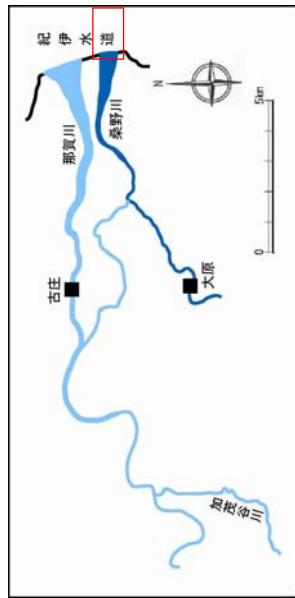

阿南市


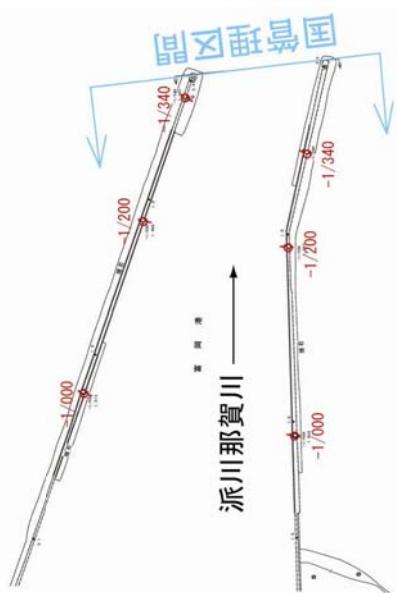


附図-14

※施行の場所の起終点及び法線位置については、地形の変化等に伴い微細な変更が生じる場合があります。
※基図は、平成18年1月測量の河川平面図をもとに整地区間の地形を微修正しています。
※赤線については、堤防工事の法肩位置を示しています。
※施工の場所は平成18年3月時点で整備が完了している箇所は除外しています。

堤防の整備、河道の掘削等の施行場所(国土交通省)

縮尺 1:8,500

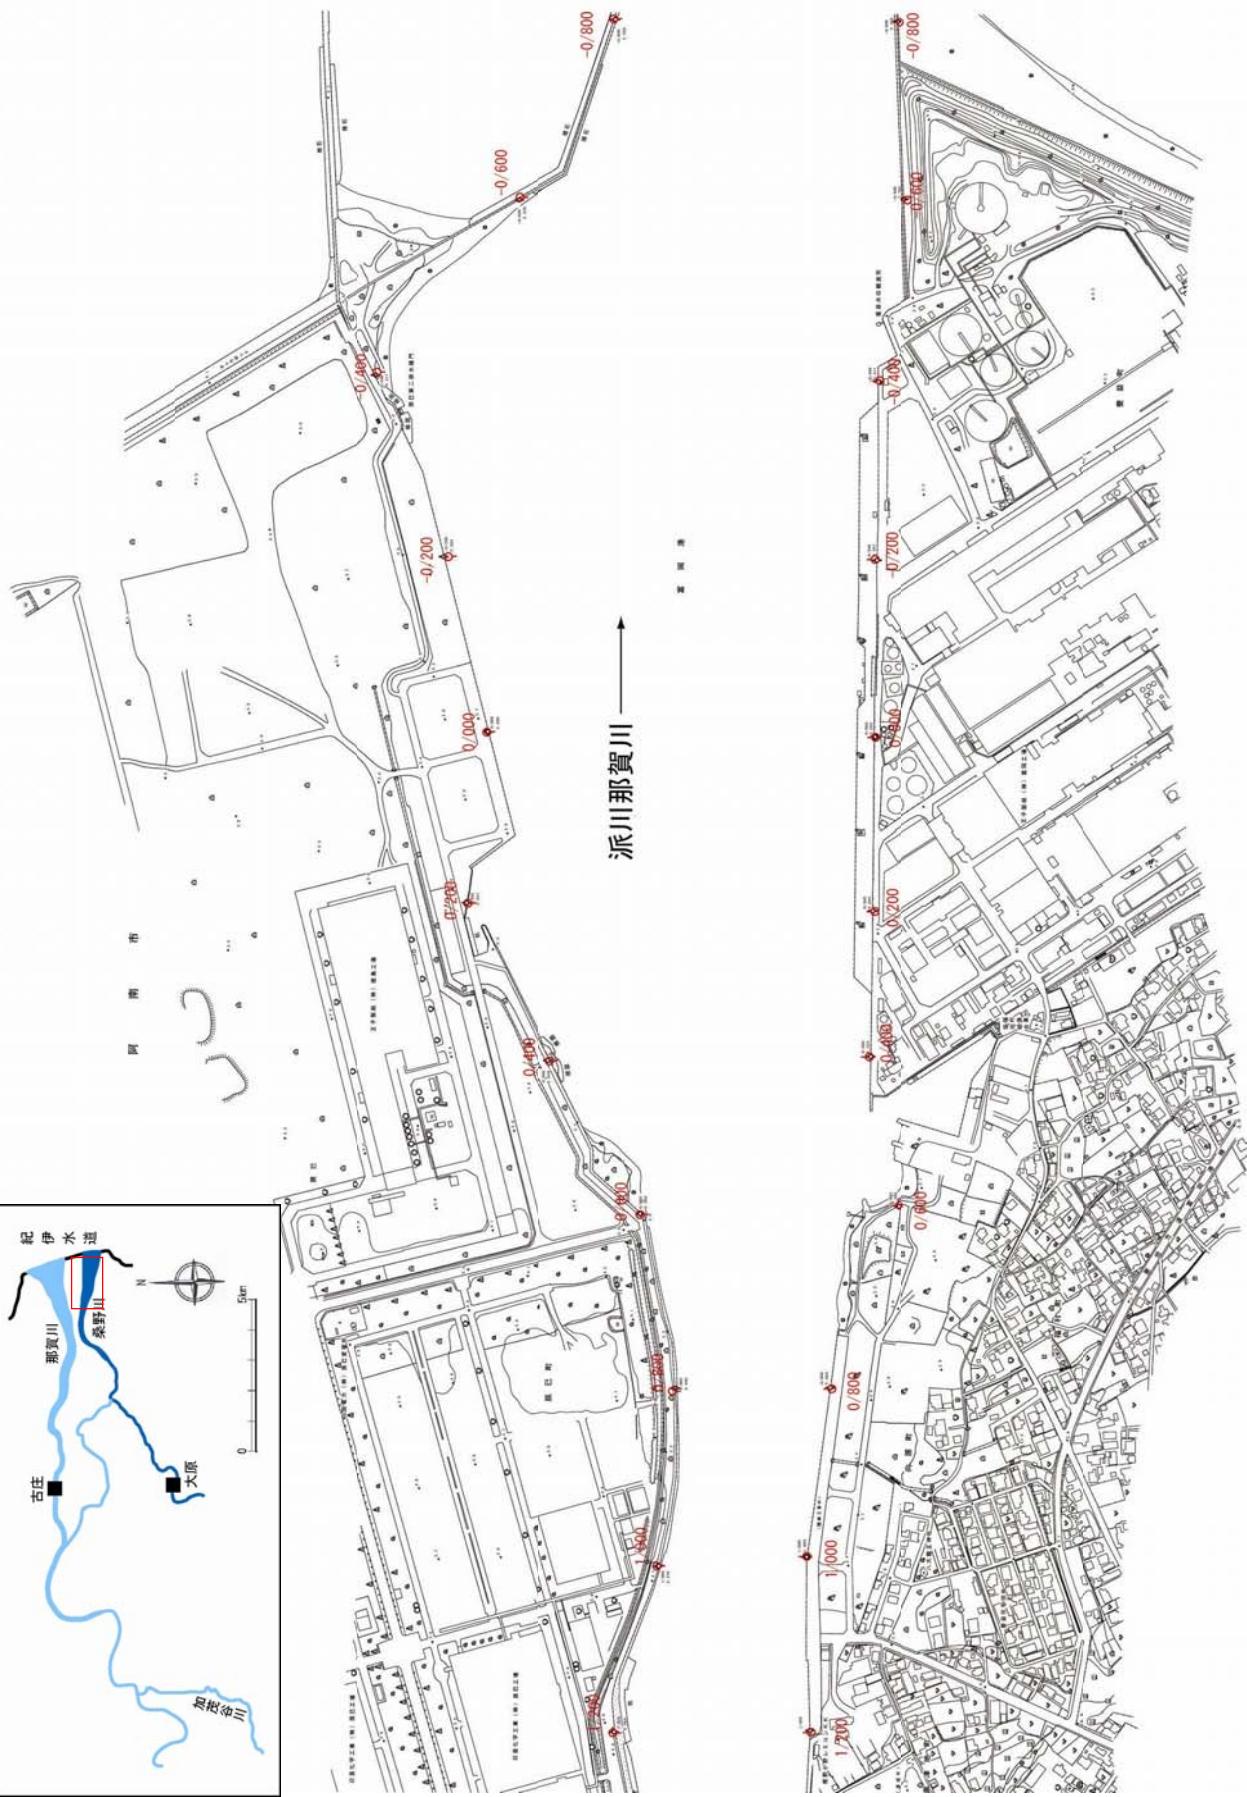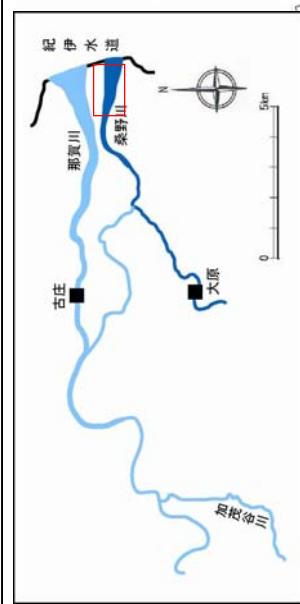

附図-15

※施行の場所の起終点及び法線位置については、地形の変化等に伴い微細な変更が生じる場合があります。


※基図は、平成18年1月測量の河川平面図をもとに築堤区間の地形を微修正しています。

※赤線については、堤防川側の法肩位置を示しています。

※施工の場所は平成18年3月時点で整備が完了している箇所は除外しています。

堤防の整備、河道の掘削等の施行場所（国土交通省）

縮尺 1:8,500

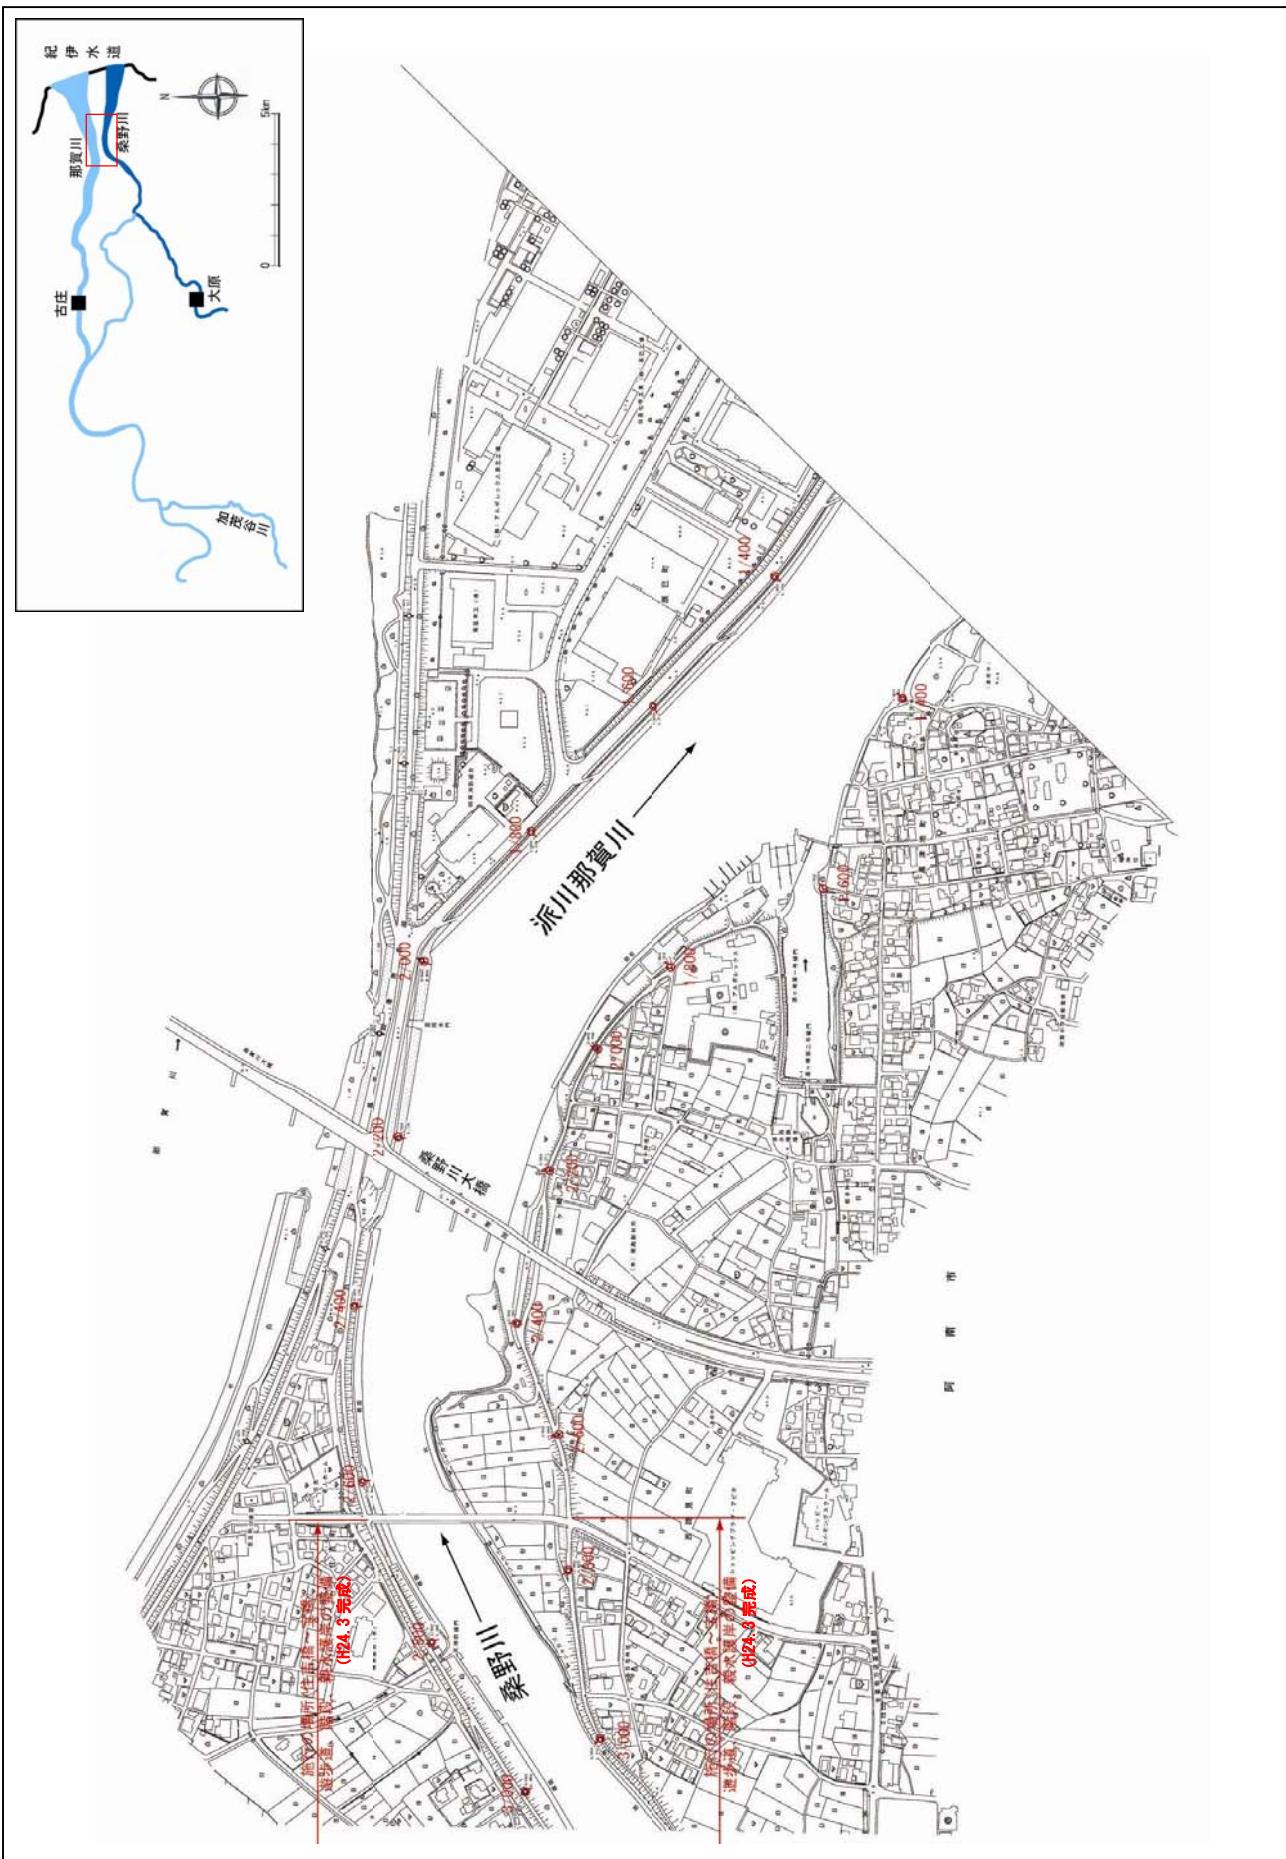


附図-16

※施行の場所の起終点及び法線位置については、地形の変化等に伴い微細な変更が生じる場合があります。
※基図は、平成18年1月測量の河川平面図をもとに築堤区間の地形を微修正しています。
※赤線については、堤防工事の法肩位置を示しています。
※施工の場所は平成18年3月時点で整備が完了している箇所は除外しています。

堤防の整備、河道の掘削等の施行場所（国土交通省）


縮尺 1:8,500

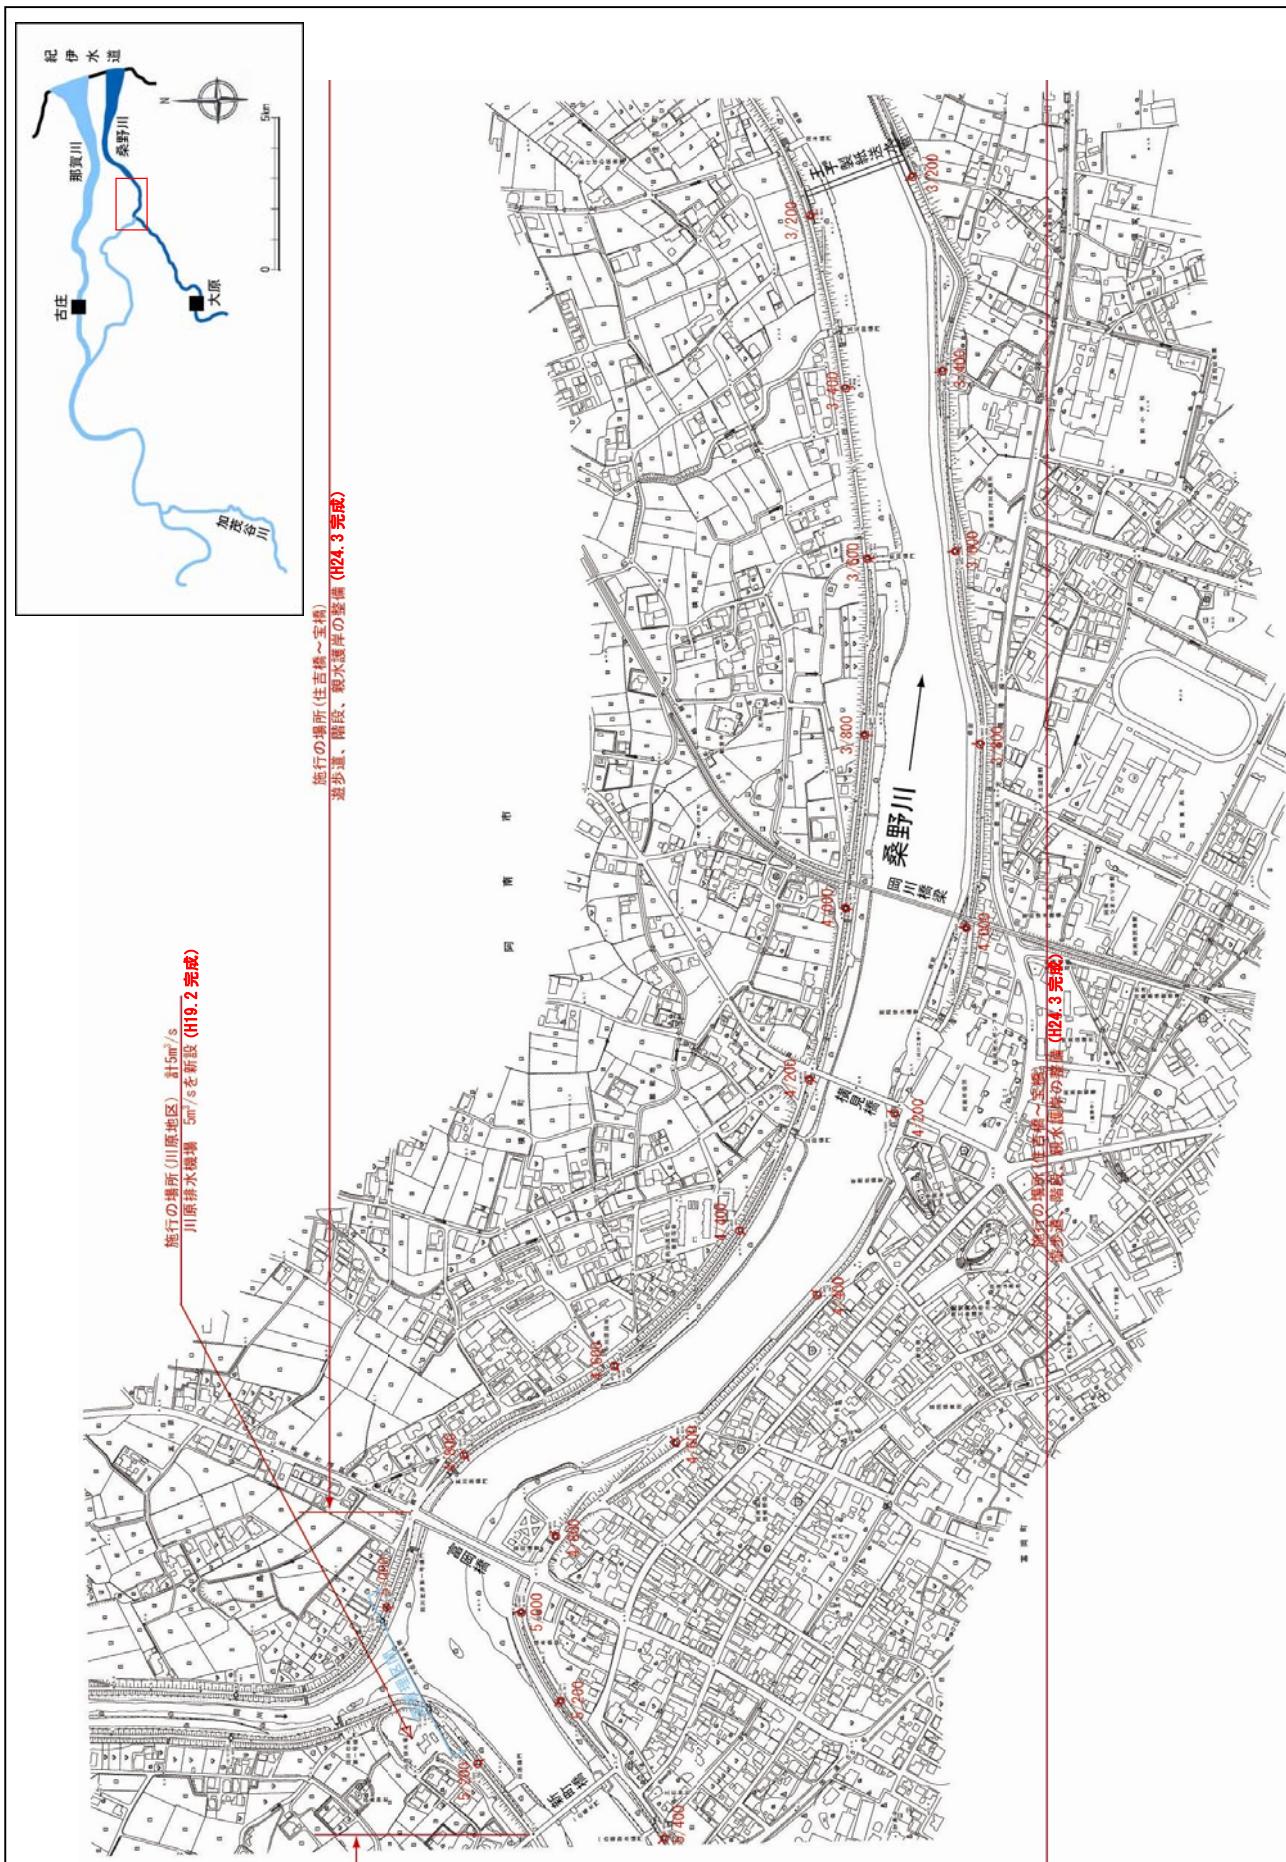

- ※施行の場所の起終点及び法線位置については、地形の変化等に伴い微細な変更が生じる場合があります。
- ※基図は、平成 18 年 1 月測量の河川平面図をもとに渠は渓区間の地形を微修正しています。
- ※赤線については、堤防側の法肩位置を示しています。
- ※施工の場所は平成 18 年 3 月時点で整備が完了している箇所は除外しています。

堤防の整備、河道の掘削等の施行場所(国土交通省)


八百八十一

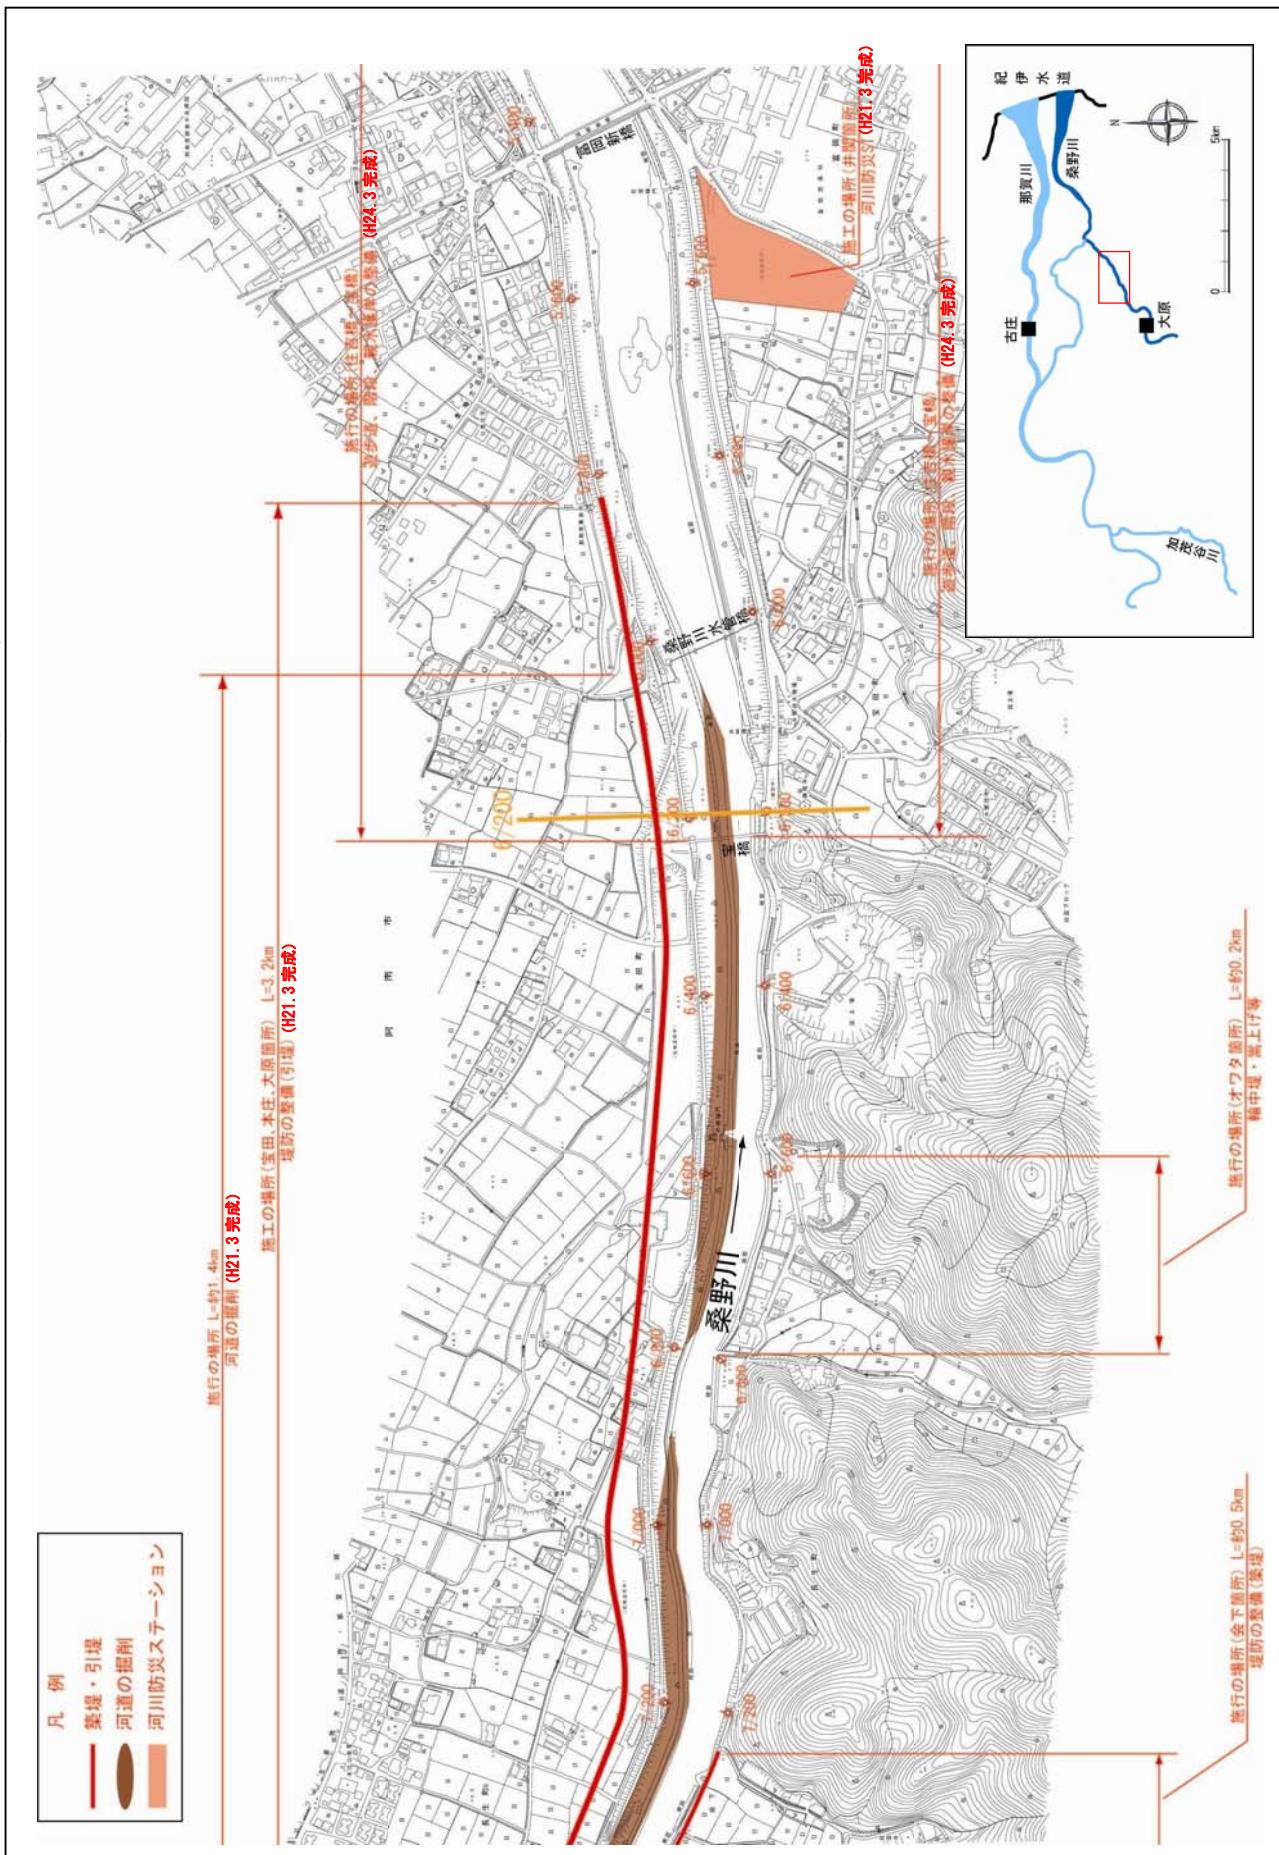

附図-18

堤防の整備、河道の掘削等の施行場所(国土交通省)


縮尺 1:8,500

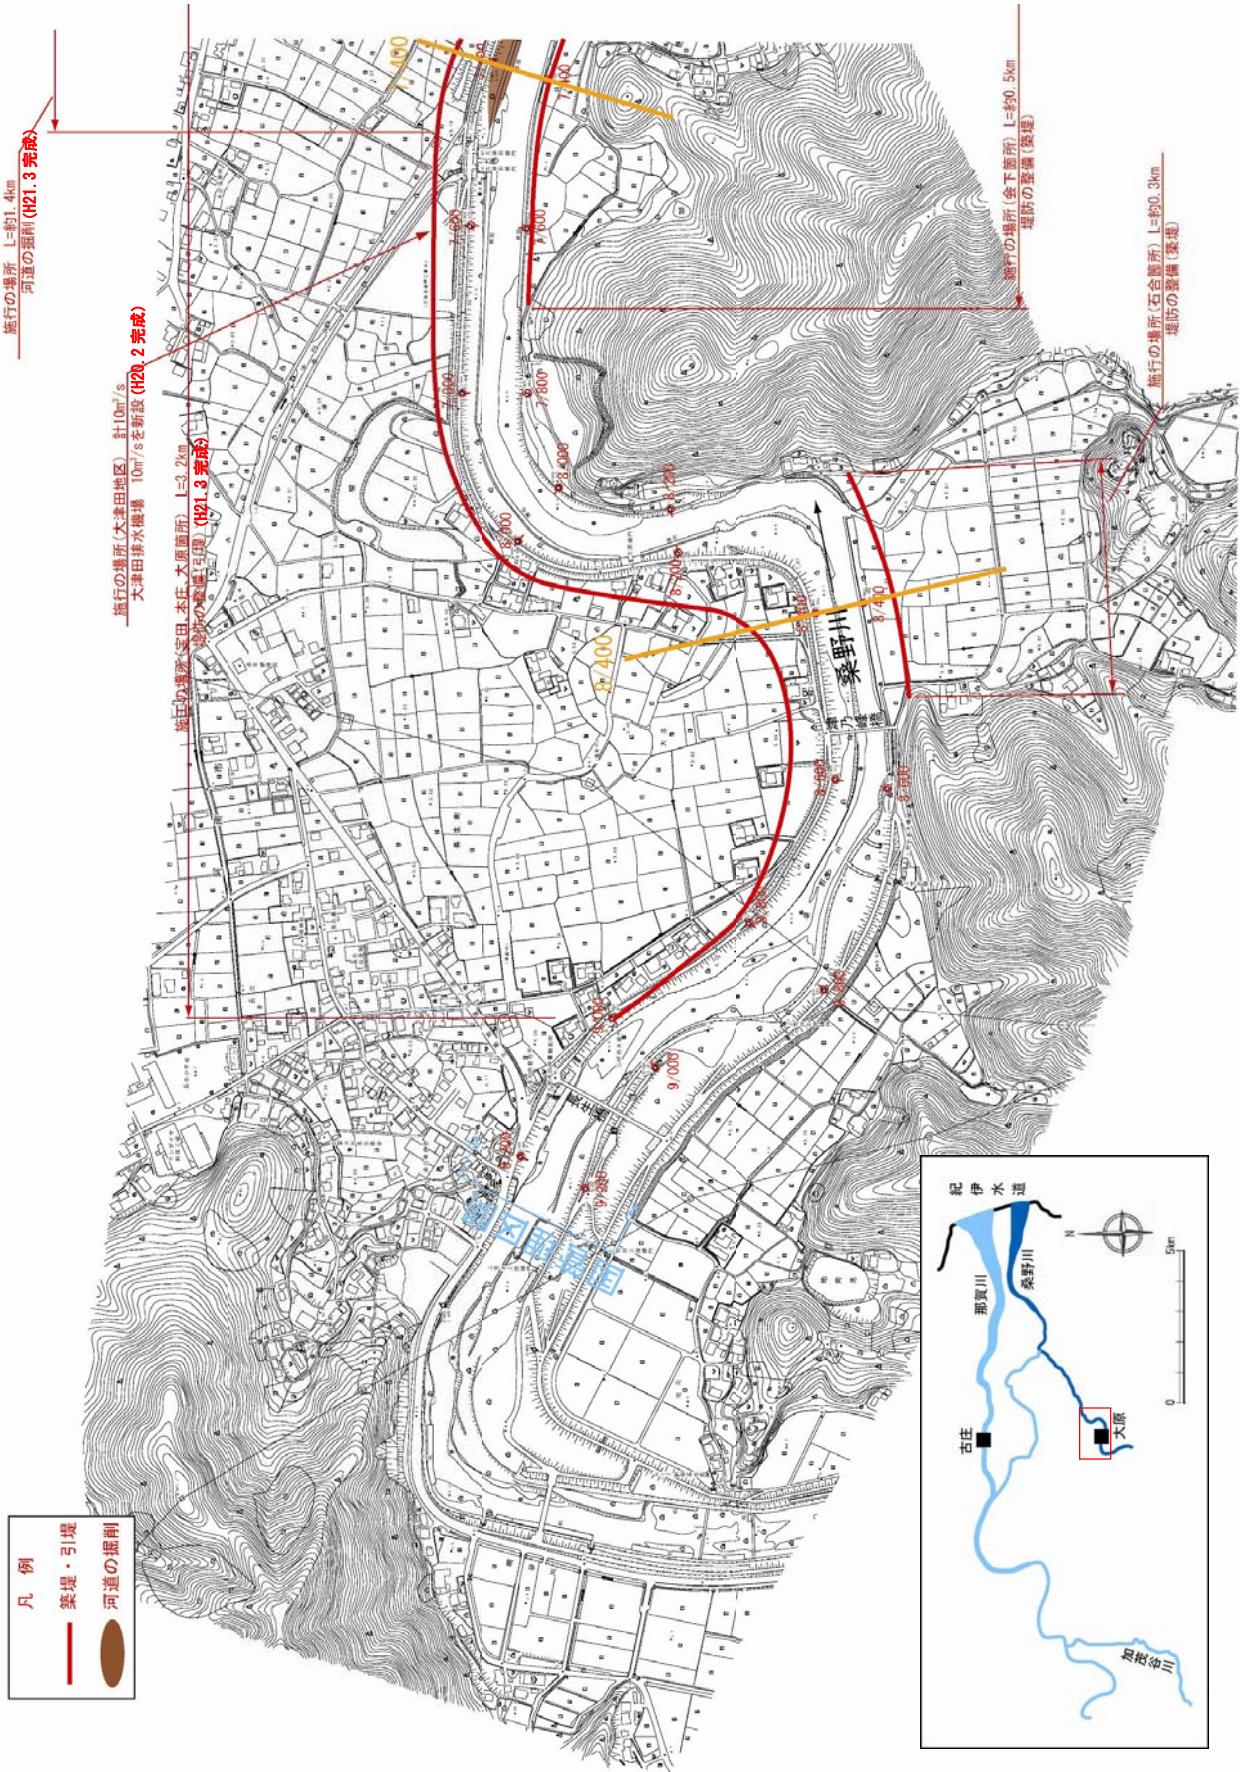

※施行の場所の終点及び法線位置については、地形の変化等に伴い微細な変更が生じる場合があります。
※基図は、平成18年1月測量の河川平面図をもとに発行したものです。

附図-19

桑野川縦断図

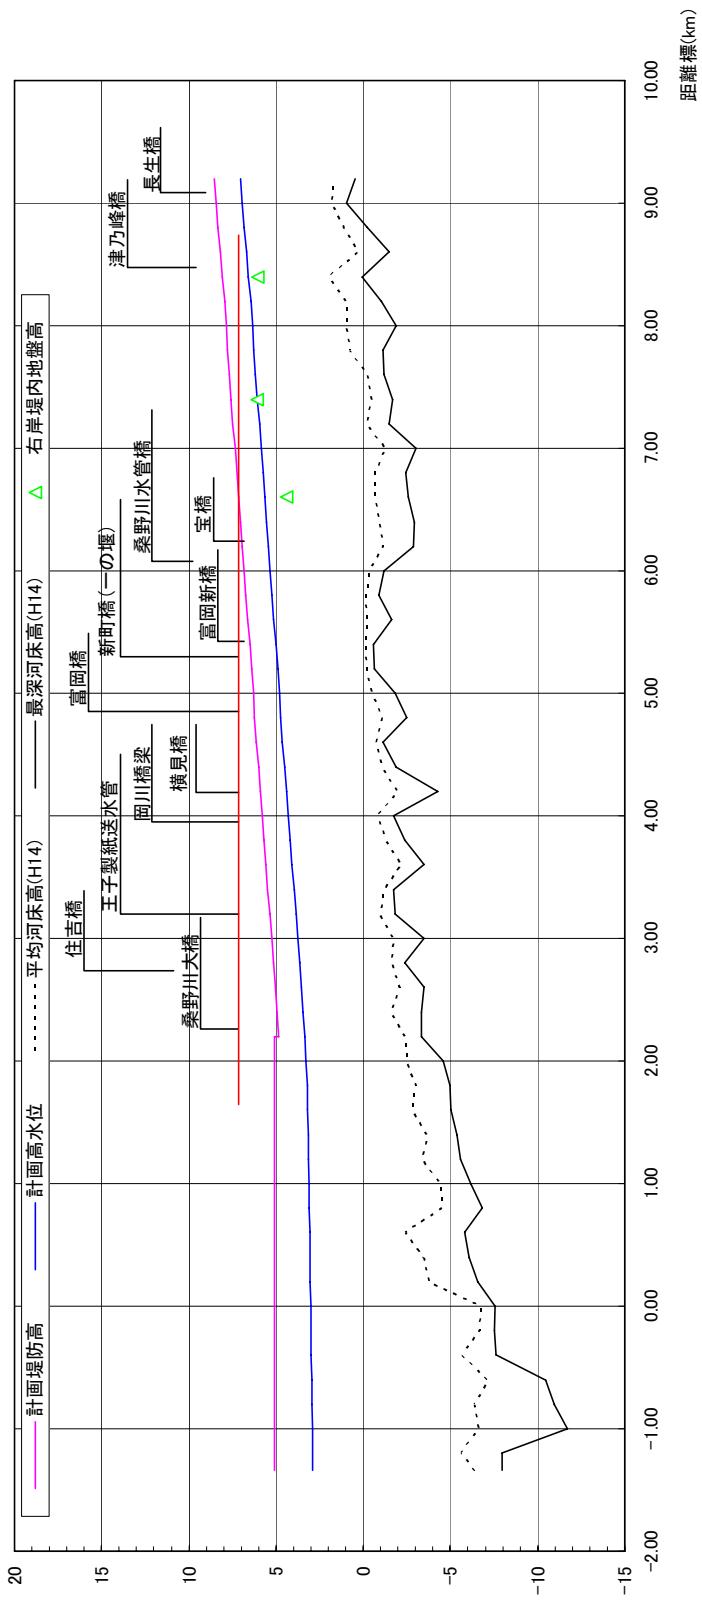

計画高水勾配	1/9,950	1/1,940
計画堤防高 (T.P.m)	5.084	5.244
計画高水位 (T.P.m)	5.084	5.790
平均河床高 (T.P.m)	5.084	5.310
追加距離 (m)	7.848	7.352
距離標	8.0	9.0
0/0	4,854	5,841
1/0	2,791	1,752
2/0	1,722	1,882
3/0	1,791	1,752
4/0	3,852	0,839
5/0	4,854	4,810
6/0	6,861	6,323
7/0	7,815	6,348
8/0	8,945	7.848
9/0	9,128	8.434
9/2	1,781	6.934
10/0	1,704	7.030
11/0	1,781	8.434
12/0	1,781	8.530
13/0	1,781	8.530

附図-20


※平均河床高、最深河床は平成14年度測量結果による。

宝田箇所

桑野川 6.2 k

堤防の整備(引堤) (H21.3 完成)

河道の掘削 (H21.3 完成)

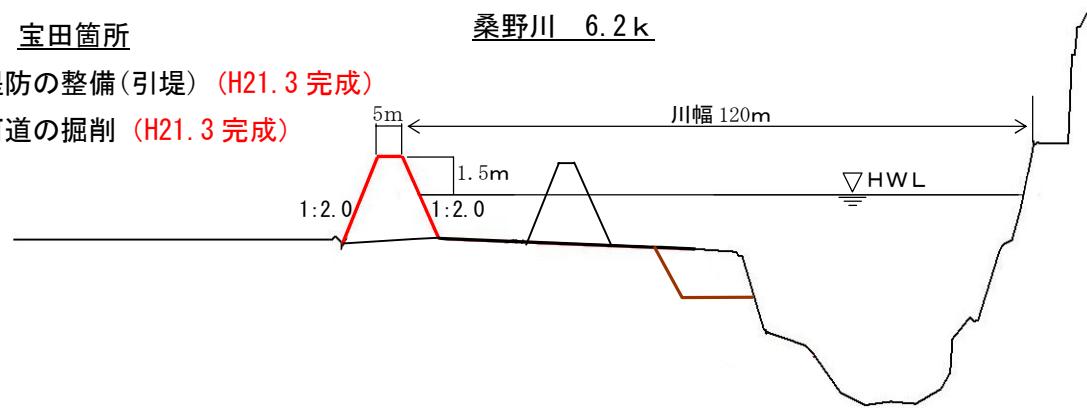

桑野川 7.4 k


本庄箇所

会下箇所

堤防の整備(引堤) (H21.3 完成)

堤防の整備(築堤)

河道の掘削等 (H21.3 完成)

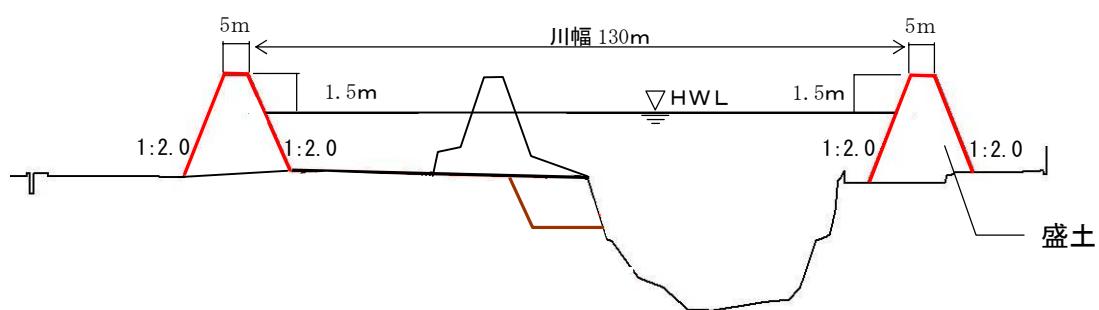

桑野川 8.4 k


大原箇所

石合箇所

堤防の整備(引堤) (H21.3 完成)

堤防の整備(築堤)

旧堤の撤去 (H21.3 完了)

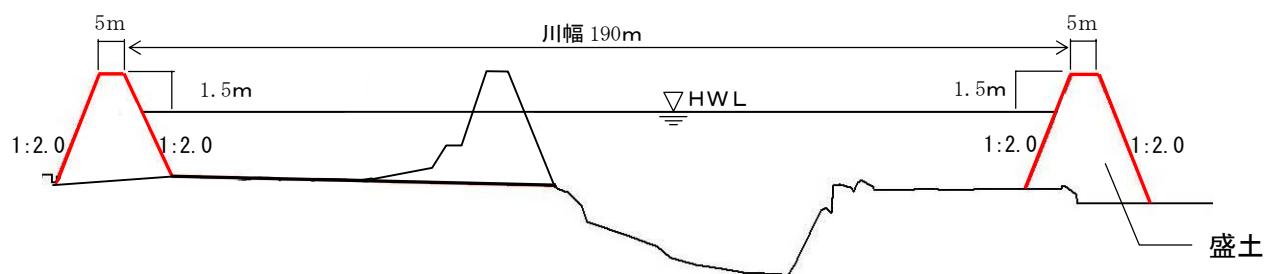

縮尺 縦 1:300 横 1:1500

桑野川主要地点横断図